



[Z] B A A R C H I T E K T O W
R Z E C Z Y P O S P O L I T E J P O L S K I E

DOLNOŚLĄSKA OKRĘGOWA IzBA ARCHITEKTÓW
RZECZYPOSPOLITEJ POLSKIEJ
OKRĘGOWA KOMISJA KWALIFIKACYJNA

L.dz 1092/DSOKK/2012
Znak sprawy: DSOKK/7131/21/2012

DECYZJA nr 36/DSOKK/2012

Na podstawie art. 12 ust. 1 pkt 1, ust. 2 i 3, art. 13 ust. 1 pkt 1 i ust. 4 ustawy z dnia 7 lipca 1994 r. - Prawo budowlane (tekst jednolity: Dz. U. z 2010 r. Nr 243, poz. 1623 z późn. zm.), art. 11 i 24 ust. 1 pkt 2 ustawy z dnia 15 grudnia 2000 r. o samorządach zawodowych architektów, inżynierów budownictwa oraz urbanistów (Dz. U. z 2001 r. Nr 5, poz. 42 z późn. zm.) § 11 ust. 1 pkt 1 rozporządzenia Ministra Transportu i Budownictwa z dnia 28 kwietnia 2006 r. w sprawie samodzielnych funkcji technicznych w budownictwie (Dz. U. z 2006 r. Nr 83, poz. 578 z późn. zm.) oraz art. 104 i 107 § 1 i 4 ustawy z dnia 14 czerwca 1960 r. - Kodeks postępowania administracyjnego (tekst jednolity: Dz. U. z 2000 r. Nr 98, poz. 1071 z późn. zm.)

stwierdza się, że

Pan mgr inż. arch. PRZEMYSŁAW WOSKOWICZ

urodzony w dniu 17.09.1982 r. w Oleśnicy
posiada odpowiednie wykształcenie techniczne i praktykę zawodową,
i po zdaniu egzaminu z wynikiem pozytywnym otrzymuje

UPRAWNIENIA BUDOWLANE

w specjalności architektonicznej do projektowania bez ograniczeń

AMERIKA Za zaświadczenie o posiadaniu uprawnień do projektowania bez ograniczeń	
Zaświadczenie o posiadaniu uprawnień do projektowania bez ograniczeń	
2022 -02- 10	podpis

Decyzja niniejsza jako uwzględniająca w całości zadanie strony nie wymaga uzasadnienia.
Odczytana przystępuje Panu odwołanie do Krajowej Komisji Kwalifikacyjnej Izby Architektów RP. Odwołanie wnosi się za
postępowaniem organu, który wydał decyzję tj. Okręgowej Komisji Kwalifikacyjnej Dolnośląskiej Okręgowej Izby Architektów
Rzeczypospolitej Polskiej, w terminie 14 dni od dnia doręczenia decyzji.

Włodzimierz Wilczewski przewodniczący OKK
Leszek Link wiceprzewodniczący OKK

Jan Matkowski wiceprzewodniczący OKK
Józefus Modlinder sekretarz OKK

EWA BORYSKA członek OKK
Jerzy Chmiel członek OKK

Krzysztof Czerkaski członek OKK
Andrzej Hubka członek OKK

Grazyna Makowska członek OKK



- Otrzymuję:
1. Pan Przemysław Woskowicz
Niemiszowa 63 A, 56-400 Oleśnica
2. Gdy decyzja stanie się ostateczna:
1) Główny Inspektor Nadzoru Budownego
- w celu wpisania do centralnego rejestru osób posiadających uprawnienia budowlane,
2) Okręgowa Rada Dolnośląskiej Okręgowej Izby Architektów Rzeczypospolitej Polskiej w/m.
3. a.a.



I.Z.BA ARCHITEKTÓW
DOLNOŚLĄSKA OKRĘGOWA IZBA ARCHITEKTÓW
RZECZYPOSPOLITEJ POLSKIEJ
OKRĘGOWA KOMISJA KWALIFIKACYJNA

L.dz. 1057/DSOKK/2012
Znak sprawny DSOKK/7131/34/2012

Wrocław, dnia 14.06.2012 r.

DECYZJA nr 06/DSOKK/2012

Na podstawie art. 12 ust. 1 pkt 1, ust. 2 i 3, art. 13 ust. 1 pkt 1 i ust. 4 ustawy z dnia 7 lipca 1984 r. - Prakro budowlane (tekst jednolity, Dz. U. z 2010 r. Nr 243, poz. 1623 z późn. zm.), art. 11 i 24 ust. 1 pkt 2 ustawy z dnia 15 grudnia 2000 r. o samorządach zawodowych architektów, inżynierów budownictwa oraz urbanistów (Dz. U. z 2001 r. Nr 5, poz. 42 z późn. zm.), § 11 ust. 1 pkt 1 rozporządzenia Ministra Transportu i Budownictwa z dnia 28 kwietnia 2008 r. w sprawie samodzielnych funkcji technicznych w budownictwie (Dz. U. z 2008 r. Nr 83, poz. 578 z późn. zm.) oraz art. 104 i 107 § 1 i 4 ustawy z dnia 14 czerwca 1980 r. - Kodeks postępowania administracyjnego (tekst jednolity, Dz. U. z 2000 r. Nr 98, poz. 1071 z późn. zm.)

stwierdza się, że

Pan mgr inż. arch. GRACJAN DARIUSZ DRIFKOWSKI

urodzony w dniu 30.05.1982 r. w Bystrzycy Kłodzkiej

posiada odpowiednie wykształcenie techniczne i praktykę zawodową,
i po zdaniu egzaminu z wynikiem pozytywnym otrzymuje

UPRAWNIENIA BUDOWLANE

w specjalności architektonicznej do projektowania bez ograniczeń

Na podstawie niniejsza jako uvergadnialająca w całości, zdanu strony na wymaga uzasadnienia.

Odgłoszonych przekształceń Panu odnoszących się do Komisji Kwalifikacyjnej Izby Architektów RP Odkołonne wniosły się za
dostępem obecnych organu, który wyraził decyzję o udzieleniu Komisji Kwalifikacyjnej Dolnośląskiej Okręgowej Izby Architektów
Rzeczypospolitej Polskiej, w terminie 14 dni od dnia o której mowa.

Młodzimierz Wilczeński przewodniczący OKK

Leszek Link wiceprzewodniczący OKK

Juliusz Modlinger sekretarz OKK

Anna Bonyka członek OKK

Ewa Bielecka członek OKK

Jerzy Chmiel członek OKK

Krzysztof Czerkas członek OKK

Andrzej Hubka członek OKK

Grazyna Makowska członek OKK

ANEGDUD Cezary Hinicki Za... ...ność z oryginałem	
2022-06-10	
podpis	


Orzynała:
1. Pan Gracjan Drifkowski
ul. Bezpieczna 41 m.5, 51-114 Wrocław
2. Gdy decyzja stanie się przekazana:
1) Główny Inspektor Nauk i Budowanego

DS-1532-E453-D18C-8E43-58AF

Nr weryfikacyjny zaświadczenie:

Data i miejsce wygenerowania zaświadczenia: 13-10-2021 r. Wrocław.
Zaświadczenie jest ważne do dnia: 30-04-2022 r.

Podpisano elektronicznie w Systemie Informacyjnym Izby Architektów RP przez:
Anna Kościuk, Przewodnicząca Okręgowej Rady Izby Architektów RP.

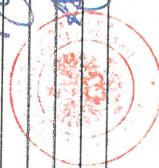



SLIKR/131/0605/04

Katowice, dnia 29 listopada 2004 r.

DECYZJA

Na podstawie art. 24 ust. 1 pkt 2 ustawy z dnia 15 grudnia 2000 r. o samorządach zawodowych architektów, inżynierów budownictwa oraz urbanistów (Dz.U. z 2001 r. Nr 5, poz. 42 z późn. zm.), art. 13 ust. 1 pkt 1, art. 14 ust. 1 pkt 5, ustawy z dnia 7 lipca 1994 r. Prawo budowane (Dz.U. z 2000 r. Nr 106, poz. 1126 z późn. zm.) oraz § 9 ust. 1 rozporządzenia Ministra Gospodarki Przemysłu i Budownictwa z dnia 30 grudnia 1994 r. w sprawie samodzielnych funkcji technicznych w budownictwie (Dz.U. z 1995 r. Nr 8, poz. 38, z późn. zm.) w związku z art. 104 Kodeksu postępowania administracyjnego (Dz.U. z 2000 r. Nr 98, poz. 1071 z późn. zm.)

Okręgowa Komisja Kwalifikacyjna Śl.OIB

n a d a j e

Pan(i) Grzegorzowi Drelich
mgr inż. elektrotechnik
ur. dnia 17-06-1967 w CzęstochowieUPRAWNIENIA BUDOWLANE
numer ewidencyjny SLIKR/0605/POC/E/04

do projektowania bez ograniczeń
w zakresie sieci, instalacji i urządzeń elektrycznych i
elektroenergetycznych

U Z A D N I E N I E

AMBIENT
Za zgodę
do wykonywania samodzielnych funkcji
technicznych w budownictwie stanowią wpis do centralnego rejestru Głównego Inspektora Nauk i Budownictwa

2020-02-10

podpis

szczegółowy zakres uprawnienia jest określony na odwoście niniejszej decyzji.
Pouczenie
Zgodnie z art. 12 ust. 7 w/w ustawy Prawo budowane – podstawą do wykonywania samodzielnych funkcji technicznych w budownictwie stanowią wpis do centralnego rejestru Głównego Inspektora Nauk i Budownictwa
2. Od niniejszej decyzji służy dowolne do końca kadencji kwalifikacyjnej Komisji Kwalifikacyjnej Śl.OIB w Warszawie, za pośrednictwem Okręgowej Komisji Kwalifikacyjnej Śl.OIB w Katowicach w terminie 14 dni od dnia jej doręczenia.

PRZEDSTAWICZĄCY
Sekretarz Zarządu
mgr inż. Zbigniew Drelich

PRZEDSTAWICZĄCY
Sekretarz Zarządu
mgr inż. Stefan Czarniecki

(Zgodnie z art. 5 ust. 2 ustawy z dnia 18 września 2003 r. o podpisie elektronicznym (Dz. U. 2003 Nr 130 poz. 1450) dane w postaci elektronicznej opatrzone bezpiecznym podpisem elektronicznym weryfikowanym przy pomocy ważnego kwalifikowanego certyfikatu są równoznaczne pod względem skutku zapisów na papierze w przewidzianym dokumentem opartym o podpisaną wstępnie załączoną

Zaświadczenie zostało wygenerowane elektronicznie i opatrzone bezpiecznym podpisem elektronicznym weryfikowanym przy pomocy ważnego kwalifikowanego certyfikatu w dniu 2021-12-13 roku przez:
Roman Karpiński, Przewodniczący Rady Śląskiej Okręgowej Izby Inżynierów Budownictwa.

Pan Grzegorz Drelich o numerze ewidencyjnym SLIKR/IE/1421/02
adres zamieszkania ul. Traugutta 75 N. 42-200 Częstochowa
jest członkiem Śląskiej Okręgowej Izby Inżynierów Budownictwa i posiada wymagane
ubezpieczenie od odpowiedzialności cywilnej.

Niniejsze zaświadczenie jest ważne do dnia 2022-12-31.

URZĄD WOJEWÓDZKI
województwa śląskiego
Wojewódzki Urząd Budżetowy
Nr UAN-VIII-7342/156/94

Częstochowa dnia 7. 11. 94 r.

Obywatel(ka) Jan KOSTRZANOWSKI jest upoważniony(a) do:

1. Sporządzania projektów sieci i instalacji elektrycznych.
2. W budownictwie jednorodznym, zagrodowym oraz innych budynków o kubaturze do 1000 m³ do kierowania, kontrolowania i nadzorowania budowy i robót oraz do oceniania i badania stanu technicznego w zakresie instalacji elektrycznych.

DECYZJA O STWIERDZENIU PRZYGOTOWANIA ZAWODOWEGO

do pełnienia samodzielnych funkcji technicznych w budownictwie

Na podstawie § 2 ust. 1 pkt. 1, § 4 ust. 2, 1 § 13. 1 pkt. 4 lit. d

rozporządzenie Ministra Gospodarki Terenowej i Ochrony Środowiska z dnia 20 lutego 1975 r. w sprawie samodzielnych funkcji technicznych w budownictwie (Dz. U. Nr 8, poz. 46) stwierdza się, że:

Jan KOSTRZANOWSKI syn Jana Obywatel(ka)

magister inżynier elektryk

(imię i nazwisko)

(imię nazwisko – zwodowym)

13 czerwca 57 Zawierciu

urodzony(a) dnia 19 r. w

posiada przygotowanie zawodowe upoważniające do wykonywania samodzielnych funkcji

projektanta

(roczek konkursu)

w specjalności instalacyjno - inżynierijnej


(rodzaj specjalności techniczno-budowlanej)

w zakresie sieci i instalacji elektrycznych – obejmującej instalacje elektryczne, napowietrzne i kablowe linie energetyczne, stacje i urządzenia elektroenergetyczne.

(specjalizacja zawodowa)

W A Kt 101/34 MA-BG/A/14 3000 st. usł. i. z 18-88



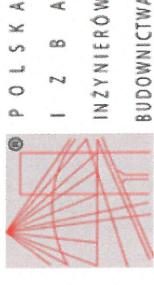

P O L S K A
I Z B A
INŻYNIERÓW
BUDOWNICTWA

Zaświadczenie

o numerze ewidencyjnym:

SLK-UW3-PRC-7IA *

Pan Jan Kostrzanowski o numerze ewidencyjnym SLK/IE/1552/02

adres zamieszkania ul. Hektarowa 29, 42-200 Częstochowa

jest członkiem Śląskiej Okręgowej Izby Inżynierów Budownictwa i posiada wymagane
ubezpieczenie od odpowiedzialności cywilnej.

Niniejsze zaświadczenie jest ważne do dnia 2022-12-31.

Zaświadczenie zostało wygenerowane elektronicznie i opatrzone bezpiecznym podpisem elektronicznym
weryfikowanym przy pomocy ważnego kwalifikowanego certyfikatu w dniu 2021-12-09 roku przez:

Roman Karwowski, Przewodniczący Rady Śląskiej Okręgowej Izby Inżynierów Budownictwa.



Roman Karwowski, Przewodniczący Rady Śląskiej Okręgowej Izby Inżynierów Budownictwa.
Zgodnie z art. 1 ust. 2 ustawy z dnia 18 września 2001 r. o podpisie elektronicznym [Dz. U. 2001 Nr 130 poz. 1450] dane w postaci elektronicznej, opatrzone bezpiecznym podpisem elektronicznym weryfikowanym przy pomocy ważnego kwalifikowanego certyfikatu są dwuwartościowe, przyjęte po względem skutków prawnych dokumentem opatrzonym podpisami w faksimile.]
2022-02-10
podpis

OŚWIADCZENIE PROJEKTANTÓW O ZMIANACH WPROWADZONYCH DO OPISU TECHNICZNEGO BUDOWLANEGO / DO SPECYFIKACJI TECHNICZNEJ WYKONANIA I ODBIORU ROBOT BUDOWLANYCH

Oświadczam, że zmiany w projekcie budowlanym pn.: "Rozbudowa powiatowego stadionu międzyszkolnego przy ulicy Żeromskiego w Ostrowcu Świętokrzyskim, działki nr 1/6, 1/7, 1/8, 1/10, 3/2, 7/6, 7/8, 11, OBR. 12, ARK. 3" zatwierzonego decyzją nr 181/2014 z dnia 14.05.2014r. oraz zmienionego aneksem nr 1 zgodnie z decyzją nr 176/2015 z dnia 23.04.2015r. oraz aneksem nr 2 zgodnie z decyzją nr 60/2017 z dnia 28.02.2017r. są zmianami nieistotnymi w stosunku do zatwierzonego projektu budowlanego podstawowego oraz aneksów nr 1 i nr 2.

Zakres zmian obejmuje:

1. Zmianę nawierzchni sportowych bieżni lekkoatletycznej, boiska piłkarskiego, boisk wielofunkcyjnych, kortów tenisowych.
2. Zmianę ilości urządzeń lekkoatletycznych na bieżni oraz zmianę ich lokalizacji.
3. Instalację wiaty sędziowskiej do obsługi zawodów lekkoatletycznych.
4. Zmianę warstw podbudowy pod bieżnią, pod boiskiem piłkarskim oraz pod kortami tenisowymi.
5. Zmianę wysokości słupów oświetleniowych przy boisku do koszykówki oraz przy kortach tenisowych.
6. Budowę wewnętrznych instalacji teletechnicznych do obsługi zawodów lekkoatletycznych.
7. Zmianę parametrów technicznych kamer monitoringu.
8. Zmianę parametrów technicznych urządzeń instalacji nagłośnienia.
9. Zmianę projektów oświetleniowych z lamo metalo-halogenowych na lampy typu LED.
10. Zmianę systemu sterowania oświetleniem na system DMX.

ZESPÓŁ PROJEKTOWY:

Branża/Funkcja	Imię i Nazwisko	Nr uprawnień i specjalność	Data	Podpis
Projektant branży architektonicznej:	mgr inż. arch. Przemysław Woskowicz	upr. nr 36/DSOKK/2012 w specjalności architektonicznej do projektowania bez ograniczeń	10 lutego 2022r.	mgr inż. Przemysław Woskowicz ARCHITEKT Uprawnienia budowlane do projektowania bez ograniczeń w specjalności architektonicznej Nr ewid. 36/DSOKK/2012 Nr projektu Grzegorz Drifkowski
Sprawdzający branży architektonicznej:	mgr inż. arch. Gracjan Drifkowski	upr. nr 06/DSOKK/2012 w specjalności architektonicznej do projektowania bez ograniczeń	10 lutego 2022r.	Uprawnienia budowlane w specjalności architektonicznej do projektowania bez ograniczeń Nr 06/DSOKK/2012
Projektant branży elektrycznej:	mgr inż. Grzegorz Drelich	upr. nr SLK/0605/POOE/04 w specjalności instalacyjnej w zakresie sieci, instalacji i urządzeń elektrycznych i elektroenergetycznych do projektowania bez ograniczeń	10 lutego 2022r.	mgr inż. Grzegorz Drelich projektant i kierownik budowy w zakresie sieci, instalacji i urządzeń elektrycznych i elektroenergetycznych upr. bud. SLK/0605/POOE/04 UAN-VIII-7342/273/94
Sprawdzający branży elektrycznej	mgr inż. Jan Kostrzanowski	upr. nr UAN-VIII-7342/156*84 w specjalności instalacyjno-inżynierowej w zakresie sieci i instalacji elektrycznych obejmującej instalacje elektryczne, napowietrzne i kablowe linie energetyczne, stacje i urządzenia elektroenergetyczne do projektowania bez ograniczeń	10 lutego 2022r.	mgr inż. Jan Kostrzanowski projektant w zakresie sieci, instalacji i urządzeń elektrycznych i elektroenergetycznych nr upr. UAN-VIII-7342/156/94

SPIS DOKUMENTACJI, WG KTÓREJ NALEŻY WYKONYWAĆ ROBOTY BUDOWLANE

Lp.	Opis elementu robót	Dokumentacja
BRANŻA BUDOWLANA		
1.	Prace przygotowawcze, rozbiórkowe, usunięcie zieleni	Dokumentacja podstawowa
2.	Roboty ziemne	Dokumentacja podstawowa, projekt wykonawczy z dnia 10.02.2022r.
3.	Budowa boiska piłkarskiego z nawierzchnią z trawy sztucznej	Projekt wykonawczy z dnia 10.02.2022r.
4.	Budowa bieżni lekkoatletycznej. Montaż osprzętu lekkoatletycznego mocowanego w podłożu	Projekt wykonawczy z dnia 10.02.2022r.
5.	Budowa boiska do koszykówki - strona wschodnia działki	Dokumentacja podstawowa, projekt wykonawczy z dnia 10.02.2022r.
6.	Budowa boiska wielofunkcyjnego - strona zachodnia działki	Dokumentacja podstawowa, projekt wykonawczy z dnia 10.02.2022r.
7.	Budowa kortów tenisowych	Dokumentacja podstawowa, projekt wykonawczy z dnia 10.02.2022r.
8.	Nawierzchnie ciągów komunikacyjnych z kostki betonowej o grubości 8 cm, parking dla autobusów	Dokumentacja podstawowa
9.	Nawierzchnie chodników z kostki betonowej o grubości 6 cm	Dokumentacja podstawowa
10.	Miejsca postojowe z nawierzchnią przepuszczalną	Dokumentacja podstawowa
11.	Obramowanie nawierzchni z kostki betonowej obrzeżami betonowymi i krawężnikami	Dokumentacja podstawowa
12.	Wykonanie nawierzchni z trawy naturalnej z rolki, parkowej trawników	Dokumentacja podstawowa
13.	Budowa murów oporowych żelbetowych, budowa stóp fundamentowych, budowa ogrodzeń	Dokumentacja podstawowa
14.	Fundamenty masztów i słupów oświetleniowych	Dokumentacja podstawowa
15.	Stopa fundamentowa pod tablicę wyników, stalowa konstrukcja wsporcza telebimu	Dokumentacja podstawowa
16.	Mała architektura, nasadzenia	Dokumentacja podstawowa
BRANŻA INSTALACYJNA		
1.	Kanalizacja deszczowa, odwodnienie drenarskie boiska piłkarskiego	Dokumentacja podstawowa
2.	Odwodnienie drenarskie	Dokumentacja podstawowa
3.	Kanalizacja deszczowa	Dokumentacja podstawowa
4.	Odwodnienie liniowe systemem korytek	Dokumentacja podstawowa
5.	Odwodnienie liniowe wewnętrzne bieżni	Dokumentacja podstawowa
6.	Odwodnienie liniowe wzduż muru oporowego SO-3.1	Dokumentacja podstawowa
7.	Instalacja wodociągowa	Dokumentacja podstawowa
8.	Kanalizacja sanitarna	Dokumentacja podstawowa
9.	Kanalizacja deszczowa	Dokumentacja podstawowa
10.	Odwodnienia liniowe boisk wielofunkcyjnych	Dokumentacja podstawowa
11.	Instalacja gazowa	Dokumentacja podstawowa

12.	Instalacja ciepłownicza	Dokumentacja podstawowa
BRANŻA ELEKTRYCZNA		
1.	Instalacje teletechniczne zewnętrzne	Dokumentacja podstawowa
2.	Instalacje elektryczne zewnętrzne	Dokumentacja podstawowa
3.	Instalacje elektryczne do obsługi zawodów lekkoatletycznych	Projekt wykonawczy z dnia 10.02.2022r.
4.	Rozdzielnia R2, zasilenie rozdzielnicy	Projekt wykonawczy z dnia 10.02.2022r.
5.	Rurarz i studnie na potrzeby instalacji - kanalizacja kablowa	Projekt wykonawczy z dnia 10.02.2022r.
6.	Okablowanie i montaż gniazd 230V w studniach	Projekt wykonawczy z dnia 10.02.2022r.
7.	Okablowanie pod startery	Projekt wykonawczy z dnia 10.02.2022r.
8.	Okablowanie pod urządzenia dodatkowe	Projekt wykonawczy z dnia 10.02.2022r.
9.	Okablowanie wiatromierzy	Projekt wykonawczy z dnia 10.02.2022r.
BUDYNEK TRYBUNY		
1.	Fundamenty, konstrukcje żelbetowe monolityczne i prefabrykowane	Dokumentacja podstawowa
2.	Izolacje przeciwilgociowe	Dokumentacja podstawowa
3.	Konstrukcje stalowe	Dokumentacja podstawowa
4.	Ściany fundamentowe, roboty murowe	Dokumentacja podstawowa
5.	Izolacje cieplne	Dokumentacja podstawowa
6.	Pokrycie dachowe	Dokumentacja podstawowa
7.	Roboty posadzkarskie	Dokumentacja podstawowa
8.	Stolarka, ścianki systemowe	Dokumentacja podstawowa
9.	Roboty z prefabrykatów gipsowych, tynki, okładziny wewnętrzne, malowanie ścian i sufitów	Dokumentacja podstawowa
10.	Branża sanitarna wewnętrzna	Dokumentacja podstawowa
11.	Instalacja wodociągowa	Dokumentacja podstawowa
12.	Kanalizacja sanitarna	Dokumentacja podstawowa
13.	Ogrzewanie	Dokumentacja podstawowa
14.	Wentylacja mechaniczna	Dokumentacja podstawowa
15.	Branża elektryczna wewnętrzna	Dokumentacja podstawowa
BYDYNEK MAGAZYNOWY		
1.	Prace ziemne	Dokumentacja podstawowa
2.	Fundamenty	Dokumentacja podstawowa
3.	Bydynek kontenerowy	Dokumentacja podstawowa
4.	Przyłącze kanalizacji sanitarnej	Dokumentacja podstawowa
5.	Przyłącze wodociągowe	Dokumentacja podstawowa
6.	Wewnętrzna linia zasilająca	Dokumentacja podstawowa

Ostrowiec

Partner kontaktowy:

Numer zlecenia:

Firma:

Numer klienta:

Data: 10.02.2022

Edytor:

Edytor
Telefon
faks
e-Mail

Spis treści

Ostrowiec

Strona tytułowa projektu	1
Spis treści	2
Boisko główne	
Uruchomienie grup sterowania	5
Sceny świetlne	
500lx	
Dane planowania	6
Oprawy sportowe (lista współrzędnych)	7
Powierzchnie zewnętrzne	
Boisko do gry w piłkę nożną 1 Siatka obliczeniowa (PA)	
Podsumowanie	11
1/2 Boiska	
Podsumowanie	12
Grafika wartości (E, poziome)	13
200lx	
Powierzchnie zewnętrzne	
Boisko do gry w piłkę nożną 1 Siatka obliczeniowa (PA)	
Podsumowanie	14
1/2 Boiska	
Podsumowanie	15
Grafika wartości (E, poziome)	16
100lx	
Powierzchnie zewnętrzne	
Boisko do gry w piłkę nożną 1 Siatka obliczeniowa (PA)	
Podsumowanie	17
1/2 Boiska	
Podsumowanie	18
Grafika wartości (E, poziome)	19
200lx _ 1/2 Boiska	
Dane planowania	20
Oprawy sportowe (lista współrzędnych)	21
Powierzchnie zewnętrzne	
Boisko do gry w piłkę nożną 1 Siatka obliczeniowa (PA)	
Podsumowanie	23
1/2 Boiska	
Podsumowanie	24
Grafika wartości (E, poziome)	25
100lx _ 1/2 Boiska	
Powierzchnie zewnętrzne	
Boisko do gry w piłkę nożną 1 Siatka obliczeniowa (PA)	
Podsumowanie	26
1/2 Boiska	
Podsumowanie	27
Grafika wartości (E, poziome)	28
Lekkoatletyka	
Uruchomienie grup sterowania	29
Sceny świetlne	
500lx	
Dane planowania	30
Oprawy sportowe (lista współrzędnych)	31
Powierzchnie zewnętrzne	
Cały stadion	
Izolinie (E, poziome)	35

Edytor
Telefon
faks
e-Mail

Spis treści

Meta	
Izolinie (E, poziome)	36
Grafika wartości (E, poziome)	37
Bieżnia 1 Siatka obliczeniowa (PA)	
Podsumowanie	38
200Ix	
Dane planowania	39
Oprawy sportowe (lista współrzędnych)	40
Powierzchnie zewnętrzne	
Cały stadion	
Izolinie (E, poziome)	43
Meta	
Izolinie (E, poziome)	44
Grafika wartości (E, poziome)	45
Bieżnia 1 Siatka obliczeniowa (PA)	
Podsumowanie	46
200Ix Bieżnia	
Dane planowania	47
Oprawy sportowe (lista współrzędnych)	48
Powierzchnie zewnętrzne	
Cały stadion	
Izolinie (E, poziome)	51
Meta	
Izolinie (E, poziome)	52
Grafika wartości (E, poziome)	53
Bieżnia 1 Siatka obliczeniowa (PA)	
Podsumowanie	54
Bieżnia 100Ix	
Oprawy sportowe (lista współrzędnych)	55
Powierzchnie zewnętrzne	
Cały stadion	
Izolinie (E, poziome)	58
Meta	
Izolinie (E, poziome)	59
Grafika wartości (E, poziome)	60
Bieżnia 1 Siatka obliczeniowa (PA)	
Podsumowanie	61
50Ix Rekreacja	
Oprawy sportowe (lista współrzędnych)	62
Powierzchnie zewnętrzne	
Cały stadion	
Izolinie (E, poziome)	64
Meta	
Izolinie (E, poziome)	65
Grafika wartości (E, poziome)	66
Bieżnia 1 Siatka obliczeniowa (PA)	
Podsumowanie	67
Pole Start/Meta	
Powierzchnie zewnętrzne	
Cały stadion	
Izolinie (E, poziome)	68
Meta	
Izolinie (E, poziome)	69
Grafika wartości (E, poziome)	70

Edytor
Telefon
faks
e-Mail

Spis treści

Bieżnia 1 Siatka obliczeniowa (PA)	
Podsumowanie	71
Koszykowa	
Dane planowania	72
Oprawy sportowe (lista współrzędnych)	73
Powierzchnie zewnętrzne	
Koszykówka 1 Siatka obliczeniowa (PA)	
Podsumowanie	74
Grafika wartości (E, poziome)	75
Tenis	
Dane planowania	76
Oprawy sportowe (lista współrzędnych)	77
Powierzchnie zewnętrzne	
Tenis 1 Siatka obliczeniowa (PA)	
Podsumowanie	79
Grafika wartości (E, poziome)	80
Tenis 2 Siatka obliczeniowa (PA)	
Podsumowanie	81
Grafika wartości (E, poziome)	82
"Podwójna Koszykowa"/ Piłka Ręczna	
Dane planowania	83
Oprawy sportowe (lista współrzędnych)	84
Powierzchnie zewnętrzne	
Piłka ręczna 1 Siatka obliczeniowa (PA)	
Podsumowanie	86
Grafika wartości (E, poziome)	87

Edytor
Telefon
faks
e-Mail


Boisko główne / Uruchomienie grup sterowania

	1	2	3	4
I	100 %	/	/ 0 %	
II	/ 80 %		/ 0 %	
III	/ 40 %		/ 0 %	
IV	/	/ 100 %	0 %	
V	/	/ 50 %	0 %	

Nr.	Scena świetlna	Nr.	Grupa sterowania
I	500lx	1	500lx
II	200lx	2	200lx
III	100lx	3	1/2 boiska
IV	200lx _ 1/2 Boiska	4	Wszystkie inne oprawy
V	100lx _ 1/2 Boiska		

Edytor
Telefon
faks
e-Mail

Boisko główne / 500Ix / Dane planowania

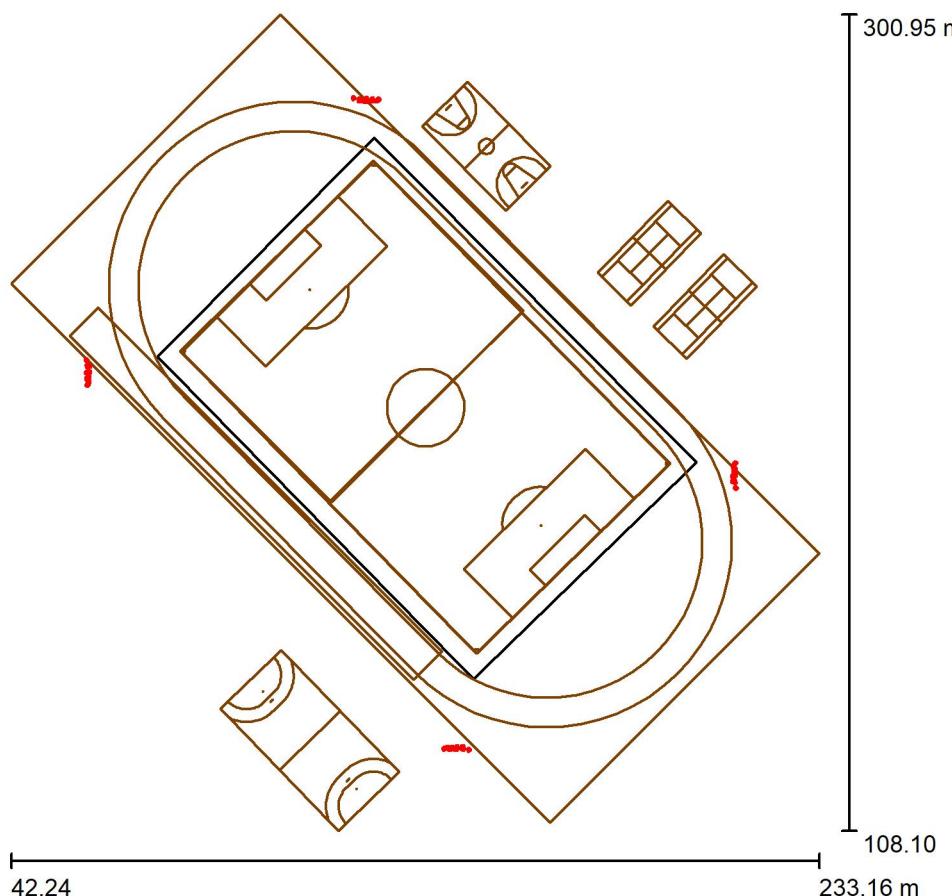

Współczynnik konserwacji: 0.85, ULR (Upward Light Ratio): 3.0%


Skala 1:1788

Wykaz opraw

Nr.	Ilość	Etykieta (Czynnik korekcyjny)	Φ (Oprawa) [lm]	Φ (Lampy) [lm]	P [W]
1	20	Disano Illuminazione SpA 3198 1300mA 5700K CRI90 Type A CLD S+L 3198 Forum LED - 3 MODULI - fascio stretto S (1.000)	137878	138097	1392.0
2	30	Disano Illuminazione SpA 3230 1300mA 5700K CRI90 Type A CLD S+L 3230 Forum LED - 3 MODULI - simmetrico MS (1.000)	149516	149603	1392.0
3	2	Disano Illuminazione SpA 3231 1300mA 5700K CRI90 Type A CLD S+L 3231 Forum LED - 3 MODULI - simmetrico M (1.000)	134417	134449	1392.0
			W sumie: 7511875	W sumie: 7518928	72384.0

Edytor
Telefon
faks
e-Mail

Boisko główne / 500Ix / Obserwator GR (zestawienie wyników)

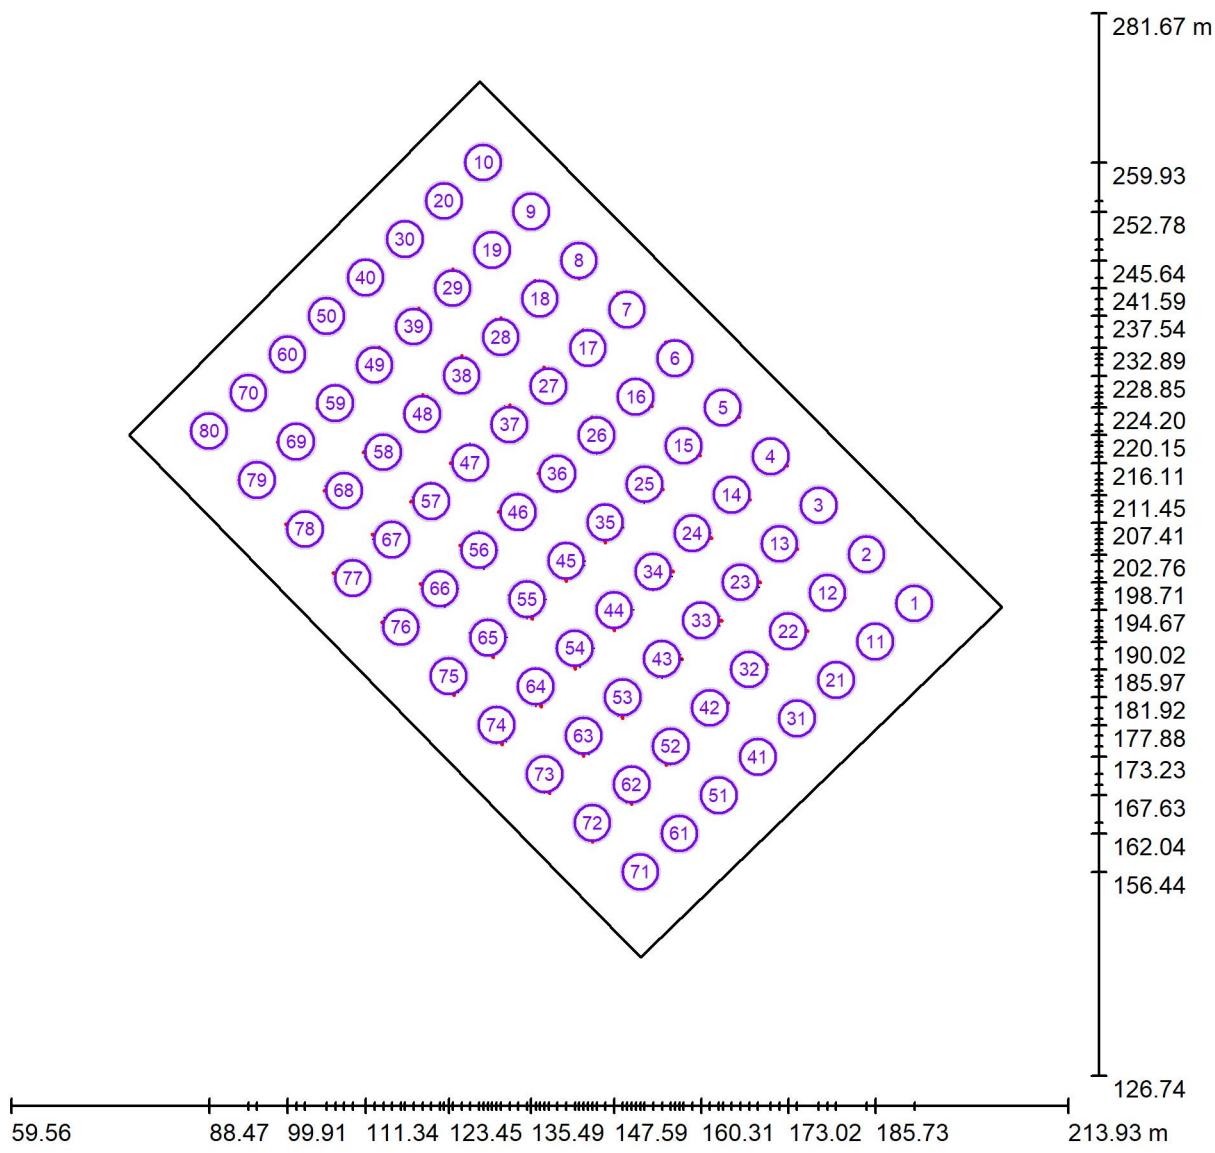

Skala 1 : 1104

Lista punktów obliczeniowych GR

Nr.	Etykieta	Pozycja [m]			Obszar kąta widzenia [°]			Maks.
		X	Y	Z	Początek	Koniec	Odległość kroków	
1	Obserwator GR 1	191.448	195.612	1.500	0.0	360.0	15.0	-2.0 38 2)
2	Obserwator GR 2	184.453	202.758	1.500	0.0	360.0	15.0	-2.0 39 2)
3	Obserwator GR 3	177.458	209.904	1.500	0.0	360.0	15.0	-2.0 41 2)
4	Obserwator GR 4	170.463	217.051	1.500	0.0	360.0	15.0	-2.0 44 2)

Edytor
Telefon
faks
e-Mail

Boisko główne / 500Ix / Obserwator GR (zestawienie wyników)

Lista punktów obliczeniowych GR

Nr.	Etykieta	Pozycja [m]			Obszar kąta widzenia [°]		Maks.	
		X	Y	Z	Początek	Koniec		
5	Obserwator GR 5	163.468	224.197	1.500	0.0	360.0	15.0	-2.0 ^{45 2)}
6	Obserwator GR 6	156.473	231.343	1.500	0.0	360.0	15.0	-2.0 ^{45 2)}
7	Obserwator GR 7	149.478	238.490	1.500	0.0	360.0	15.0	-2.0 ^{44 2)}
8	Obserwator GR 8	142.483	245.636	1.500	0.0	360.0	15.0	-2.0 ^{42 2)}
9	Obserwator GR 9	135.488	252.782	1.500	0.0	360.0	15.0	-2.0 ^{39 2)}
10	Obserwator GR 10	128.493	259.928	1.500	0.0	360.0	15.0	-2.0 ^{37 2)}
11	Obserwator GR 11	185.731	190.016	1.500	0.0	360.0	15.0	-2.0 ^{40 2)}
12	Obserwator GR 12	178.736	197.162	1.500	0.0	360.0	15.0	-2.0 ^{42 2)}
13	Obserwator GR 13	171.741	204.308	1.500	0.0	360.0	15.0	-2.0 ^{44 2)}
14	Obserwator GR 14	164.746	211.455	1.500	0.0	360.0	15.0	-2.0 ^{45 2)}
15	Obserwator GR 15	157.751	218.601	1.500	0.0	360.0	15.0	-2.0 ^{44 2)}
16	Obserwator GR 16	150.756	225.747	1.500	0.0	360.0	15.0	-2.0 ^{44 2)}
17	Obserwator GR 17	143.761	232.893	1.500	0.0	360.0	15.0	-2.0 ^{45 2)}
18	Obserwator GR 18	136.766	240.040	1.500	0.0	360.0	15.0	-2.0 ^{44 2)}
19	Obserwator GR 19	129.771	247.186	1.500	0.0	360.0	15.0	-2.0 ^{42 2)}
20	Obserwator GR 20	122.776	254.332	1.500	0.0	360.0	15.0	-2.0 ^{39 2)}
21	Obserwator GR 21	180.014	184.420	1.500	0.0	360.0	15.0	-2.0 ^{41 2)}
22	Obserwator GR 22	173.019	191.566	1.500	0.0	360.0	15.0	-2.0 ^{46 2)}
23	Obserwator GR 23	166.024	198.712	1.500	0.0	360.0	15.0	-2.0 ^{47 2)}
24	Obserwator GR 24	159.029	205.859	1.500	0.0	360.0	15.0	-2.0 ^{46 2)}
25	Obserwator GR 25	152.034	213.005	1.500	0.0	360.0	15.0	-2.0 ^{45 2)}
26	Obserwator GR 26	145.039	220.151	1.500	0.0	360.0	15.0	-2.0 ^{45 2)}
27	Obserwator GR 27	138.044	227.297	1.500	0.0	360.0	15.0	-2.0 ^{46 2)}
28	Obserwator GR 28	131.049	234.444	1.500	0.0	360.0	15.0	-2.0 ^{47 2)}
29	Obserwator GR 29	124.054	241.590	1.500	0.0	360.0	15.0	-2.0 ^{45 2)}
30	Obserwator GR 30	117.059	248.736	1.500	0.0	360.0	15.0	-2.0 ^{40 2)}
31	Obserwator GR 31	174.297	178.824	1.500	0.0	360.0	15.0	-2.0 ^{41 2)}
32	Obserwator GR 32	167.302	185.970	1.500	0.0	360.0	15.0	-2.0 ^{45 2)}
33	Obserwator GR 33	160.307	193.116	1.500	0.0	360.0	15.0	-2.0 ^{48 2)}

34	Obserwator GR 34	153.312	200.263	1.500	0.0	360.0	15.0	-2.0	47	2)
35	Obserwator GR 35	146.317	207.409	1.500	0.0	360.0	15.0	-2.0	47	2)
36	Obserwator GR 36	139.322	214.555	1.500	0.0	360.0	15.0	-2.0	46	2)
37	Obserwator GR 37	132.327	221.701	1.500	0.0	360.0	15.0	-2.0	47	2)
38	Obserwator GR 38	125.332	228.848	1.500	0.0	360.0	15.0	-2.0	48	2)
39	Obserwator GR 39	118.337	235.994	1.500	0.0	360.0	15.0	-2.0	45	2)
40	Obserwator GR 40	111.342	243.140	1.500	0.0	360.0	15.0	-2.0	41	2)

Edytor
Telefon
faks
e-Mail

Boisko główne / 500Ix / Obserwator GR (zestawienie wyników)

Lista punktów obliczeniowych GR

Nr.	Etykieta	Pozycja [m]			Obszar kąta widzenia [°]		Odległość kroków	Nachylenie	Maks.
		X	Y	Z	Początek	Koniec			
41	Obserwator GR 41	168.580	173.228	1.500	0.0	360.0	15.0	-2.0	41 2)
42	Obserwator GR 42	161.585	180.374	1.500	0.0	360.0	15.0	-2.0	44 2)
43	Obserwator GR 43	154.590	187.520	1.500	0.0	360.0	15.0	-2.0	47 2)
44	Obserwator GR 44	147.595	194.667	1.500	0.0	360.0	15.0	-2.0	48 2)
45	Obserwator GR 45	140.600	201.813	1.500	0.0	360.0	15.0	-2.0	47 2)
46	Obserwator GR 46	133.605	208.959	1.500	0.0	360.0	15.0	-2.0	47 2)
47	Obserwator GR 47	126.610	216.105	1.500	0.0	360.0	15.0	-2.0	48 2)
48	Obserwator GR 48	119.615	223.252	1.500	0.0	360.0	15.0	-2.0	46 2)
49	Obserwator GR 49	112.620	230.398	1.500	0.0	360.0	15.0	-2.0	44 2)
50	Obserwator GR 50	105.625	237.544	1.500	0.0	360.0	15.0	-2.0	41 2)
51	Obserwator GR 51	162.863	167.632	1.500	0.0	360.0	15.0	-2.0	41 2)
52	Obserwator GR 52	155.868	174.778	1.500	0.0	360.0	15.0	-2.0	45 2)
53	Obserwator GR 53	148.873	181.924	1.500	0.0	360.0	15.0	-2.0	48 2)
54	Obserwator GR 54	141.878	189.071	1.500	0.0	360.0	15.0	-2.0	48 2)
55	Obserwator GR 55	134.883	196.217	1.500	0.0	360.0	15.0	-2.0	47 2)
56	Obserwator GR 56	127.888	203.363	1.500	0.0	360.0	15.0	-2.0	47 2)
57	Obserwator GR 57	120.893	210.509	1.500	0.0	360.0	15.0	-2.0	48 2)
58	Obserwator GR 58	113.898	217.656	1.500	0.0	360.0	15.0	-2.0	48 2)
59	Obserwator GR 59	106.903	224.802	1.500	0.0	360.0	15.0	-2.0	44 2)
60	Obserwator GR 60	99.908	231.948	1.500	0.0	360.0	15.0	-2.0	41 2)
61	Obserwator GR 61	157.146	162.036	1.500	0.0	360.0	15.0	-2.0	40 2)
62	Obserwator GR 62	150.151	169.182	1.500	0.0	360.0	15.0	-2.0	46 2)
63	Obserwator GR 63	143.156	176.328	1.500	0.0	360.0	15.0	-2.0	48 2)
64	Obserwator GR 64	136.161	183.475	1.500	0.0	360.0	15.0	-2.0	48 2)
65	Obserwator GR 65	129.166	190.621	1.500	0.0	360.0	15.0	-2.0	48 2)
66	Obserwator GR 66	122.171	197.767	1.500	0.0	360.0	15.0	-2.0	48 2)
67	Obserwator GR 67	115.176	204.913	1.500	0.0	360.0	15.0	-2.0	48 2)

68	Obserwator GR 68	108.181	212.060	1.500	0.0	360.0	15.0	-2.0	48	2)
69	Obserwator GR 69	101.186	219.206	1.500	0.0	360.0	15.0	-2.0	45	2)
70	Obserwator GR 70	94.191	226.352	1.500	0.0	360.0	15.0	-2.0	39	2)
71	Obserwator GR 71	151.429	156.440	1.500	0.0	360.0	15.0	-2.0	38	2)
72	Obserwator GR 72	144.434	163.586	1.500	0.0	360.0	15.0	-2.0	44	2)
73	Obserwator GR 73	137.439	170.732	1.500	0.0	360.0	15.0	-2.0	47	2)
74	Obserwator GR 74	130.444	177.878	1.500	0.0	360.0	15.0	-2.0	48	2)
75	Obserwator GR 75	123.449	185.025	1.500	0.0	360.0	15.0	-2.0	47	2)
76	Obserwator GR 76	116.454	192.171	1.500	0.0	360.0	15.0	-2.0	47	2)

Edytor
Telefon
faks
e-Mail

Boisko główne / 500Ix / Obserwator GR (zestawienie wyników)


Lista punktów obliczeniowych GR

Nr.	Etykieta	Pozycja [m]			Obszar kąta widzenia [°]		Odległość kroków	Nachylenie	Maks.
		X	Y	Z	Początek	Koniec			
77	Obserwator GR 77	109.459	199.317	1.500	0.0	360.0	15.0	-2.0	48 2)
78	Obserwator GR 78	102.464	206.464	1.500	0.0	360.0	15.0	-2.0	47 2)
79	Obserwator GR 79	95.469	213.610	1.500	0.0	360.0	15.0	-2.0	43 2)
80	Obserwator GR 80	88.474	220.756	1.500	0.0	360.0	15.0	-2.0	39 2)

2) Obliczona ekwiwalentna luminacja zaciemniająca otoczenia opiera się na przypuszczeniu, że otoczenie posiada całkowicie rozproszony charakter odbicia (według EN 12464-2).

Edytor
Telefon
faks
e-Mail

Boisko główne / 500Ix / Boisko do gry w piłkę nożną 1 Siatka obliczeniowa (PA) / Podsumowanie

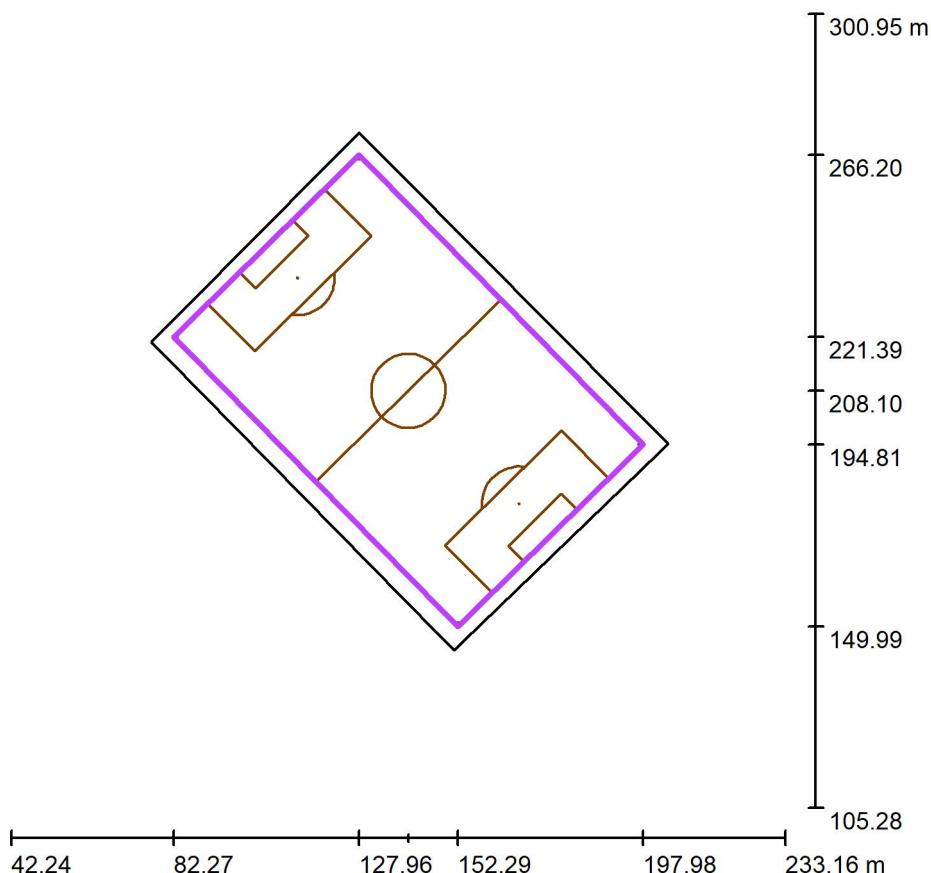

Skala 1 : 1866

Pozycja: (140.128 m, 208.098 m, 0.000 m)

Rozmiar: (100.000 m, 64.000 m)

Rotacja: (0.0°, 0.0°, -45.6°)

Typ: Normalna, Siatka: 19 x 13 Punkty

Należy do następujących obiektów sportowych: Boisko do gry w piłkę nożną 1

Zestawienie wyników


Nr.	Typ	E_m [lx]	E_{min} [lx]	E_{max} [lx]	E_{min} / E_m	E_{min} / E_{max}	$E_{h,m}/E_m$	W [m]	Kamera
1	pozioma	526	403	667	0.77	0.60	/	0.000	/

$E_{h,m}/E_m$ = Stosunek między średnim poziomym i pionowym natężeniem oświetlenia, W = Wysokość pomiaru



Edytor
Telefon
faks
e-Mail

Boisko główne / 500lx / 1/2 Boiska / Podsumowanie

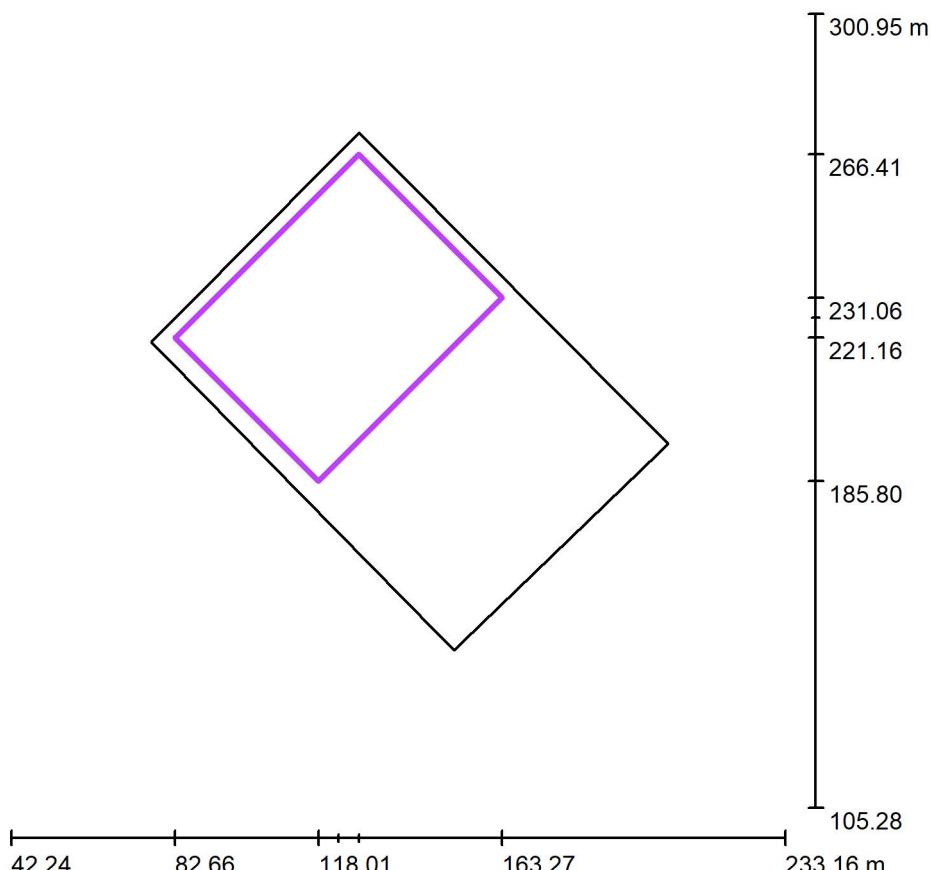

Skala 1 : 1866

Pozycja: (122.964 m, 226.107 m, 0.000 m)

Rozmiar: (64.000 m, 50.000 m)

Rotacja: (0.0°, 0.0°, 45.0°)

Typ: Normalna, Siatka: 17 x 13 Punkty

Należy do następujących obiektów sportowych: 1/2 Boiska


Zestawienie wyników

Nr.	Typ	E_m [lx]	E_{min} [lx]	E_{max} [lx]	E_{min} / E_m	E_{min} / E_{max}	$E_h m/E_m$	W [m]	Kamera
1	pozioma	525	395	664	0.75	0.60	/	0.000	/

$E_h m/E_m$ = Stosunek między średnim poziomym i pionowym natężeniem oświetlenia, W = Wysokość pomiaru

Edytor
Telefon
faks
e-Mail


Boisko główne / 500lx / 1/2 Boiska / Grafika wartości (E, poziome)

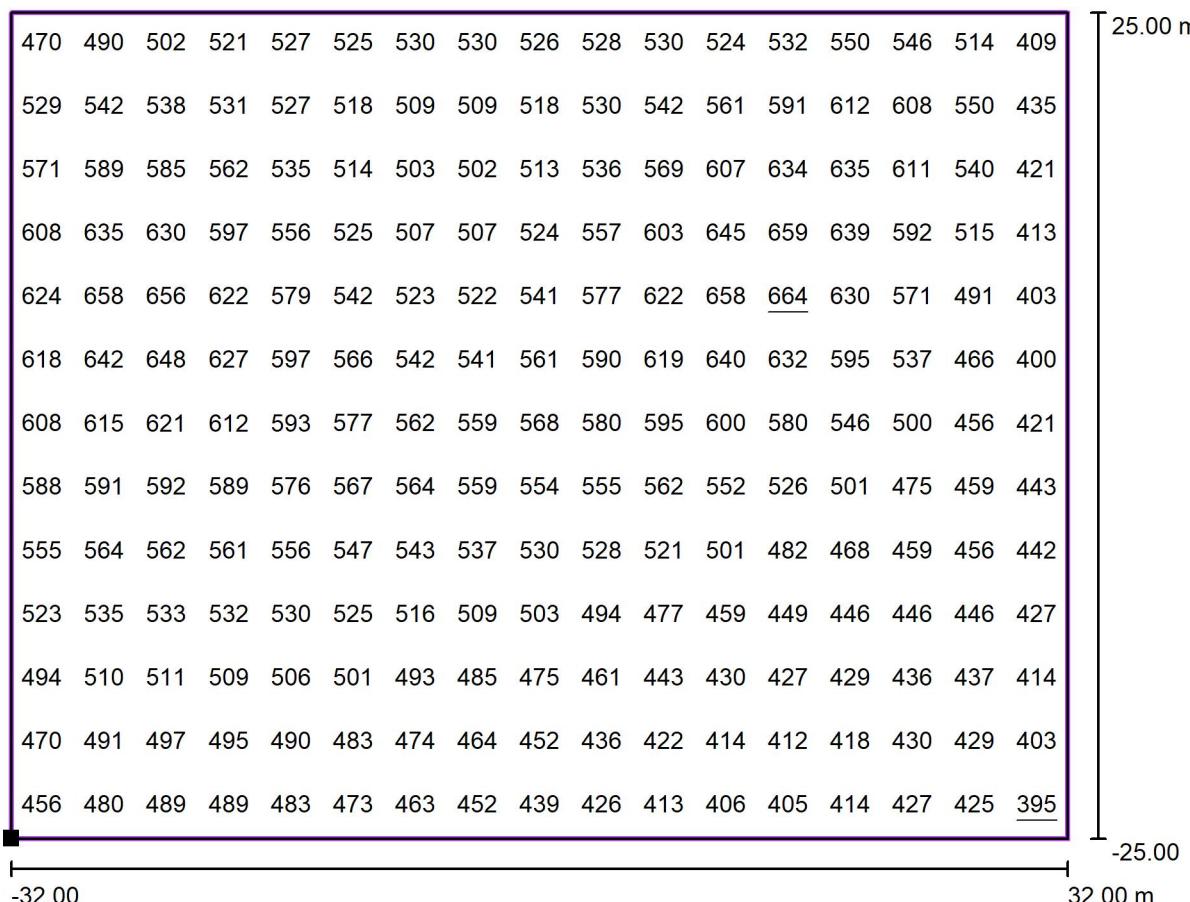

Wartości Lux, Skala 1 : 458

Położenie powierzchni w scenie zewnętrznej:

Zaznaczony punkt: (118.014 m, 185.802 m, 0.000 m)

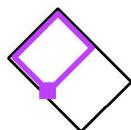

Siatka: 17 x 13 Punkty

E_m [lx]
525

E_{min} [lx]
395


E_{max} [lx]
664

E_{min} / E_m
0.75

E_{min} / E_{max}
0.60

Edytor
Telefon
faks
e-Mail

Boisko główne / 200Ix / Boisko do gry w piłkę nożną 1 Siatka obliczeniowa (PA) / Podsumowanie

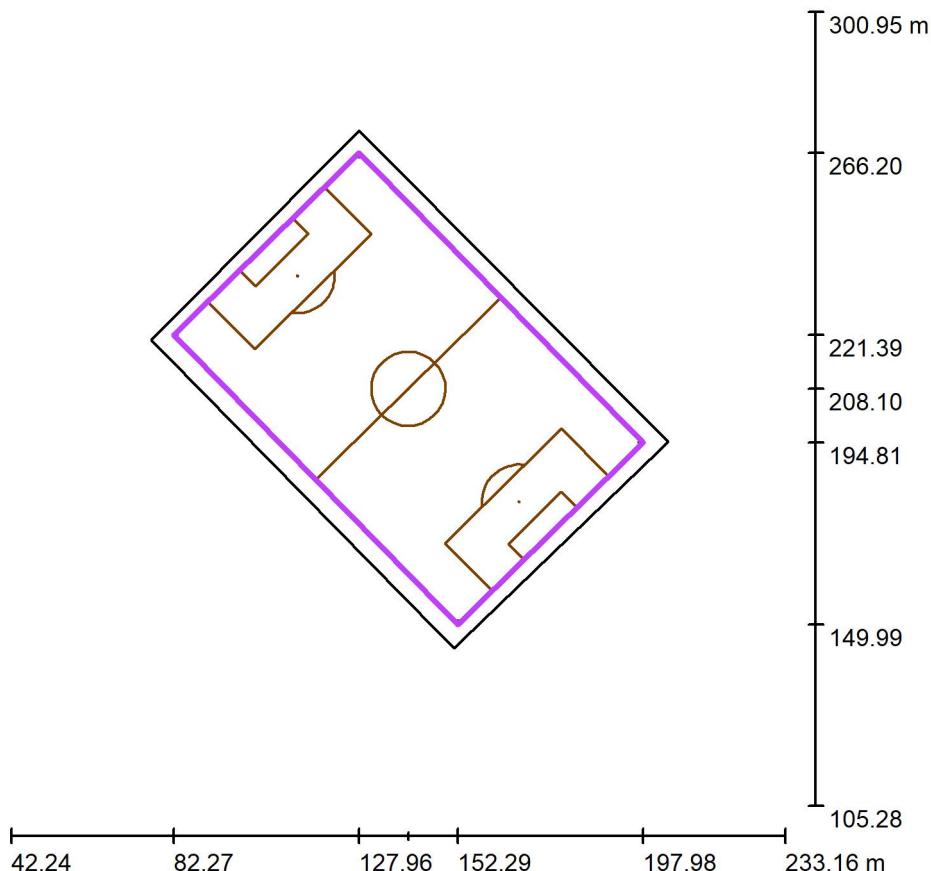

Skala 1 : 1866

Pozycja: (140.128 m, 208.098 m, 0.000 m)

Rozmiar: (100.000 m, 64.000 m)

Rotacja: (0.0°, 0.0°, -45.6°)

Typ: Normalna, Siatka: 19 x 13 Punkty

Należy do następujących obiektów sportowych: Boisko do gry w piłkę nożną 1

Zestawienie wyników


Nr.	Typ	E_m [lx]	E_{min} [lx]	E_{max} [lx]	E_{min} / E_m	E_{min} / E_{max}	$E_{h,m}/E_m$	W [m]	Kamera
1	pozioma	212	137	312	0.64	0.44	/	0.000	/

$E_{h,m}/E_m$ = Stosunek między średnim poziomym i pionowym natężeniem oświetlenia, W = Wysokość pomiaru



Edytor
Telefon
faks
e-Mail

Boisko główne / 200lx / 1/2 Boiska / Podsumowanie

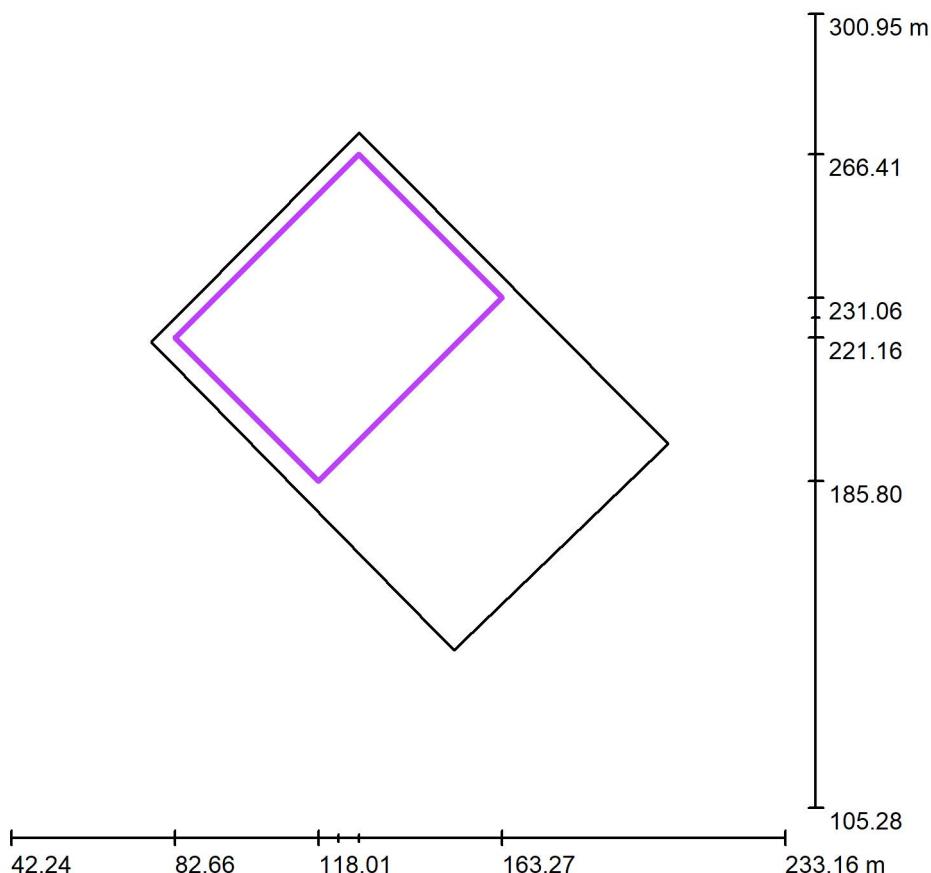

Skala 1 : 1866

Pozycja: (122.964 m, 226.107 m, 0.000 m)

Rozmiar: (64.000 m, 50.000 m)

Rotacja: (0.0°, 0.0°, 45.0°)

Typ: Normalna, Siatka: 17 x 13 Punkty

Należy do następujących obiektów sportowych: 1/2 Boiska


Zestawienie wyników

Nr.	Typ	E_m [lx]	E_{min} [lx]	E_{max} [lx]	E_{min} / E_m	E_{min} / E_{max}	$E_h m/E_m$	W [m]	Kamera
1	pozioma	212	131	316	0.62	0.41	/	0.000	/

$E_h m/E_m$ = Stosunek między średnim poziomym i pionowym natężeniem oświetlenia, W = Wysokość pomiaru

Edytor
Telefon
faks
e-Mail


Boisko główne / 200Ix / 1/2 Boiska / Grafika wartości (E, poziome)

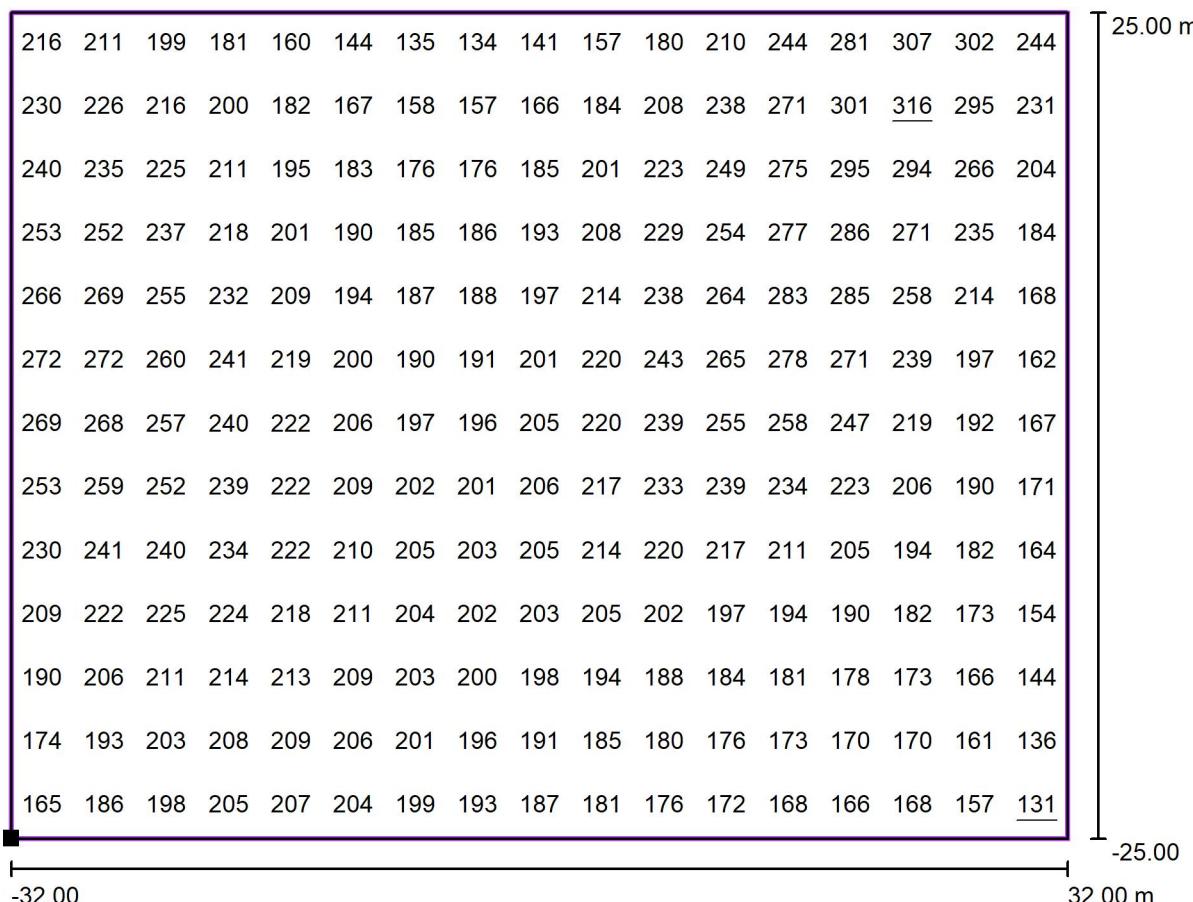

Wartości Lux, Skala 1 : 458

Położenie powierzchni w scenie zewnętrznej:

Zaznaczony punkt: (118.014 m, 185.802 m, 0.000 m)

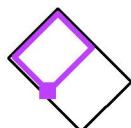

Siatka: 17 x 13 Punkty

E_m [lx]
212

E_{min} [lx]
131


E_{max} [lx]
316

E_{min} / E_m
0.62

E_{min} / E_{max}
0.41

Edytor
Telefon
faks
e-Mail

Boisko główne / 100Ix / Boisko do gry w piłkę nożną 1 Siatka obliczeniowa (PA) / Podsumowanie

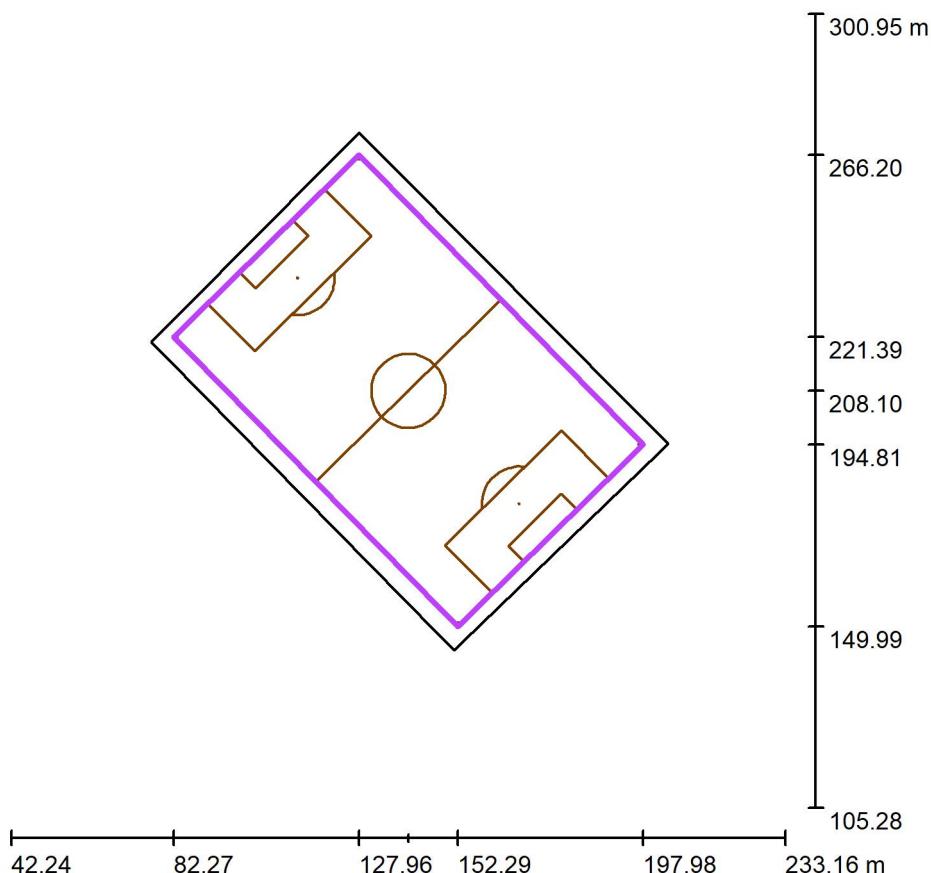

Skala 1 : 1866

Pozycja: (140.128 m, 208.098 m, 0.000 m)

Rozmiar: (100.000 m, 64.000 m)

Rotacja: (0.0°, 0.0°, -45.6°)

Typ: Normalna, Siatka: 19 x 13 Punkty

Należy do następujących obiektów sportowych: Boisko do gry w piłkę nożną 1

Zestawienie wyników


Nr.	Typ	E_m [lx]	E_{min} [lx]	E_{max} [lx]	E_{min} / E_m	E_{min} / E_{max}	$E_{h,m}/E_m$	W [m]	Kamera
1	pozioma	106	68	156	0.64	0.44	/	0.000	/

$E_{h,m}/E_m$ = Stosunek między średnim poziomym i pionowym natężeniem oświetlenia, W = Wysokość pomiaru



Edytor
Telefon
faks
e-Mail

Boisko główne / 100lx / 1/2 Boiska / Podsumowanie

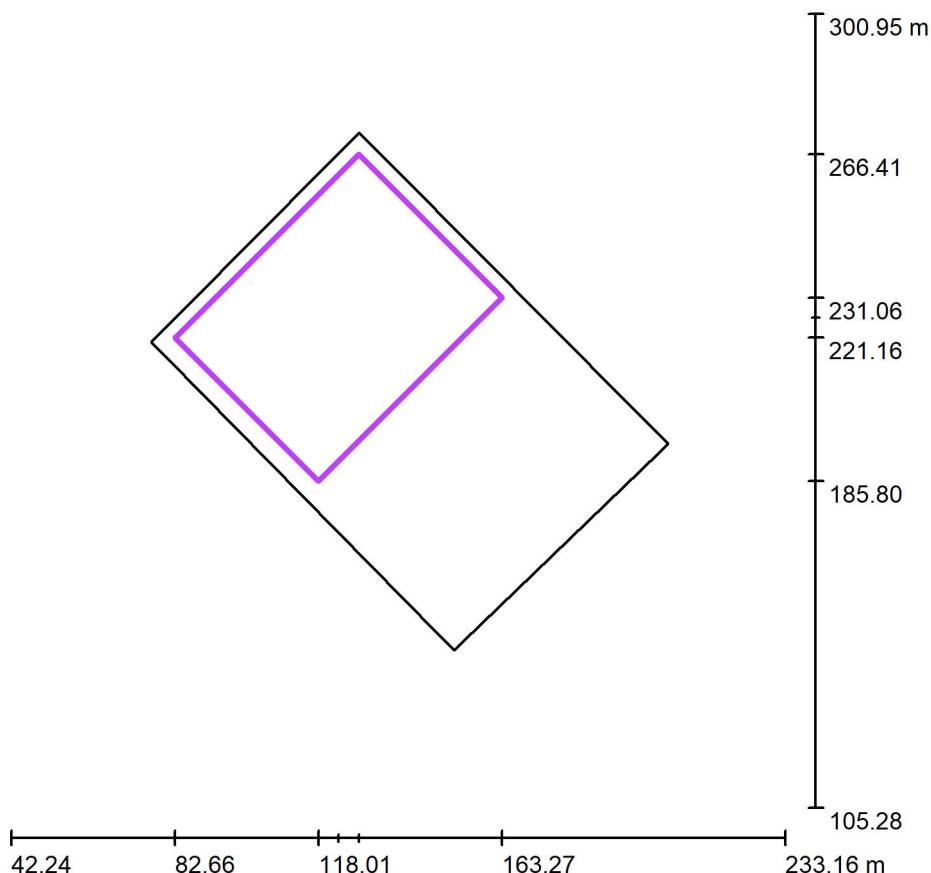

Skala 1 : 1866

Pozycja: (122.964 m, 226.107 m, 0.000 m)

Rozmiar: (64.000 m, 50.000 m)

Rotacja: (0.0°, 0.0°, 45.0°)

Typ: Normalna, Siatka: 17 x 13 Punkty

Należy do następujących obiektów sportowych: 1/2 Boiska


Zestawienie wyników

Nr.	Typ	E_m [lx]	E_{min} [lx]	E_{max} [lx]	E_{min} / E_m	E_{min} / E_{max}	$E_h m/E_m$	W [m]	Kamera
1	pozioma	106	65	158	0.62	0.41	/	0.000	/

$E_h m/E_m$ = Stosunek między średnim poziomym i pionowym natężeniem oświetlenia, W = Wysokość pomiaru

Edytor
Telefon
faks
e-Mail


Boisko główne / 100lx / 1/2 Boiska / Grafika wartości (E, poziome)

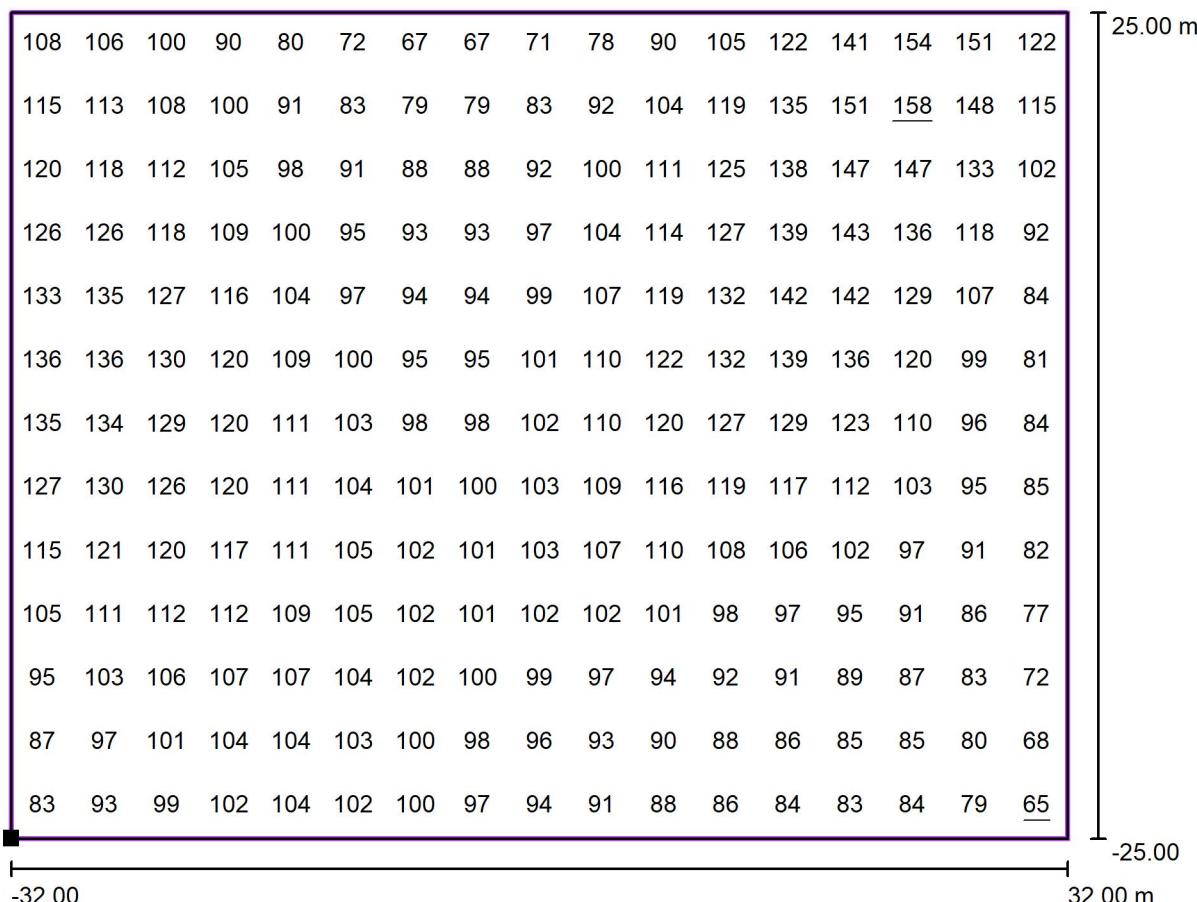

Wartości Lux, Skala 1 : 458

Położenie powierzchni w scenie zewnętrznej:

Zaznaczony punkt: (118.014 m, 185.802 m, 0.000 m)

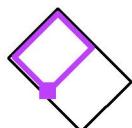

Siatka: 17 x 13 Punkty

E_m [lx]
106

E_{min} [lx]
65


E_{max} [lx]
158

E_{min} / E_m
0.62

E_{min} / E_{max}
0.41

Edytor
Telefon
faks
e-Mail

Boisko główne / 200lx _ 1/2 Boiska / Dane planowania

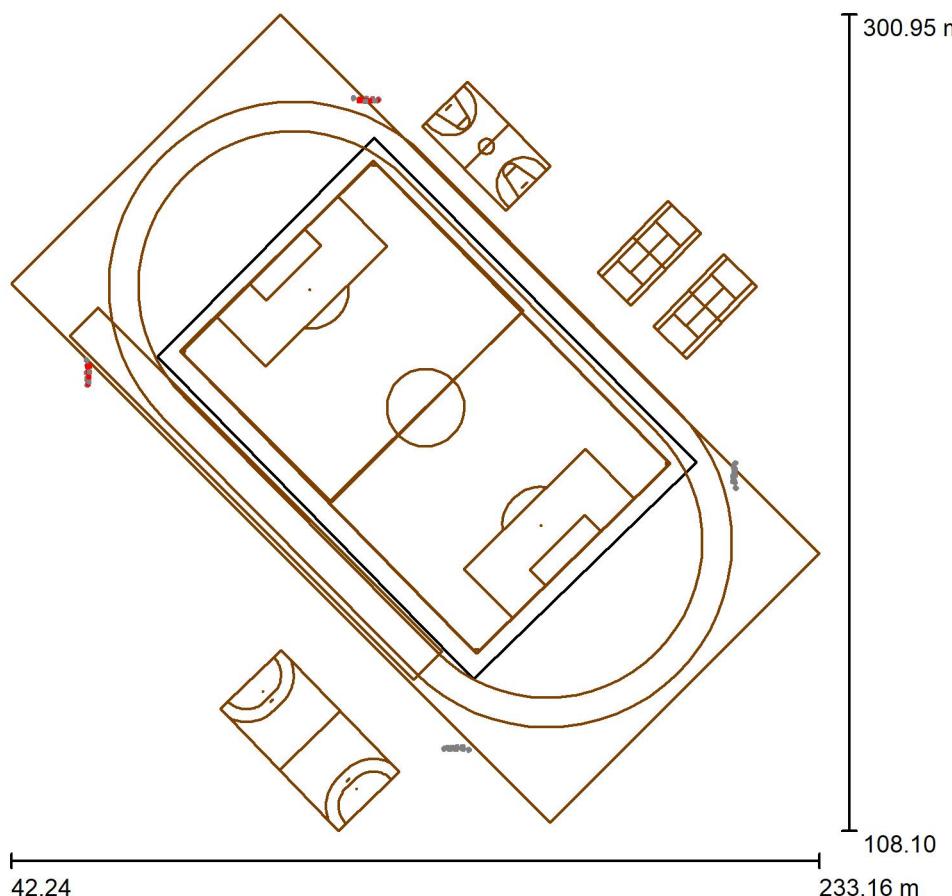

Współczynnik konserwacji: 0.85, ULR (Upward Light Ratio): 3.0%


Skala 1:1788

Wykaz opraw

Nr.	Ilość	Etykieta (Czynnik korekcyjny)	Φ (Oprawa) [lm]	Φ (Lampy) [lm]	P [W]
1	4	Disano Illuminazione SpA 3198 1300mA 5700K CRI90 Type A CLD S+L 3198 Forum LED - 3 MODULI - fascio stretto S (1.000)	137878	138097	1392.0
2	7	Disano Illuminazione SpA 3230 1300mA 5700K CRI90 Type A CLD S+L 3230 Forum LED - 3 MODULI - simmetrico MS (1.000)	149516	149603	1392.0
3	1	Disano Illuminazione SpA 3231 1300mA 5700K CRI90 Type A CLD S+L 3231 Forum LED - 3 MODULI - simmetrico M (1.000)	134417	134449	1392.0
			W sumie: 1732541	W sumie: 1734058	16704.0

Edytor
Telefon
faks
e-Mail

Boisko główne / 200Ix _ 1/2 Boiska / Oprawy sportowe (lista współrzędnych)

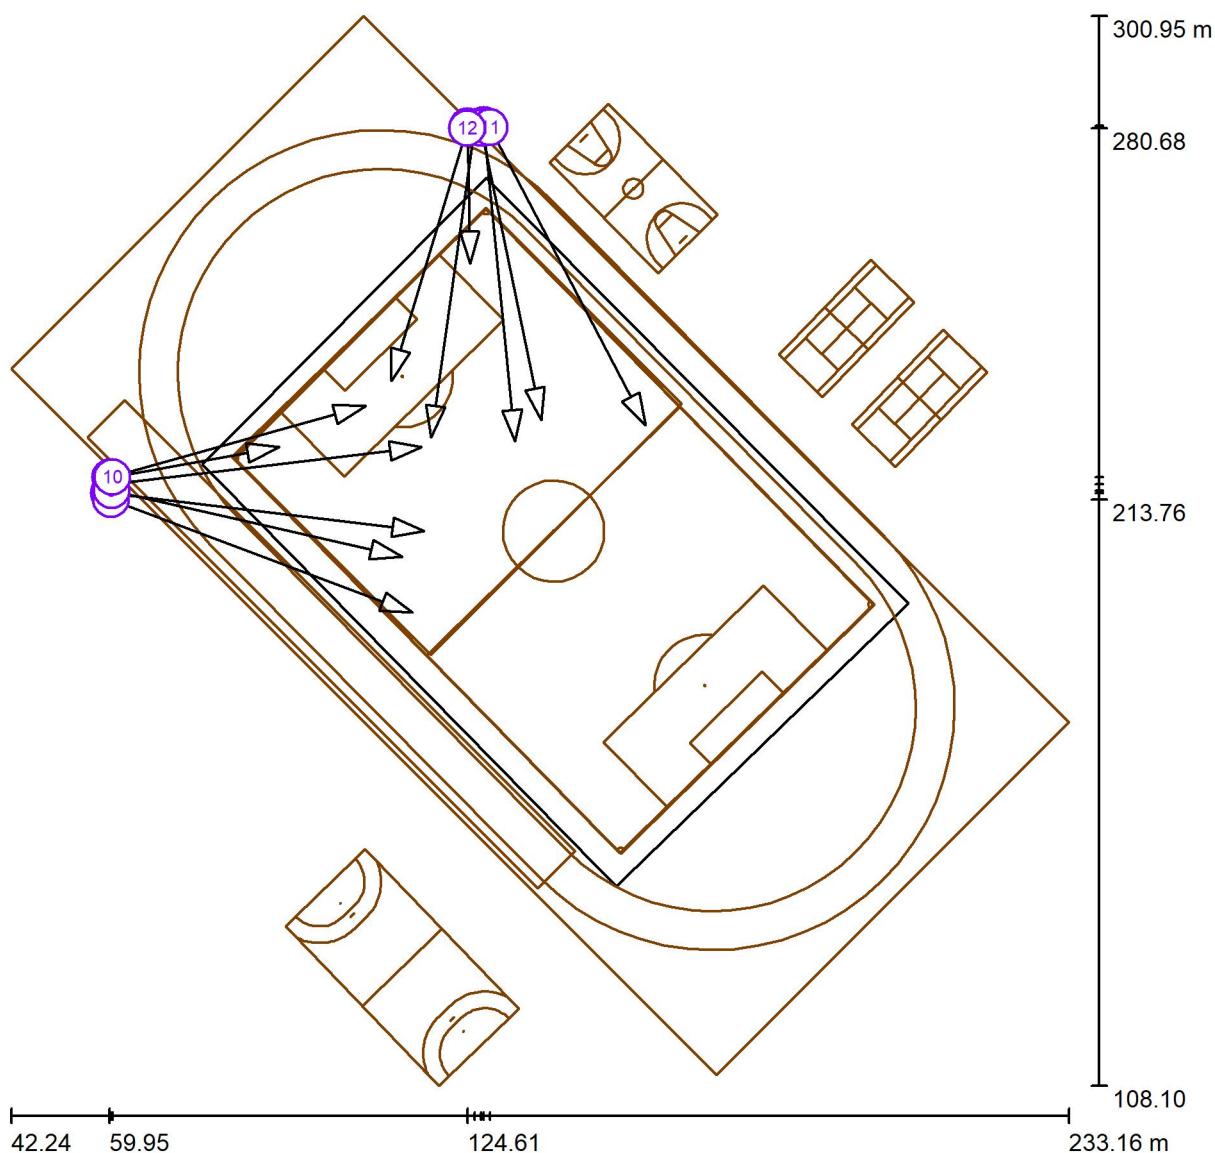

Skala 1 : 1365

Lista opraw sportowych

Oprawa	Indeks	Pozycja [m]	Punkt oświetlania [m]	Kąt oświetlania [°]	Ustawienie	Słup
		X Y Z	X Y Z			
Disano Illuminazione SpA 3198 1300mA 5700K CRI90 Type A CLD S+L 3198 Forum LED - 3 MODULI - fascio stretto S	1	59.952 214.910 27.000	116.787 208.130 0.000	25.3	(C 0, G IMax)	/
Disano Illuminazione SpA 3198 1300mA 5700K CRI90 Type A CLD S+L 3198 Forum LED - 3 MODULI - fascio stretto S	2	127.531 281.189 27.000	133.205 224.233 0.000	25.3	(C 0, G IMax)	/
Disano Illuminazione SpA 3198 1300mA 5700K CRI90 Type A CLD S+L 3198 Forum LED - 3 MODULI - fascio stretto S	3	60.252 213.761 26.000	114.634 193.374 0.000	24.1	(C 0, G IMax)	/

Disano Illuminazione
SpA 3230 1300mA
5700K CRI90 Type A
CLD S+L 3230 Forum
LED - 3 MODULI -
simmetrico MS

4 60.248 216.502 26.000 116.328 223.263 0.000

24.7 (C 0, G IMax) /

Edytor
Telefon
faks
e-Mail


Boisko główne / 200Ix _ 1/2 Boiska / Oprawy sportowe (lista współrzędnych)

Lista opraw sportowych

Oprawa	Indeks	Pozycja [m]			Punkt oświetlania [m]			Kąt oświetlania [°]	Ustawienie	Słup
		X	Y	Z	X	Y	Z			
Disano Illuminazione SpA 3230 1300mA 5700K CRI90 Type A CLD S+L 3230 Forum LED - 3 MODULI - simmetrico MS	5	125.933	280.923	26.000	118.084	224.985	0.000	24.7	(C 0, G IMax)	/
Disano Illuminazione SpA 3230 1300mA 5700K CRI90 Type A CLD S+L 3230 Forum LED - 3 MODULI - simmetrico MS	6	60.171	217.811	26.000	106.239	230.658	0.000	28.5	(C 0, G IMax)	/
Disano Illuminazione SpA 3230 1300mA 5700K CRI90 Type A CLD S+L 3230 Forum LED - 3 MODULI - simmetrico MS	7	124.626	281.026	26.000	110.887	235.216	0.000	28.5	(C 0, G IMax)	/
Disano Illuminazione SpA 3230 1300mA 5700K CRI90 Type A CLD S+L 3230 Forum LED - 3 MODULI - simmetrico MS	8	60.383	215.365	25.000	112.812	203.457	0.000	24.9	(C 0, G IMax)	/
Disano Illuminazione SpA 3230 1300mA 5700K CRI90 Type A CLD S+L 3230 Forum LED - 3 MODULI - simmetrico MS	9	127.067	280.766	25.000	137.955	228.116	0.000	24.9	(C 0, G IMax)	/
Disano Illuminazione SpA 3231 1300mA 5700K CRI90 Type A CLD S+L 3231 Forum LED - 3 MODULI - simmetrico M	10	60.516	217.822	25.000	90.571	223.223	0.000	39.3	(C 0, G IMax)	/
Disano Illuminazione SpA 3198 1300mA 5700K CRI90 Type A CLD S+L 3198 Forum LED - 3 MODULI - fascio stretto S	11	128.674	280.866	26.000	156.722	227.160	0.000	23.2	(C 0, G IMax)	/
Disano Illuminazione SpA 3230 1300mA 5700K CRI90 Type A CLD S+L 3230 Forum LED - 3 MODULI - simmetrico MS	12	124.608	280.681	25.000	125.049	256.357	0.000	45.8	(C 0, G IMax)	/

Edytor
Telefon
faks
e-Mail

Boisko główne / 200lx _ 1/2 Boiska / Boisko do gry w piłkę nożną 1 Siatka obliczeniowa (PA) / Podsumowanie

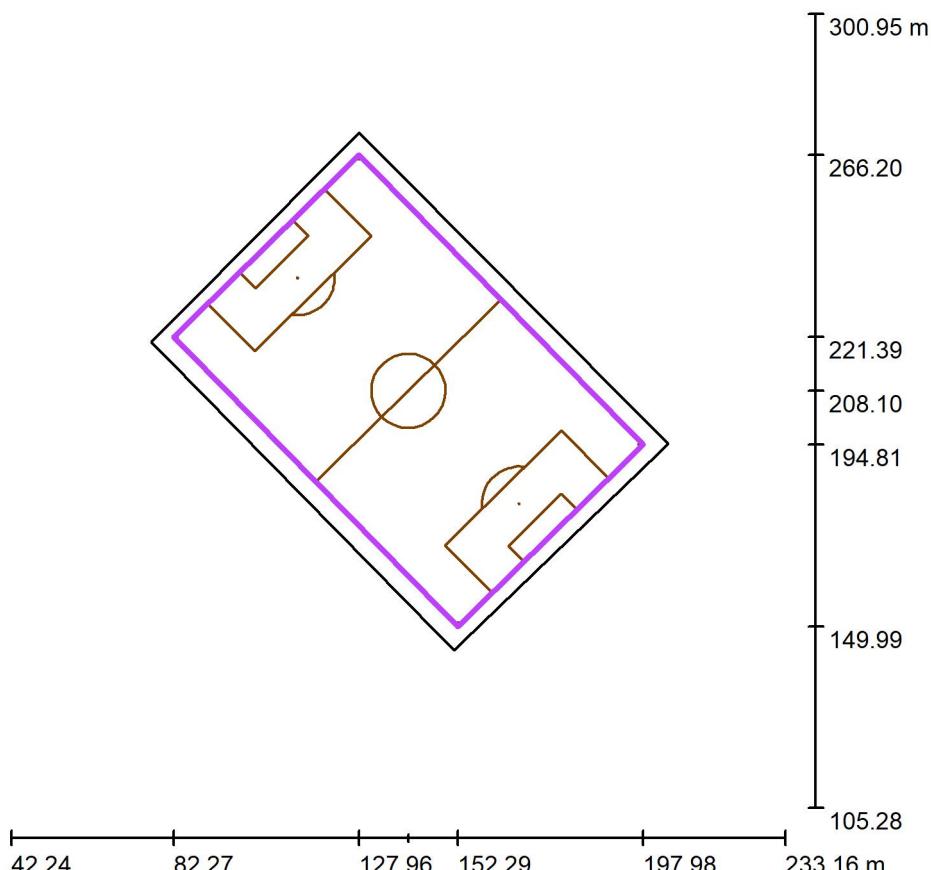

Skala 1 : 1866

Pozycja: (140.128 m, 208.098 m, 0.000 m)

Rozmiar: (100.000 m, 64.000 m)

Rotacja: (0.0°, 0.0°, -45.6°)

Typ: Normalna, Siatka: 19 x 13 Punkty

Należy do następujących obiektów sportowych: Boisko do gry w piłkę nożną 1

Zestawienie wyników


Nr.	Typ	E_m [lx]	E_{min} [lx]	E_{max} [lx]	E_{min} / E_m	E_{min} / E_{max}	$E_{h,m}/E_m$	W [m]	Kamera
1	pozioma	134	11	377	0.08	0.03	/	0.000	/

$E_{h,m}/E_m$ = Stosunek między średnim poziomym i pionowym natężeniem oświetlenia, W = Wysokość pomiaru



Edytor
Telefon
faks
e-Mail

Boisko główne / 200lx _ 1/2 Boiska / 1/2 Boiska / Podsumowanie

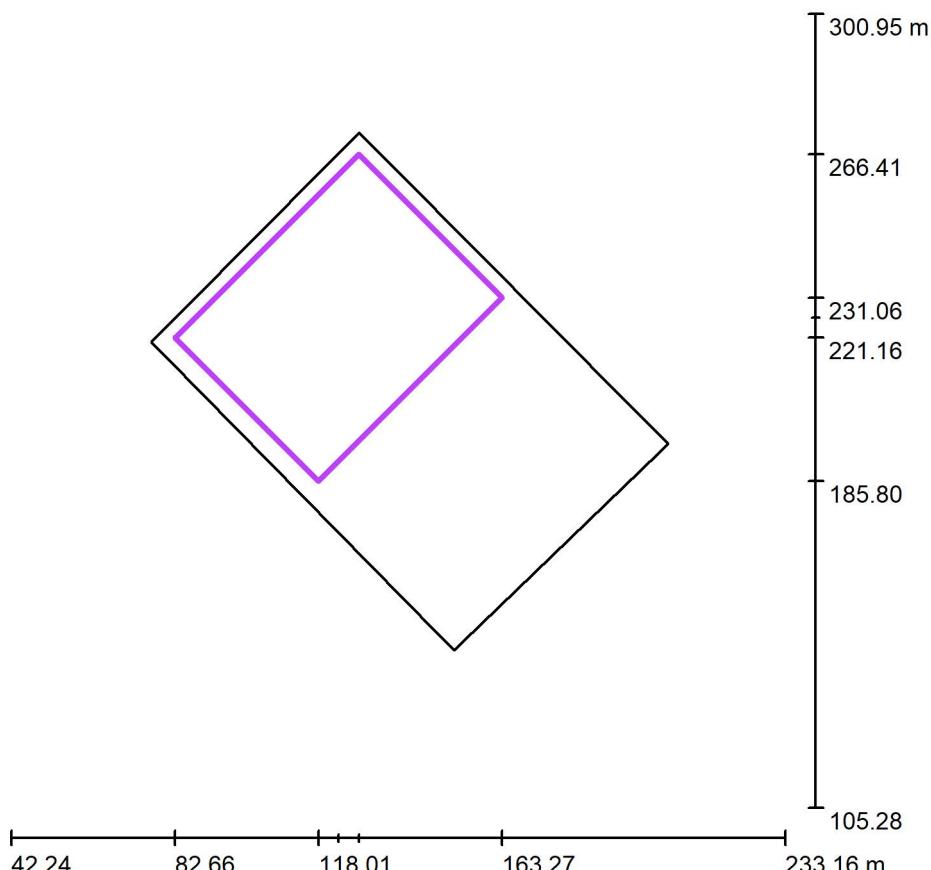

Skala 1 : 1866

Pozycja: (122.964 m, 226.107 m, 0.000 m)

Rozmiar: (64.000 m, 50.000 m)

Rotacja: (0.0°, 0.0°, 45.0°)

Typ: Normalna, Siatka: 17 x 13 Punkty

Należy do następujących obiektów sportowych: 1/2 Boiska


Zestawienie wyników

Nr.	Typ	E_m [lx]	E_{min} [lx]	E_{max} [lx]	E_{min} / E_m	E_{min} / E_{max}	$E_h m/E_m$	W [m]	Kamera
1	pozioma	220	92	380	0.42	0.24	/	0.000	/

$E_h m/E_m$ = Stosunek między średnim poziomym i pionowym natężeniem oświetlenia, W = Wysokość pomiaru

Edytor
Telefon
faks
e-Mail


Boisko główne / 200lx _ 1/2 Boiska / 1/2 Boiska / Grafika wartości (E, poziome)

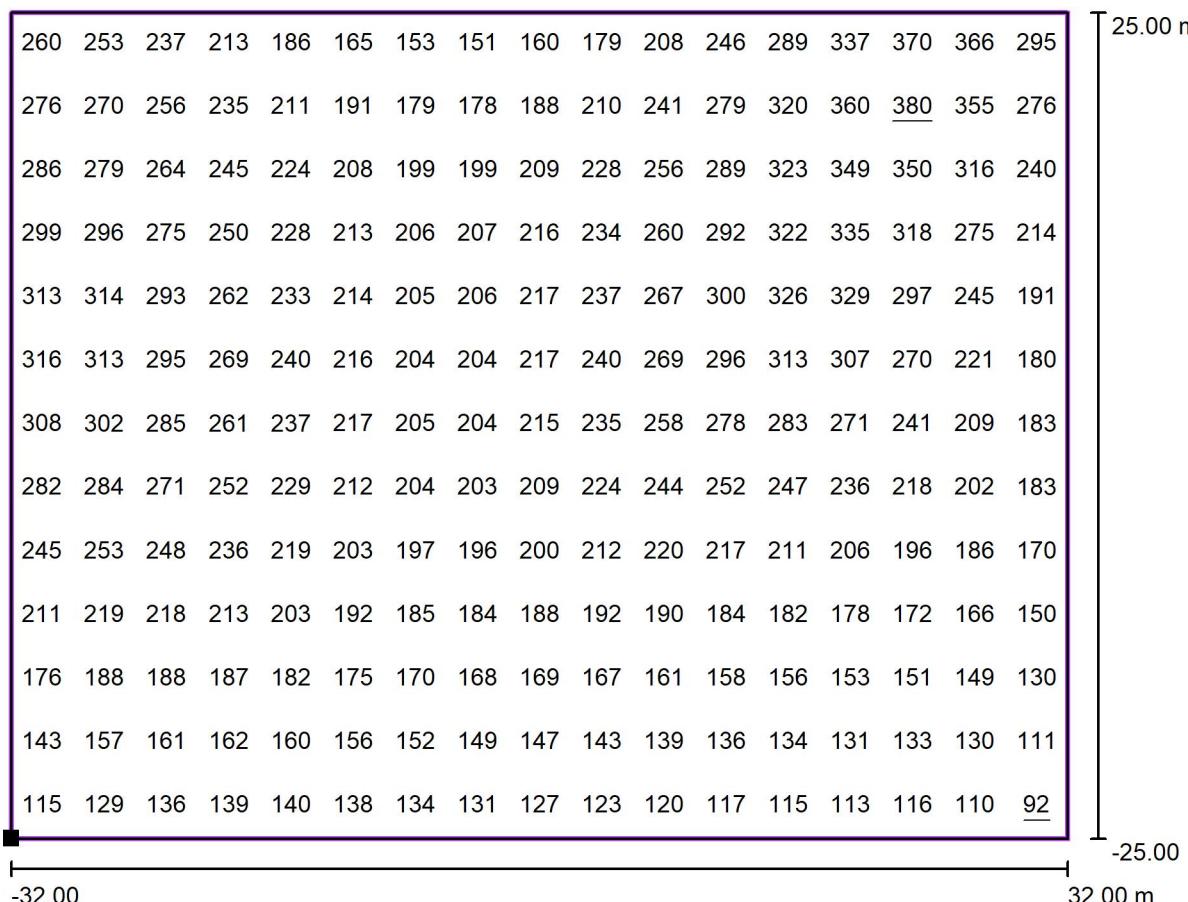

Wartości Lux, Skala 1 : 458

Położenie powierzchni w scenie zewnętrznej:

Zaznaczony punkt: (118.014 m, 185.802 m, 0.000 m)

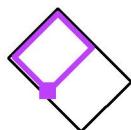

Siatka: 17 x 13 Punkty

E_m [lx]
220

E_{min} [lx]
92


E_{max} [lx]
380

E_{min} / E_m
0.42

E_{min} / E_{max}
0.24

Edytor
Telefon
faks
e-Mail

Boisko główne / 100lx _ 1/2 Boiska / Boisko do gry w piłkę nożną 1 Siatka obliczeniowa (PA) / Podsumowanie

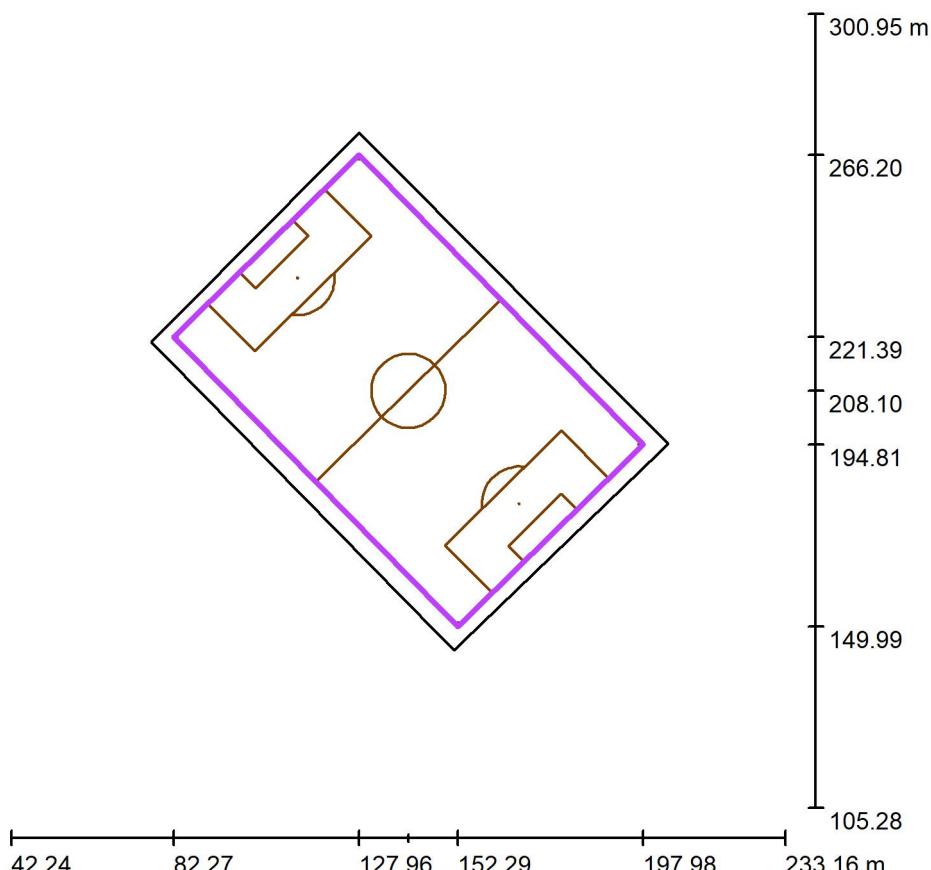

Skala 1 : 1866

Pozycja: (140.128 m, 208.098 m, 0.000 m)

Rozmiar: (100.000 m, 64.000 m)

Rotacja: (0.0°, 0.0°, -45.6°)

Typ: Normalna, Siatka: 19 x 13 Punkty

Należy do następujących obiektów sportowych: Boisko do gry w piłkę nożną 1

Zestawienie wyników


Nr.	Typ	E_m [lx]	E_{min} [lx]	E_{max} [lx]	E_{min} / E_m	E_{min} / E_{max}	$E_{h,m}/E_m$	W [m]	Kamera
1	pozioma	67	5.29	189	0.08	0.03	/	0.000	/

$E_{h,m}/E_m$ = Stosunek między średnim poziomym i pionowym natężeniem oświetlenia, W = Wysokość pomiaru



Edytor
Telefon
faks
e-Mail

Boisko główne / 100Ix _ 1/2 Boiska / 1/2 Boiska / Podsumowanie

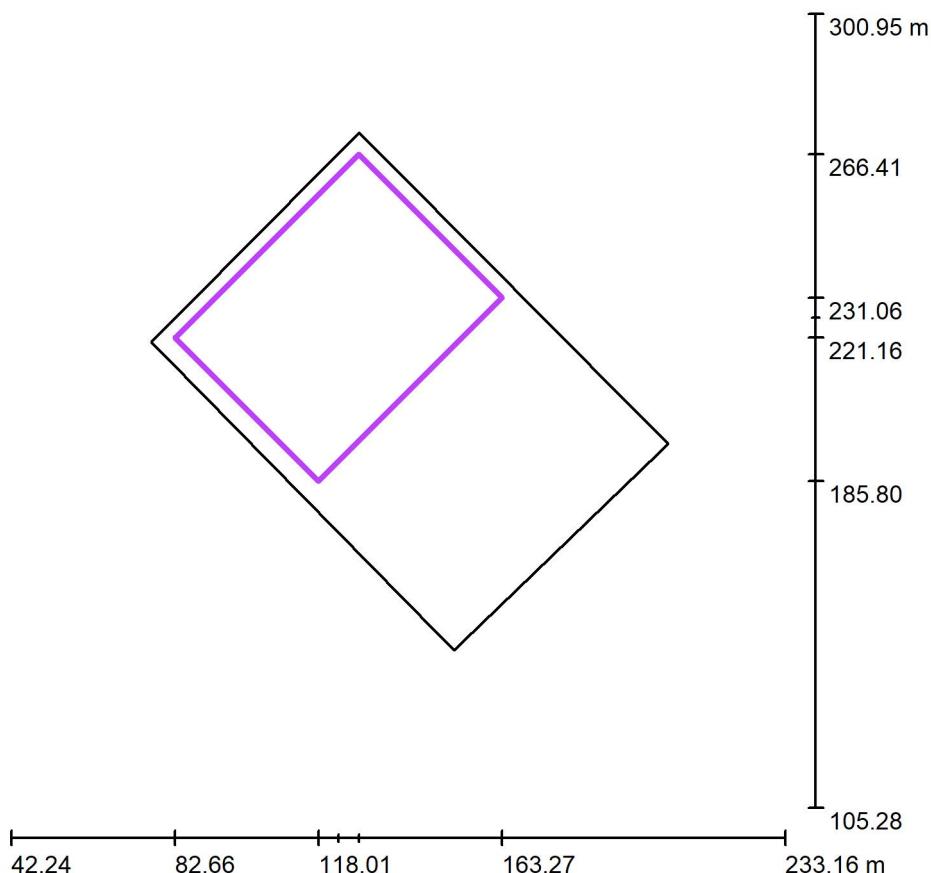

Skala 1 : 1866

Pozycja: (122.964 m, 226.107 m, 0.000 m)

Rozmiar: (64.000 m, 50.000 m)

Rotacja: (0.0°, 0.0°, 45.0°)

Typ: Normalna, Siatka: 17 x 13 Punkty

Należy do następujących obiektów sportowych: 1/2 Boiska


Zestawienie wyników

Nr.	Typ	E_m [lx]	E_{min} [lx]	E_{max} [lx]	E_{min} / E_m	E_{min} / E_{max}	$E_h m/E_m$	W [m]	Kamera
1	pozioma	110	46	190	0.42	0.24	/	0.000	/

$E_h m/E_m$ = Stosunek między średnim poziomym i pionowym natężeniem oświetlenia, W = Wysokość pomiaru

Edytor
Telefon
faks
e-Mail


Boisko główne / 100lx _ 1/2 Boiska / 1/2 Boiska / Grafika wartości (E, poziome)

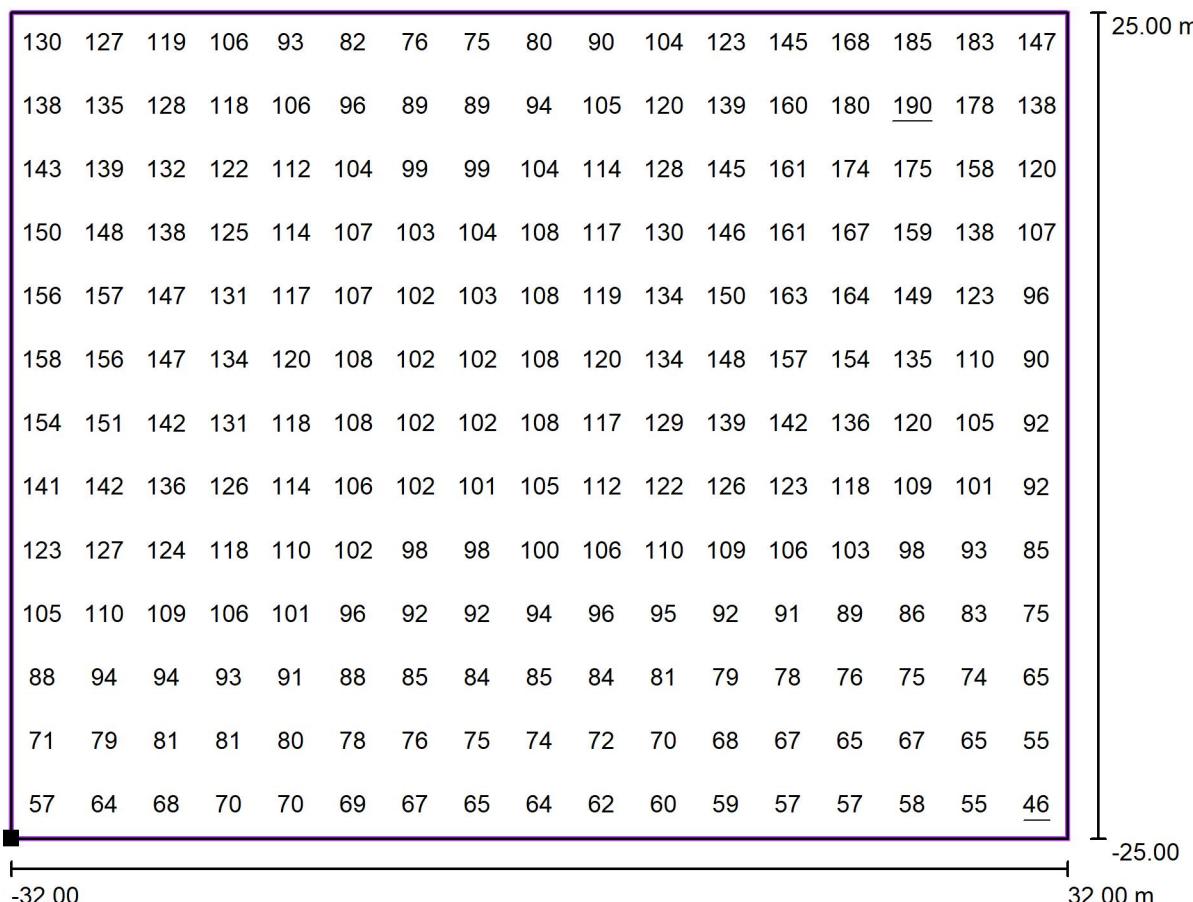

Wartości Lux, Skala 1 : 458

Położenie powierzchni w scenie zewnętrznej:

Zaznaczony punkt: (118.014 m, 185.802 m, 0.000 m)

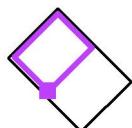

Siatka: 17 x 13 Punkty

E_m [lx]
110

E_{min} [lx]
46

E_{max} [lx]
190

E_{min} / E_m
0.42

E_{min} / E_{max}
0.24

Edytor
Telefon
faks
e-Mail


Lekkoatletyka / Uruchomienie grup sterowania

	1	2	3	4	5	6
I	100 %	/	/	/	/	0 %
II	/	60 %	/	/	/	0 %
III	/	/	60 %	/	/	0 %
IV	/	/	35 %	/	/	0 %
V	/	/	/	45 %	/	0 %
VI	/	/	/	/	100 %	0 %

Nr.	Scena świetlna	Nr.	Grupa sterowania
I	500lx	1	500lx
II	200lx	2	200lx
III	200lx Bieżnia	3	200lx Bieżnia
IV	Bieżnia 100lx	4	50lx Rekreacja
V	50lx Rekreacja	5	Meta500lx
VI	Pole Start/Meta	6	Wszystkie inne oprawy

Edytor
Telefon
faks
e-Mail

Lekkoatletyka / 500Ix / Dane planowania

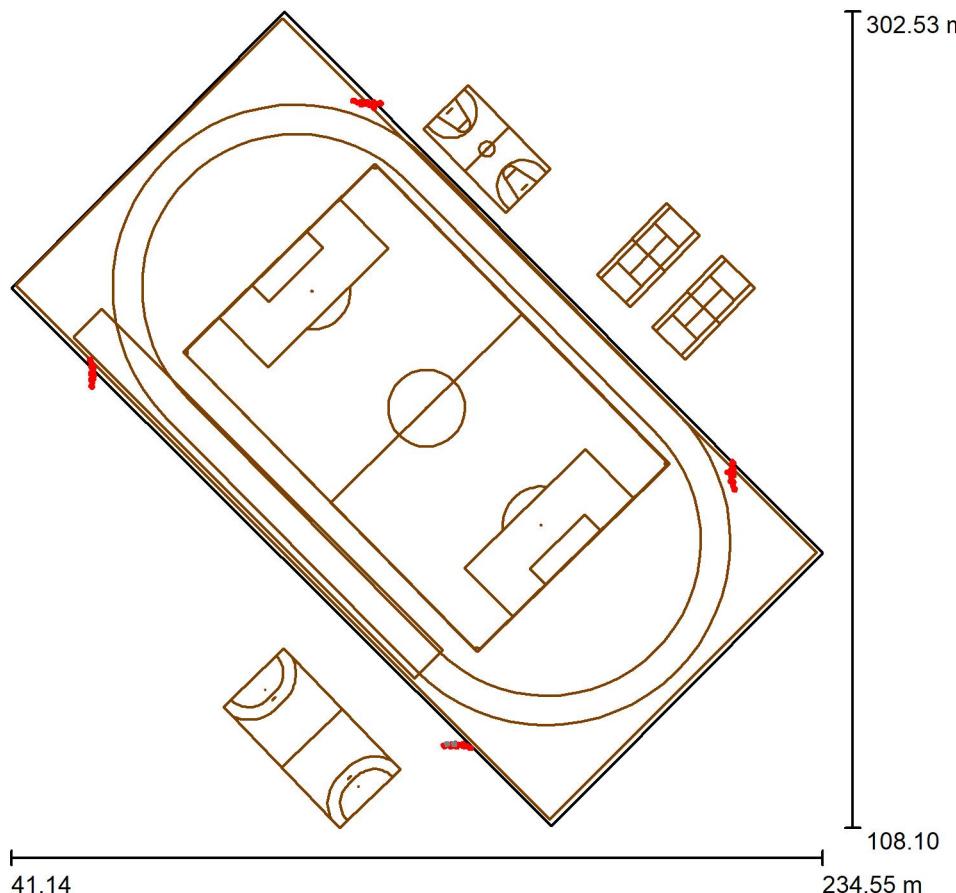

Współczynnik konserwacji: 0.85, ULR (Upward Light Ratio): 2.5%


Skala 1:1803

Wykaz opraw

Nr.	Ilość	Etykieta (Czynnik korekcyjny)	Φ (Oprawa) [lm]	Φ (Lampy) [lm]	P [W]
1	32	Disano Illuminazione SpA 3198 1300mA 5700K CRI90 Type A CLD S+L 3198 Forum LED - 3 MODULI - fascio stretto S (1.000)	137878	138097	1392.0
2	44	Disano Illuminazione SpA 3230 1300mA 5700K CRI90 Type A CLD S+L 3230 Forum LED - 3 MODULI - simmetrico MS (1.000)	149516	149603	1392.0
3	10	Disano Illuminazione SpA 3231 1300mA 5700K CRI90 Type A CLD S+L 3231 Forum LED - 3 MODULI - simmetrico M (1.000)	134417	134449	1392.0
			W sumie: 12334968	W sumie: 12346126	119712.0

Edytor
Telefon
faks
e-Mail

Lekkoatletyka / 500lx / Oprawy sportowe (lista współrzędnych)

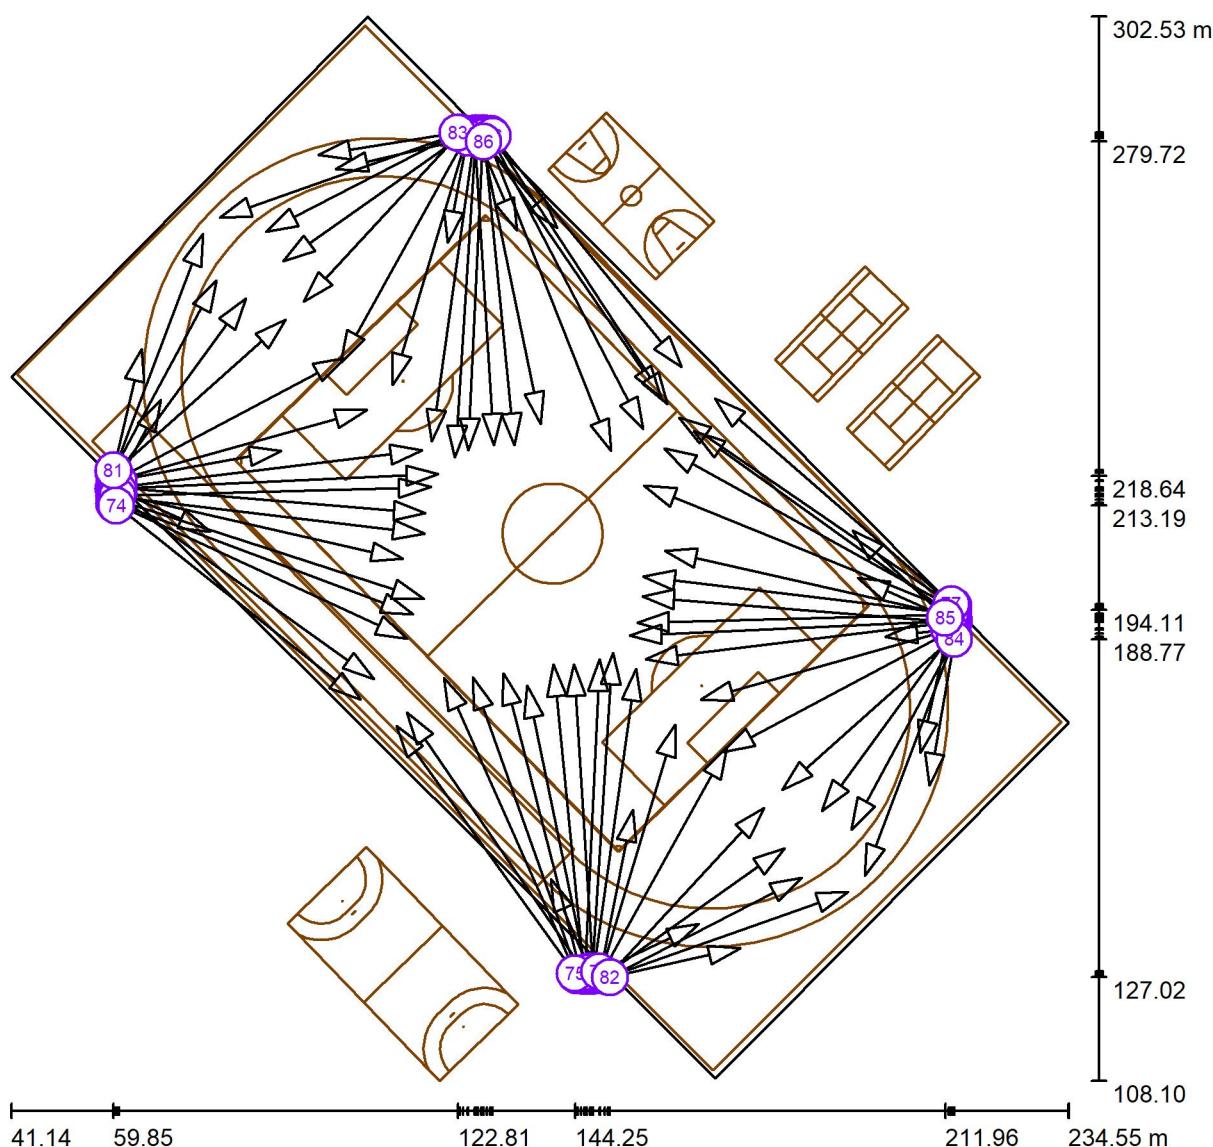

Skala 1 : 1383

Lista opraw sportowych

Oprawa	Indeks	Pozycja [m] X Y Z	Punkt oświetlania [m] X Y Z	Kąt oświetlania [°]	Ustawienie	Słup
Disano Illuminazione SpA 3198 1300mA 5700K CRI90 Type A CLD S+L 3198 Forum LED - 3 MODULI - fascio stretto S	1	60.023 213.531 27.000	113.627 188.925 0.000	24.6	(C 0, G IMax)	/
Disano Illuminazione SpA 3198 1300mA 5700K CRI90 Type A CLD S+L 3198 Forum LED - 3 MODULI - fascio stretto S	2	59.952 214.910 27.000	116.787 208.130 0.000	25.3	(C 0, G IMax)	/
Disano Illuminazione SpA 3198 1300mA 5700K CRI90 Type A CLD S+L 3198 Forum LED - 3 MODULI - fascio stretto S	3	145.959 127.215 27.000	140.285 184.171 0.000	25.3	(C 0, G IMax)	/

Disano Illuminazione
SpA 3198 1300mA
5700K CRI90 Type A
CLD S+L 3198 Forum
LED - 3 MODULI -
fascio stretto S

4 127.531 281.189 27.000 133.205 224.233 0.000

25.3 (C 0, G IMax) /

Edytor
Telefon
faks
e-Mail

Lekkoatletyka / 500lx / Oprawy sportowe (lista współrzędnych)

Lista opraw sportowych

Oprawa	Indeks	Pozycja [m]			Punkt oświetlania [m]			Kąt oświetlania [°]	Ustawienie	Słup
		X	Y	Z	X	Y	Z			
Disano Illuminazione SpA 3198 1300mA 5700K CRI90 Type A CLD S+L 3198 Forum LED - 3 MODULI - fascio stretto S	5	213.538	193.494	27.000	156.703	200.274	0.000	25.3	(C 0, G IMax)	/
Disano Illuminazione SpA 3198 1300mA 5700K CRI90 Type A CLD S+L 3198 Forum LED - 3 MODULI - fascio stretto S	6	59.916	216.289	27.000	119.194	218.964	0.000	24.5	(C 0, G IMax)	/
Disano Illuminazione SpA 3198 1300mA 5700K CRI90 Type A CLD S+L 3198 Forum LED - 3 MODULI - fascio stretto S	7	147.337	127.153	27.000	151.163	186.368	0.000	24.5	(C 0, G IMax)	/
Disano Illuminazione SpA 3198 1300mA 5700K CRI90 Type A CLD S+L 3198 Forum LED - 3 MODULI - fascio stretto S	8	126.153	281.251	27.000	122.327	222.036	0.000	24.5	(C 0, G IMax)	/
Disano Illuminazione SpA 3198 1300mA 5700K CRI90 Type A CLD S+L 3198 Forum LED - 3 MODULI - fascio stretto S	9	213.574	192.115	27.000	154.296	189.440	0.000	24.5	(C 0, G IMax)	/
Disano Illuminazione SpA 3198 1300mA 5700K CRI90 Type A CLD S+L 3198 Forum LED - 3 MODULI - fascio stretto S	10	60.055	217.853	27.000	102.284	240.231	0.000	29.5	(C 0, G IMax)	/
Disano Illuminazione SpA 3198 1300mA 5700K CRI90 Type A CLD S+L 3198 Forum LED - 3 MODULI - fascio stretto S	11	148.904	127.261	27.000	172.098	169.048	0.000	29.5	(C 0, G IMax)	/
Disano Illuminazione SpA 3198 1300mA 5700K CRI90 Type A CLD S+L 3198 Forum LED - 3 MODULI - fascio stretto S	12	124.586	281.143	27.000	101.392	239.356	0.000	29.5	(C 0, G IMax)	/
Disano Illuminazione SpA 3198 1300mA 5700K CRI90 Type A CLD S+L 3198 Forum LED - 3 MODULI - fascio stretto S	13	213.435	190.551	27.000	171.206	168.173	0.000	29.5	(C 0, G IMax)	/
Disano Illuminazione SpA 3230 1300mA 5700K CRI90 Type A CLD S+L 3230 Forum LED - 3 MODULI - simetryczne MS	14	59.849	219.577	27.000	78.685	254.409	0.000	34.3	(C 0, G IMax)	/
Disano Illuminazione SpA 3230 1300mA 5700K CRI90 Type A CLD S+L 3230 Forum LED - 3 MODULI - simetryczne MS	15	150.623	127.022	27.000	185.815	145.178	0.000	34.3	(C 0, G IMax)	/
Disano Illuminazione SpA 3230 1300mA 5700K CRI90 Type A CLD S+L 3230 Forum LED - 3 MODULI - simetryczne MS	16	122.867	281.382	27.000	87.675	263.226	0.000	34.3	(C 0, G IMax)	/

LED - 3 MODULI - simmetrico MS													
Disano Illuminazione SpA 3230 1300mA 5700K CRI90 Type A CLD S+L 3230 Forum LED - 3 MODULI - simmetrico MS	17	213.641	188.827	27.000	194.805	153.995	0.000	34.3	(C 0, G IMax)	/			
Disano Illuminazione SpA 3198 1300mA 5700K CRI90 Type A CLD S+L 3198 Forum LED - 3 MODULI - fascio stretto S	18	60.252	213.761	26.000	114.634	193.374	0.000	24.1	(C 0, G IMax)	/			
Disano Illuminazione SpA 3230 1300mA 5700K CRI90 Type A CLD S+L 3230 Forum LED - 3 MODULI - simmetrico MS	19	60.094	215.040	26.000	117.892	216.579	0.000	24.2	(C 0, G IMax)	/			
Disano Illuminazione SpA 3230 1300mA 5700K CRI90 Type A CLD S+L 3230 Forum LED - 3 MODULI - simmetrico MS	20	146.092	127.355	26.000	148.753	185.112	0.000	24.2	(C 0, G IMax)	/			
Disano Illuminazione SpA 3230 1300mA 5700K CRI90 Type A CLD S+L 3230 Forum LED - 3 MODULI - simmetrico MS	21	127.398	281.049	26.000	124.737	223.292	0.000	24.2	(C 0, G IMax)	/			
Disano Illuminazione SpA 3230 1300mA 5700K CRI90 Type A CLD S+L 3230 Forum LED - 3 MODULI - simmetrico MS	22	213.396	193.364	26.000	155.598	191.825	0.000	24.2	(C 0, G IMax)	/			
Disano Illuminazione SpA 3230 1300mA 5700K CRI90 Type A CLD S+L 3230 Forum LED - 3 MODULI - simmetrico MS	23	60.248	216.502	26.000	116.328	223.263	0.000	24.7	(C 0, G IMax)	/			
Disano Illuminazione SpA 3230 1300mA 5700K CRI90 Type A CLD S+L 3230 Forum LED - 3 MODULI - simmetrico MS	24	147.557	127.481	26.000	155.406	183.419	0.000	24.7	(C 0, G IMax)	/			
Disano Illuminazione SpA 3230 1300mA 5700K CRI90 Type A CLD S+L 3230 Forum LED - 3 MODULI - simmetrico MS	25	125.933	280.923	26.000	118.084	224.985	0.000	24.7	(C 0, G IMax)	/			
Disano Illuminazione SpA 3230 1300mA 5700K CRI90 Type A CLD S+L 3230 Forum LED - 3 MODULI - simmetrico MS	26	213.242	191.902	26.000	157.162	185.141	0.000	24.7	(C 0, G IMax)	/			
Disano Illuminazione SpA 3230 1300mA 5700K CRI90 Type A CLD S+L 3230 Forum LED - 3 MODULI - simmetrico MS	27	60.171	217.811	26.000	106.239	230.658	0.000	28.5	(C 0, G IMax)	/			
Disano Illuminazione SpA 3230 1300mA 5700K CRI90 Type A CLD S+L 3230 Forum LED - 3 MODULI - simmetrico MS	28	148.864	127.378	26.000	162.603	173.188	0.000	28.5	(C 0, G IMax)	/			
Disano Illuminazione SpA 3230 1300mA 5700K CRI90 Type A CLD S+L 3230 Forum LED - 3 MODULI - simmetrico MS	29	124.626	281.026	26.000	110.887	235.216	0.000	28.5	(C 0, G IMax)	/			
Disano Illuminazione SpA 3230 1300mA 5700K CRI90 Type A CLD S+L 3230 Forum LED - 3 MODULI - simmetrico MS	30	213.319	190.593	26.000	167.251	177.746	0.000	28.5	(C 0, G IMax)	/			

Disano Illuminazione

SpA 3230 1300mA 5700K CRI90 Type A CLD S+L 3230 Forum LED - 3 MODULI - simmetrico MS	31	59.940	219.196	26.000	91.313	247.162	0.000	31.7	(C 0, G IMax)	/
Disano Illuminazione SpA 3230 1300mA 5700K CRI90 Type A CLD S+L 3230 Forum LED - 3 MODULI - simmetrico MS	32	150.244	127.120	26.000	178.814	157.944	0.000	31.7	(C 0, G IMax)	/
Disano Illuminazione SpA 3230 1300mA 5700K CRI90 Type A CLD S+L 3230 Forum LED - 3 MODULI - simmetrico MS	33	123.246	281.284	26.000	94.676	250.460	0.000	31.7	(C 0, G IMax)	/
Disano Illuminazione SpA 3230 1300mA 5700K CRI90 Type A CLD S+L 3230 Forum LED - 3 MODULI - simmetrico MS	34	213.550	189.208	26.000	182.177	161.242	0.000	31.7	(C 0, G IMax)	/
Disano Illuminazione SpA 3230 1300mA 5700K CRI90 Type A CLD S+L 3230 Forum LED - 3 MODULI - simmetrico MS	35	60.383	214.295	25.000	116.691	196.119	0.000	22.9	(C 0, G IMax)	/
Disano Illuminazione SpA 3230 1300mA 5700K CRI90 Type A CLD S+L 3230 Forum LED - 3 MODULI - simmetrico MS	36	60.383	215.365	25.000	112.812	203.457	0.000	24.9	(C 0, G IMax)	/
Disano Illuminazione SpA 3230 1300mA 5700K CRI90 Type A CLD S+L 3230 Forum LED - 3 MODULI - simmetrico MS	37	146.423	127.638	25.000	135.535	180.288	0.000	24.9	(C 0, G IMax)	/
Disano Illuminazione SpA 3230 1300mA 5700K CRI90 Type A CLD S+L 3230 Forum LED - 3 MODULI - simmetrico MS	38	127.067	280.766	25.000	137.955	228.116	0.000	24.9	(C 0, G IMax)	/
Disano Illuminazione SpA 3230 1300mA 5700K CRI90 Type A CLD S+L 3230 Forum LED - 3 MODULI - simmetrico MS	39	213.107	193.039	25.000	160.678	204.947	0.000	24.9	(C 0, G IMax)	/
Disano Illuminazione SpA 3230 1300mA 5700K CRI90 Type A CLD S+L 3230 Forum LED - 3 MODULI - simmetrico MS	40	60.583	216.502	25.000	116.901	211.856	0.000	23.9	(C 0, G IMax)	/

Edytor
Telefon
faks
e-Mail

Lekkoatletyka / 500lx / Oprawy sportowe (lista współrzędnych)

Lista opraw sportowych

Oprawa	Indeks	Pozycja [m]			Punkt oświetlania [m]			Kąt oświetlania [°]	Ustawienie	Słup
		X	Y	Z	X	Y	Z			
Disano Illuminazione SpA 3230 1300mA 5700K CRI90 Type A CLD S+L 3230 Forum LED - 3 MODULI - simmetrico MS	41	147.563	127.815	25.000	144.012	184.213	0.000	23.9	(C 0, G IMax)	/
Disano Illuminazione SpA 3230 1300mA 5700K CRI90 Type A CLD S+L 3230 Forum LED - 3 MODULI - simmetrico MS	42	125.927	280.589	25.000	129.478	224.191	0.000	23.9	(C 0, G IMax)	/
Disano Illuminazione SpA 3230 1300mA 5700K CRI90 Type A CLD S+L 3230 Forum LED - 3 MODULI - simmetrico MS	43	212.907	191.902	25.000	156.589	196.548	0.000	23.9	(C 0, G IMax)	/
Disano Illuminazione SpA 3231 1300mA 5700K CRI90 Type A CLD S+L 3231 Forum LED - 3 MODULI - simmetrico M	44	60.516	217.822	25.000	90.571	223.223	0.000	39.3	(C 0, G IMax)	/
Disano Illuminazione SpA 3198 1300mA 5700K CRI90 Type A CLD S+L 3198 Forum LED - 3 MODULI - fascio stretto S	45	144.582	127.313	27.000	120.323	181.698	0.000	24.4	(C 0, G IMax)	/
Disano Illuminazione SpA 3198 1300mA 5700K CRI90 Type A CLD S+L 3198 Forum LED - 3 MODULI - fascio stretto S	46	128.908	281.091	27.000	161.153	231.769	0.000	24.6	(C 0, G IMax)	/
Disano Illuminazione SpA 3198 1300mA 5700K CRI90 Type A CLD S+L 3198 Forum LED - 3 MODULI - fascio stretto S	47	213.467	194.873	27.000	163.300	229.303	0.000	23.9	(C 0, G IMax)	/
Disano Illuminazione SpA 3198 1300mA 5700K CRI90 Type A CLD S+L 3198 Forum LED - 3 MODULI - fascio stretto S	48	144.816	127.538	26.000	125.515	181.818	0.000	24.3	(C 0, G IMax)	/
Disano Illuminazione SpA 3198 1300mA 5700K CRI90 Type A CLD S+L 3198 Forum LED - 3 MODULI - fascio stretto S	49	128.674	280.866	26.000	156.722	227.160	0.000	23.2	(C 0, G IMax)	/
Disano Illuminazione SpA 3198 1300mA 5700K CRI90 Type A CLD S+L 3198 Forum LED - 3 MODULI - fascio stretto S	50	213.238	194.643	26.000	160.600	223.610	0.000	23.4	(C 0, G IMax)	/
Disano Illuminazione SpA 3230 1300mA 5700K CRI90 Type A CLD S+L 3230 Forum LED - 3 MODULI - simmetrico MS	51	145.353	127.658	25.000	131.184	182.593	0.000	23.8	(C 0, G IMax)	/
Disano Illuminazione SpA 3230 1300mA 5700K CRI90 Type A CLD S+L 3230 Forum	52	128.137	280.746	25.000	150.892	223.174	0.000	22.0	(C 0, G IMax)	/

LED - 3 MODULI - simmetrico MS													
Disano Illuminazione SpA 3230 1300mA													
5700K CRI90 Type A CLD S+L 3230 Forum LED - 3 MODULI - simmetrico MS	53	213.107	194.109	25.000	156.864	216.879	0.000		22.4	(C 0, G IMax)	/		
Disano Illuminazione SpA 3231 1300mA													
5700K CRI90 Type A CLD S+L 3231 Forum LED - 3 MODULI - simmetrico M	54	148.882	127.723	25.000	154.866	157.667	0.000		39.3	(C 0, G IMax)	/		
Disano Illuminazione SpA 3231 1300mA													
5700K CRI90 Type A CLD S+L 3231 Forum LED - 3 MODULI - simmetrico M	55	124.608	280.681	25.000	120.996	261.247	0.000		51.7	(C 0, G IMax)	/		
Disano Illuminazione SpA 3231 1300mA													
5700K CRI90 Type A CLD S+L 3231 Forum LED - 3 MODULI - simmetrico M	56	212.974	190.582	25.000	201.029	189.243	0.000		64.3	(C 0, G IMax)	/		
Disano Illuminazione SpA 3198 1300mA													
5700K CRI90 Type A CLD S+L 3198 Forum LED - 3 MODULI - fascio stretto S	57	59.901	219.273	25.000	76.276	262.900	0.000		28.2	(C 0, G IMax)	/		
Disano Illuminazione SpA 3198 1300mA													
5700K CRI90 Type A CLD S+L 3198 Forum LED - 3 MODULI - fascio stretto S	58	150.321	127.080	25.000	194.257	142.604	0.000		28.2	(C 0, G IMax)	/		
Disano Illuminazione SpA 3198 1300mA													
5700K CRI90 Type A CLD S+L 3198 Forum LED - 3 MODULI - fascio stretto S	59	123.169	281.324	25.000	79.233	265.800	0.000		28.2	(C 0, G IMax)	/		
Disano Illuminazione SpA 3198 1300mA													
5700K CRI90 Type A CLD S+L 3198 Forum LED - 3 MODULI - fascio stretto S	60	213.589	189.131	25.000	197.214	145.504	0.000		28.2	(C 0, G IMax)	/		
Disano Illuminazione SpA 3230 1300mA													
5700K CRI90 Type A CLD S+L 3230 Forum LED - 3 MODULI - simmetrico MS	61	60.254	218.637	24.000	84.036	251.060	0.000		30.8	(C 0, G IMax)	/		
Disano Illuminazione SpA 3230 1300mA													
5700K CRI90 Type A CLD S+L 3230 Forum LED - 3 MODULI - simmetrico MS	62	149.691	127.445	24.000	182.570	150.593	0.000		30.8	(C 0, G IMax)	/		
Disano Illuminazione SpA 3230 1300mA													
5700K CRI90 Type A CLD S+L 3230 Forum LED - 3 MODULI - simmetrico MS	63	123.799	280.959	24.000	90.920	257.811	0.000		30.8	(C 0, G IMax)	/		
Disano Illuminazione SpA 3230 1300mA													
5700K CRI90 Type A CLD S+L 3230 Forum LED - 3 MODULI - simmetrico MS	64	213.236	189.767	24.000	189.454	157.344	0.000		30.8	(C 0, G IMax)	/		
Disano Illuminazione SpA 3231 1300mA													
5700K CRI90 Type A CLD S+L 3231 Forum LED - 3 MODULI - simmetrico M	65	60.839	217.662	24.000	68.527	232.592	0.000		55.0	(C 0, G IMax)	/		
Disano Illuminazione SpA 3230 1300mA													
5700K CRI90 Type A CLD S+L 3230 Forum LED - 3 MODULI - simmetrico MS	66	60.799	215.907	24.000	77.527	208.394	0.000		52.6	(C 0, G IMax)	/		

Disano Illuminazione

SpA 3230 1300mA 5700K CRI90 Type A CLD S+L 3230 Forum LED - 3 MODULI - simmetrico MS	67	146.973	128.043	24.000	139.786	144.914	0.000	52.6	(C 0, G IMax)	/
Disano Illuminazione SpA 3230 1300mA 5700K CRI90 Type A CLD S+L 3230 Forum LED - 3 MODULI - simmetrico MS	68	126.517	280.361	24.000	133.704	263.490	0.000	52.6	(C 0, G IMax)	/
Disano Illuminazione SpA 3230 1300mA 5700K CRI90 Type A CLD S+L 3230 Forum LED - 3 MODULI - simmetrico MS	69	212.691	192.497	24.000	195.963	200.010	0.000	52.6	(C 0, G IMax)	/
Disano Illuminazione SpA 3198 1300mA 5700K CRI90 Type A CLD S+L 3198 Forum LED - 3 MODULI - fascio stretto S	70	60.618	214.991	24.000	107.483	181.535	0.000	22.6	(C 0, G IMax)	/
Disano Illuminazione SpA 3198 1300mA 5700K CRI90 Type A CLD S+L 3198 Forum LED - 3 MODULI - fascio stretto S	71	146.053	127.880	24.000	113.514	175.386	0.000	22.6	(C 0, G IMax)	/
Disano Illuminazione SpA 3198 1300mA 5700K CRI90 Type A CLD S+L 3198 Forum LED - 3 MODULI - fascio stretto S	72	127.437	280.524	24.000	159.976	233.018	0.000	22.6	(C 0, G IMax)	/
Disano Illuminazione SpA 3198 1300mA 5700K CRI90 Type A CLD S+L 3198 Forum LED - 3 MODULI - fascio stretto S	73	212.872	193.413	24.000	166.007	226.869	0.000	22.6	(C 0, G IMax)	/
Disano Illuminazione SpA 3198 1300mA 5700K CRI90 Type A CLD S+L 3198 Forum LED - 3 MODULI - fascio stretto S	74	60.375	213.193	24.000	105.032	177.704	0.000	22.8	(C 0, G IMax)	/
Disano Illuminazione SpA 3198 1300mA 5700K CRI90 Type A CLD S+L 3198 Forum LED - 3 MODULI - fascio stretto S	75	144.251	127.672	24.000	111.621	172.953	0.000	23.3	(C 0, G IMax)	/
Disano Illuminazione SpA 3198 1300mA 5700K CRI90 Type A CLD S+L 3198 Forum LED - 3 MODULI - fascio stretto S	76	129.239	280.732	24.000	163.739	238.506	0.000	23.8	(C 0, G IMax)	/

Edytor
Telefon
faks
e-Mail


Lekkoatletyka / 500lx / Oprawy sportowe (lista współrzędnych)

Lista opraw sportowych

Oprawa	Indeks	Pozycja [m]			Punkt oświetlania [m]			Kąt oświetlania [°]	Ustawienie	Słup
		X	Y	Z	X	Y	Z			
Disano Illuminazione SpA 3198 1300mA 5700K CRI90 Type A CLD S+L 3198 Forum LED - 3 MODULI - fascio stretto S	77	213.115	195.211	24.000	169.845	232.843	0.000	22.7	(C 0, G IMax)	/
Disano Illuminazione SpA 3231 1300mA 5700K CRI90 Type A CLD S+L 3231 Forum LED - 3 MODULI - simmetrico M	78	148.728	128.049	24.000	166.867	136.766	0.000	50.0	(C 0, G IMax)	/
Disano Illuminazione SpA 3231 1300mA 5700K CRI90 Type A CLD S+L 3231 Forum LED - 3 MODULI - simmetrico M	79	124.762	280.355	24.000	100.474	274.754	0.000	43.9	(C 0, G IMax)	/
Disano Illuminazione SpA 3231 1300mA 5700K CRI90 Type A CLD S+L 3231 Forum LED - 3 MODULI - simmetrico M	80	212.651	190.742	24.000	207.393	168.077	0.000	45.9	(C 0, G IMax)	/
Disano Illuminazione SpA 3231 1300mA 5700K CRI90 Type A CLD S+L 3231 Forum LED - 3 MODULI - simmetrico M	81	59.856	219.630	23.000	64.995	241.793	0.000	45.3	(C 0, G IMax)	/
Disano Illuminazione SpA 3231 1300mA 5700K CRI90 Type A CLD S+L 3231 Forum LED - 3 MODULI - simmetrico M	82	150.677	127.028	23.000	174.537	132.354	0.000	43.3	(C 0, G IMax)	/
Disano Illuminazione SpA 3230 1300mA 5700K CRI90 Type A CLD S+L 3230 Forum LED - 3 MODULI - simmetrico MS	83	122.813	281.376	23.000	97.290	277.268	0.000	41.7	(C 0, G IMax)	/
Disano Illuminazione SpA 3230 1300mA 5700K CRI90 Type A CLD S+L 3230 Forum LED - 3 MODULI - simmetrico MS	84	213.634	188.774	23.000	209.067	162.119	0.000	40.4	(C 0, G IMax)	/
Disano Illuminazione SpA 3230 1300mA 5700K CRI90 Type A CLD S+L 3230 Forum LED - 3 MODULI - simmetrico MS	85	211.962	192.708	23.000	195.059	208.635	0.000	44.7	(C 0, G IMax)	/
Disano Illuminazione SpA 3230 1300mA 5700K CRI90 Type A CLD S+L 3230 Forum LED - 3 MODULI - simmetrico MS	86	127.542	279.716	23.000	140.991	263.943	0.000	48.0	(C 0, G IMax)	/

Edytor
Telefon
faks
e-Mail

Lekkoatletyka / 500lx / Cały stadion / Izolinie (E, poziome)

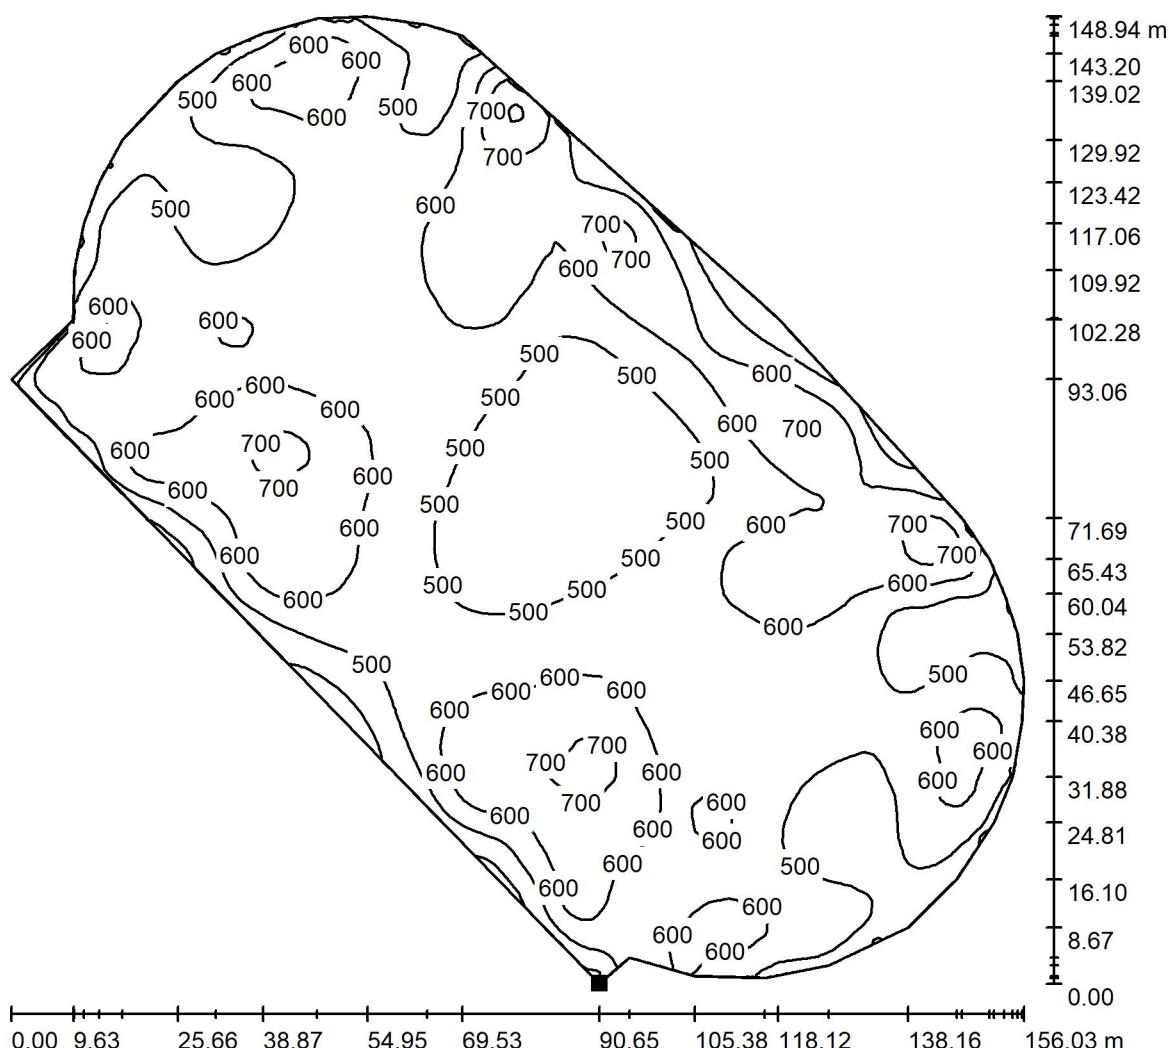


Wartości Lux, Skala 1 : 1165

Położenie powierzchni w scenie
zewnętrznej:

Zaznaczony punkt:

(146.396 m, 131.633 m, 0.850 m)

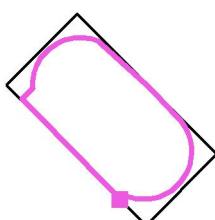

Siatka: 128 x 128 Punkty

E_m [lx]
557

E_{min} [lx]
355


E_{max} [lx]
820

E_{min} / E_m
0.638

E_{min} / E_{max}
0.434

Edytor
Telefon
faks
e-Mail

Lekkoatletyka / 500lx / Meta / Izolinie (E, poziome)

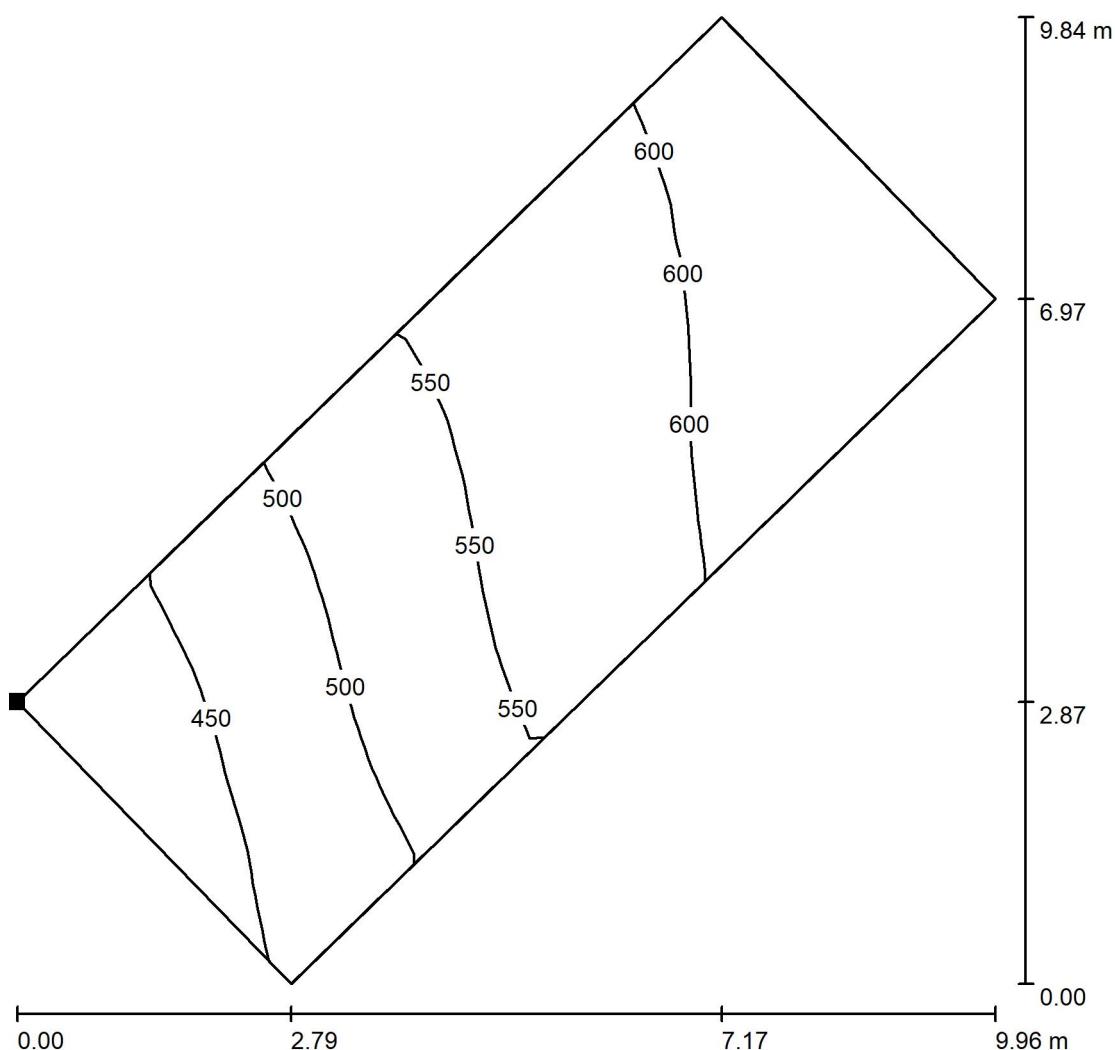


Wartości Lux, Skala 1 : 77

Położenie powierzchni w scenie
zewnętrznej:

Zaznaczony punkt:

(134.443 m, 144.986 m, 0.000 m)

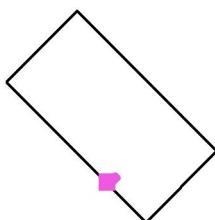

Siatka: 16 x 8 Punkty

E_m [lx]
545

E_{min} [lx]
413


E_{max} [lx]
623

E_{min} / E_m
0.758

E_{min} / E_{max}
0.663

Edytor
Telefon
faks
e-Mail


Lekkoatletyka / 500Ix / Meta / Grafika wartości (E, poziome)

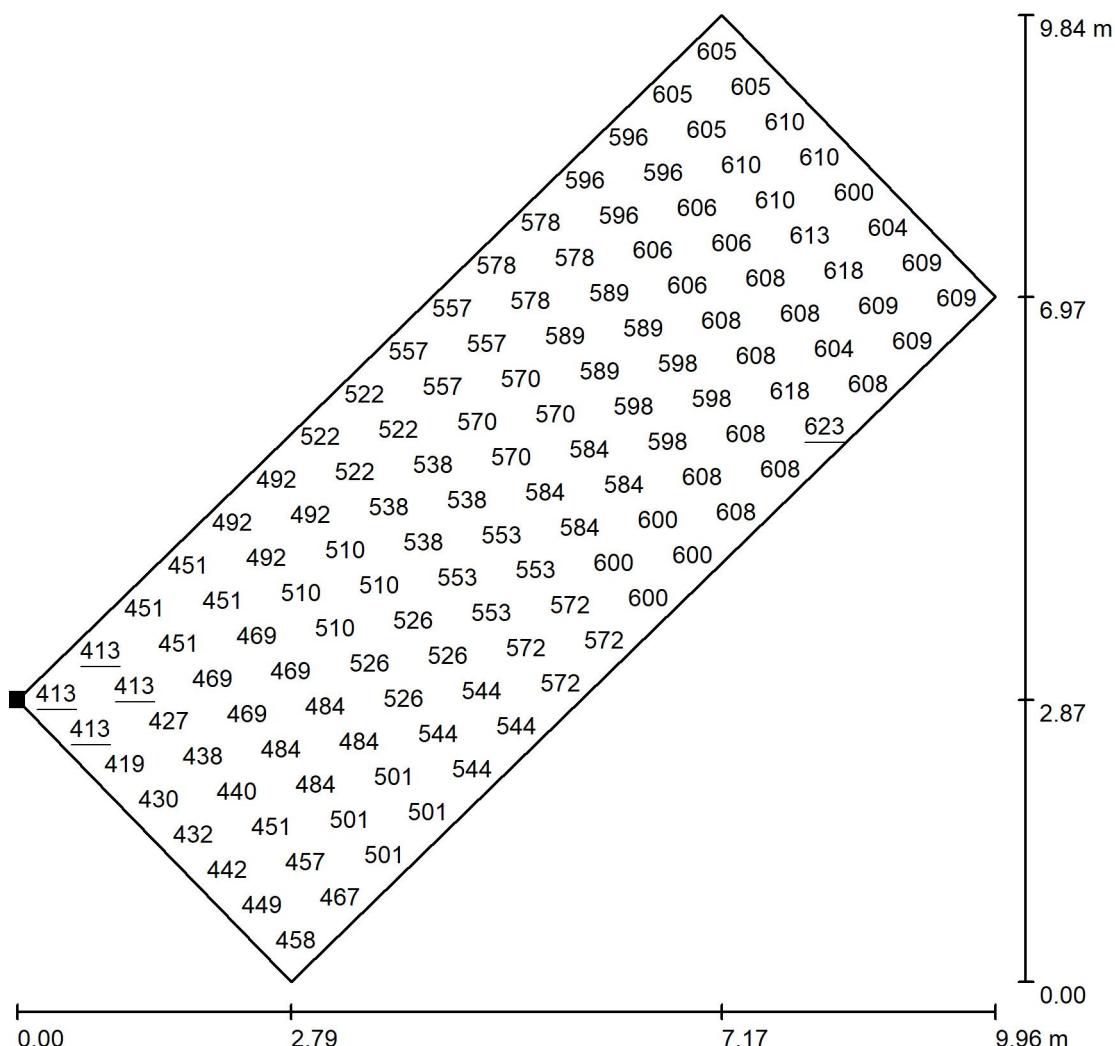

Wartości Lux, Skala 1 : 77

Położenie powierzchni w scenie
zewnętrznej:

Zaznaczony punkt:
(134.443 m, 144.986 m, 0.000 m)

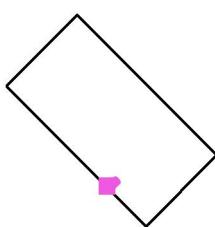

Siatka: 16 x 8 Punkty

E_m [lx]
545

E_{\min} [lx]
413

E_{\max} [lx]
623


E_{\min} / E_m
0.758

E_{\min} / E_{\max}
0.663



Edytor
Telefon
faks
e-Mail

Lekkoatletyka / 500lx / Bieżnia 1 Siatka obliczeniowa (PA) / Podsumowanie

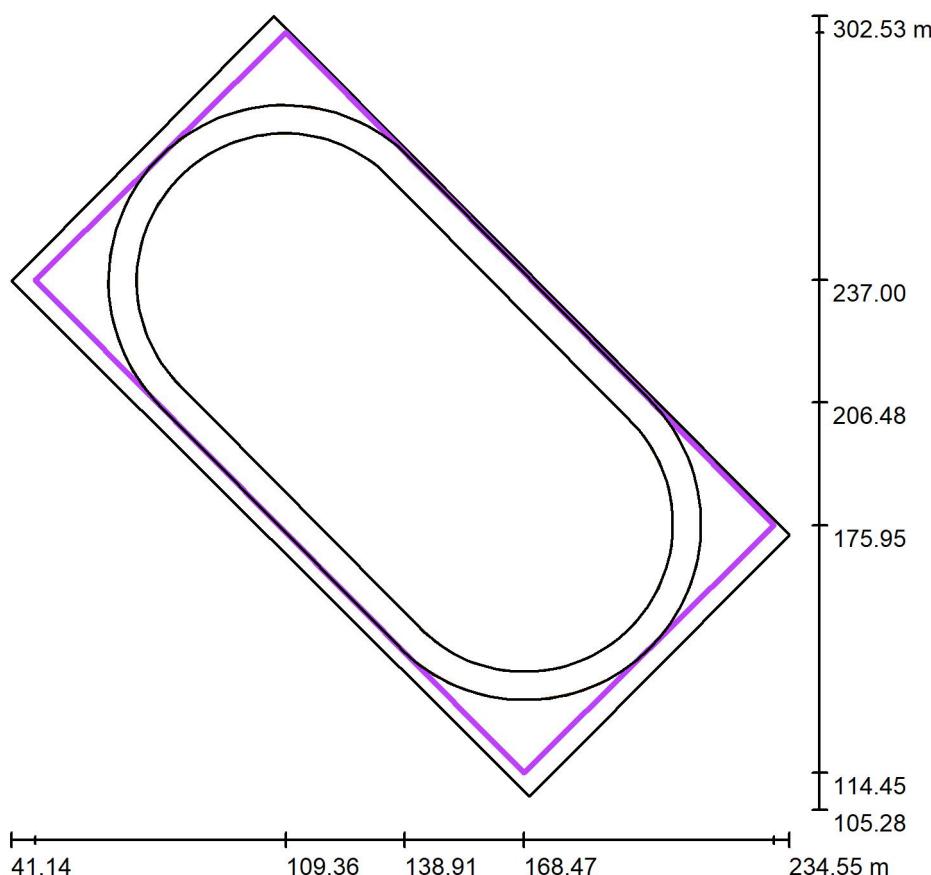

Skala 1 : 1881

Pozycja: (138.911 m, 206.477 m, 0.000 m)

Rozmiar: (172.413 m, 87.443 m)

Rotacja: (0.0°, 0.0°, -45.3°)

Typ: Promieniowa, Siatka: 35 x 3 Punkty

Należy do następujących obiektów sportowych: Bieżnia 1


Zestawienie wyników

Nr.	Typ	E_m [lx]	E_{min} [lx]	E_{max} [lx]	E_{min} / E_m	E_{min} / E_{max}	$E_h m/E_m$	W [m]	Kamera
1	pozioma	539	420	736	0.78	0.57	/	0.000	/

$E_h m/E_m$ = Stosunek między średnim poziomym i pionowym natężeniem oświetlenia, W = Wysokość pomiaru

Edytor
Telefon
faks
e-Mail

Lekkoatletyka / 200Ix / Dane planowania

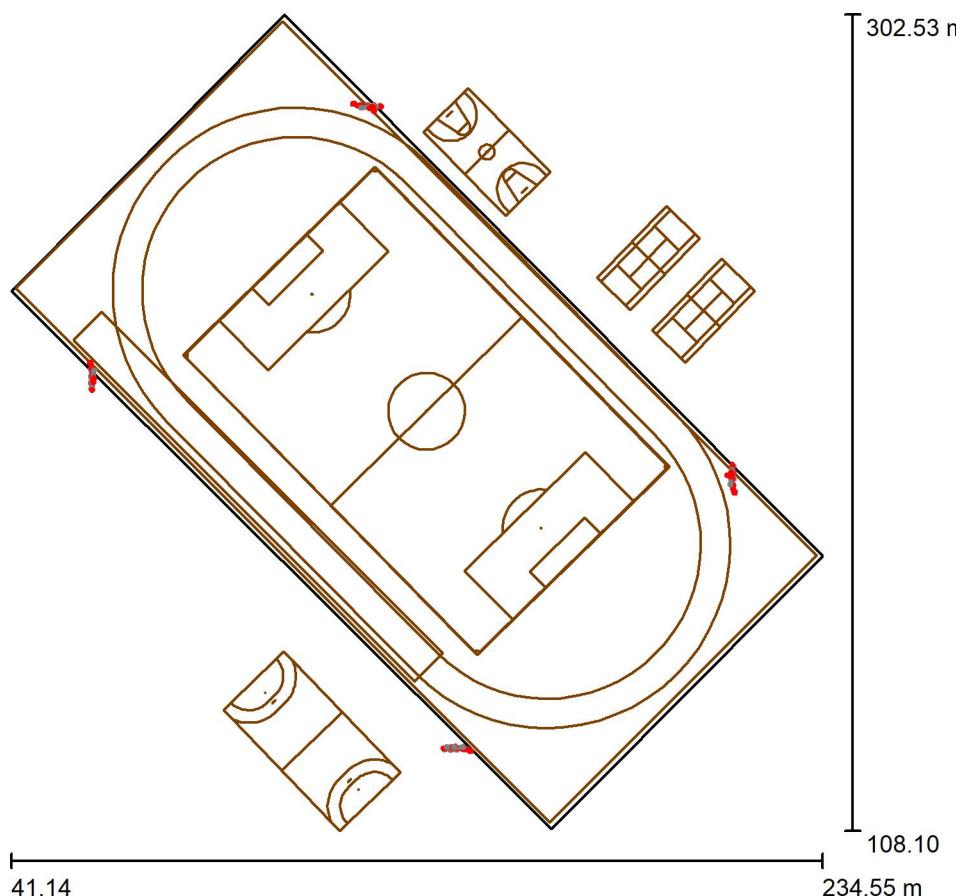

Współczynnik konserwacji: 0.85, ULR (Upward Light Ratio): 2.0%


Skala 1:1803

Wykaz opraw

Nr.	Ilość	Etykieta (Czynnik korekcyjny)	Φ (Oprawa) [lm]	Φ (Lampy) [lm]	P [W]
1	20	Disano Illuminazione SpA 3198 1300mA 5700K CRI90 Type A CLD S+L 3198 Forum LED - 3 MODULI - fascio stretto S (1.000)	137878	138097	1392.0
2	28	Disano Illuminazione SpA 3230 1300mA 5700K CRI90 Type A CLD S+L 3230 Forum LED - 3 MODULI - simmetrico MS (1.000)	149516	149603	1392.0
3	6	Disano Illuminazione SpA 3231 1300mA 5700K CRI90 Type A CLD S+L 3231 Forum LED - 3 MODULI - simmetrico M (1.000)	134417	134449	1392.0
			W sumie: 7750509	W sumie: 7757518	75168.0

Edytor
Telefon
faks
e-Mail

Lekkoatletyka / 200lx / Oprawy sportowe (lista współrzędnych)

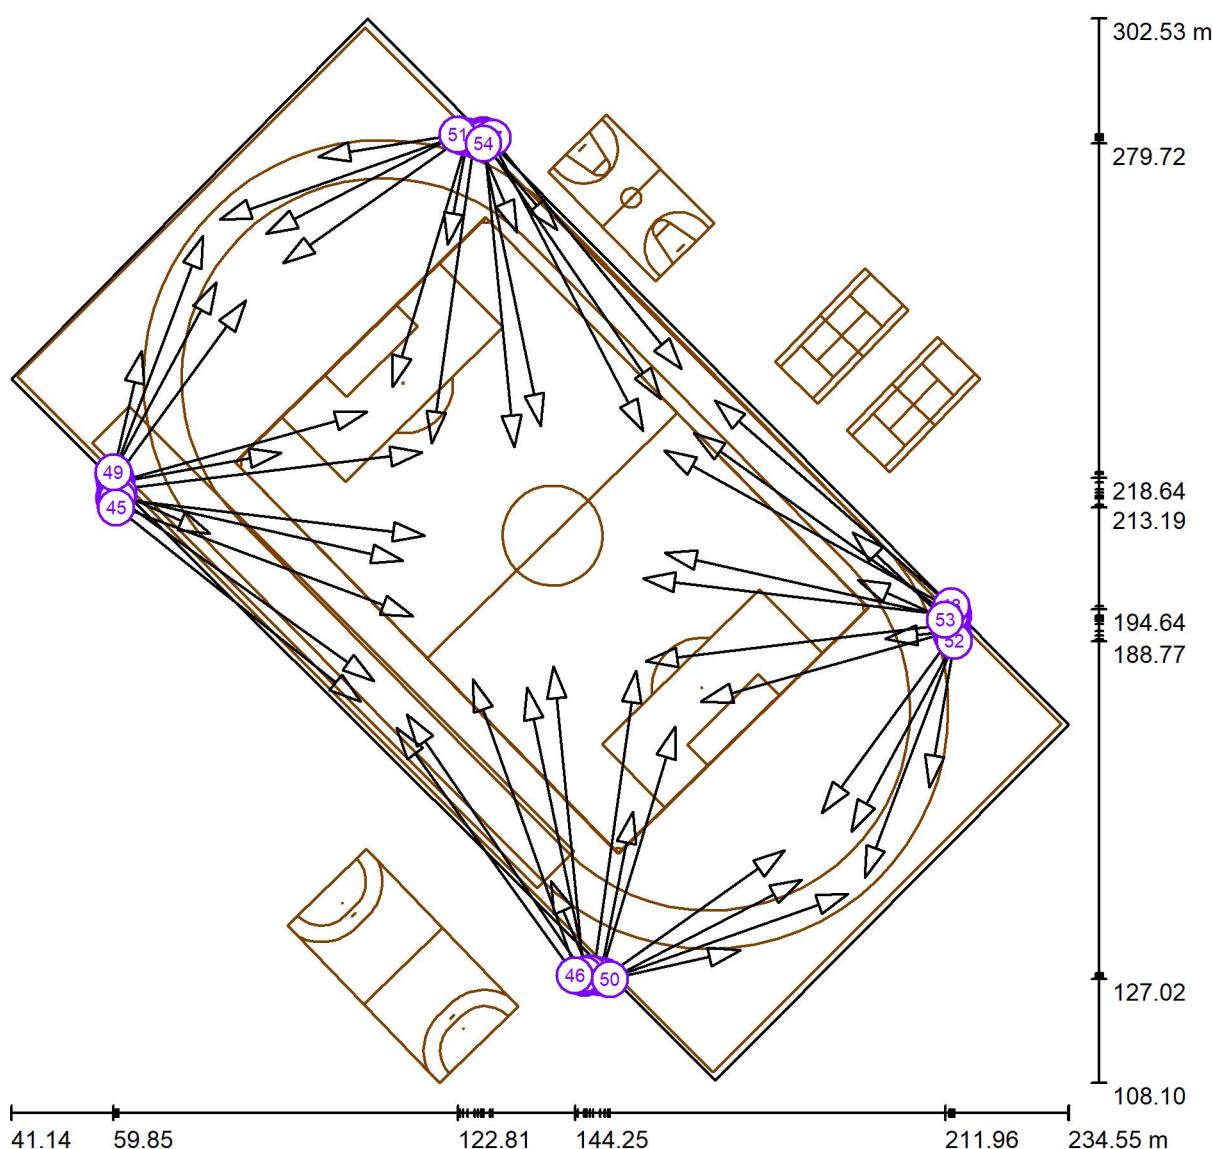

Skala 1 : 1383

Lista opraw sportowych

Oprawa	Indeks	Pozycja [m] X Y Z	Punkt oświetlania [m] X Y Z	Kąt oświetlania [°]	Ustawienie	Slup
Disano Illuminazione SpA 3198 1300mA 5700K CRI90 Type A CLD S+L 3198 Forum LED - 3 MODULI - fascio stretto S	1	59.952 214.910 27.000	116.787 208.130 0.000	25.3	(C 0, G IMax)	/
Disano Illuminazione SpA 3198 1300mA 5700K CRI90 Type A CLD S+L 3198 Forum LED - 3 MODULI - fascio stretto S	2	145.959 127.215 27.000	140.285 184.171 0.000	25.3	(C 0, G IMax)	/
Disano Illuminazione SpA 3198 1300mA 5700K CRI90 Type A CLD S+L 3198 Forum LED - 3 MODULI - fascio stretto S	3	127.531 281.189 27.000	133.205 224.233 0.000	25.3	(C 0, G IMax)	/

Disano Illuminazione
SpA 3198 1300mA
5700K CRI90 Type A
CLD S+L 3198 Forum
LED - 3 MODULI -
fascio stretto S

4 213.538 193.494 27.000 156.703 200.274 0.000

25.3 (C 0, G IMax) /

Edytor
Telefon
faks
e-Mail

Lekkoatletyka / 200lx / Oprawy sportowe (lista współrzędnych)

Lista opraw sportowych

Oprawa	Indeks	Pozycja [m]			Punkt oświetlania [m]			Kąt oświetlania [°]	Ustawienie	Słup
		X	Y	Z	X	Y	Z			
Disano Illuminazione SpA 3230 1300mA 5700K CRI90 Type A CLD S+L 3230 Forum LED - 3 MODULI - simmetrico MS	5	59.849	219.577	27.000	78.685	254.409	0.000	34.3	(C 0, G IMax)	/
Disano Illuminazione SpA 3230 1300mA 5700K CRI90 Type A CLD S+L 3230 Forum LED - 3 MODULI - simmetrico MS	6	150.623	127.022	27.000	185.815	145.178	0.000	34.3	(C 0, G IMax)	/
Disano Illuminazione SpA 3230 1300mA 5700K CRI90 Type A CLD S+L 3230 Forum LED - 3 MODULI - simmetrico MS	7	122.867	281.382	27.000	87.675	263.226	0.000	34.3	(C 0, G IMax)	/
Disano Illuminazione SpA 3230 1300mA 5700K CRI90 Type A CLD S+L 3230 Forum LED - 3 MODULI - simmetrico MS	8	213.641	188.827	27.000	194.805	153.995	0.000	34.3	(C 0, G IMax)	/
Disano Illuminazione SpA 3198 1300mA 5700K CRI90 Type A CLD S+L 3198 Forum LED - 3 MODULI - fascio stretto S	9	60.252	213.761	26.000	114.634	193.374	0.000	24.1	(C 0, G IMax)	/
Disano Illuminazione SpA 3230 1300mA 5700K CRI90 Type A CLD S+L 3230 Forum LED - 3 MODULI - simmetrico MS	10	60.248	216.502	26.000	116.328	223.263	0.000	24.7	(C 0, G IMax)	/
Disano Illuminazione SpA 3230 1300mA 5700K CRI90 Type A CLD S+L 3230 Forum LED - 3 MODULI - simmetrico MS	11	147.557	127.481	26.000	155.406	183.419	0.000	24.7	(C 0, G IMax)	/
Disano Illuminazione SpA 3230 1300mA 5700K CRI90 Type A CLD S+L 3230 Forum LED - 3 MODULI - simmetrico MS	12	125.933	280.923	26.000	118.084	224.985	0.000	24.7	(C 0, G IMax)	/
Disano Illuminazione SpA 3230 1300mA 5700K CRI90 Type A CLD S+L 3230 Forum LED - 3 MODULI - simmetrico MS	13	213.242	191.902	26.000	157.162	185.141	0.000	24.7	(C 0, G IMax)	/
Disano Illuminazione SpA 3230 1300mA 5700K CRI90 Type A CLD S+L 3230 Forum LED - 3 MODULI - simmetrico MS	14	60.171	217.811	26.000	106.239	230.658	0.000	28.5	(C 0, G IMax)	/
Disano Illuminazione SpA 3230 1300mA 5700K CRI90 Type A CLD S+L 3230 Forum LED - 3 MODULI - simmetrico MS	15	148.864	127.378	26.000	162.603	173.188	0.000	28.5	(C 0, G IMax)	/
Disano Illuminazione SpA 3230 1300mA 5700K CRI90 Type A CLD S+L 3230 Forum LED - 3 MODULI - simmetrico MS	16	124.626	281.026	26.000	110.887	235.216	0.000	28.5	(C 0, G IMax)	/

SpA 3198 1300mA 5700K CRI90 Type A CLD S+L 3198 Forum LED - 3 MODULI - fascio stretto S	31	123.169	281.324	25.000	79.233	265.800	0.000	28.2	(C 0, G IMax)	/
Disano Illuminazione SpA 3198 1300mA 5700K CRI90 Type A CLD S+L 3198 Forum LED - 3 MODULI - fascio stretto S	32	213.589	189.131	25.000	197.214	145.504	0.000	28.2	(C 0, G IMax)	/
Disano Illuminazione SpA 3230 1300mA 5700K CRI90 Type A CLD S+L 3230 Forum LED - 3 MODULI - simmetrico MS	33	60.254	218.637	24.000	84.036	251.060	0.000	30.8	(C 0, G IMax)	/
Disano Illuminazione SpA 3230 1300mA 5700K CRI90 Type A CLD S+L 3230 Forum LED - 3 MODULI - simmetrico MS	34	149.691	127.445	24.000	182.570	150.593	0.000	30.8	(C 0, G IMax)	/
Disano Illuminazione SpA 3230 1300mA 5700K CRI90 Type A CLD S+L 3230 Forum LED - 3 MODULI - simmetrico MS	35	123.799	280.959	24.000	90.920	257.811	0.000	30.8	(C 0, G IMax)	/
Disano Illuminazione SpA 3230 1300mA 5700K CRI90 Type A CLD S+L 3230 Forum LED - 3 MODULI - simmetrico MS	36	213.236	189.767	24.000	189.454	157.344	0.000	30.8	(C 0, G IMax)	/
Disano Illuminazione SpA 3230 1300mA 5700K CRI90 Type A CLD S+L 3230 Forum LED - 3 MODULI - simmetrico MS	37	60.799	215.907	24.000	77.527	208.394	0.000	52.6	(C 0, G IMax)	/
Disano Illuminazione SpA 3230 1300mA 5700K CRI90 Type A CLD S+L 3230 Forum LED - 3 MODULI - simmetrico MS	38	146.973	128.043	24.000	139.786	144.914	0.000	52.6	(C 0, G IMax)	/
Disano Illuminazione SpA 3230 1300mA 5700K CRI90 Type A CLD S+L 3230 Forum LED - 3 MODULI - simmetrico MS	39	126.517	280.361	24.000	133.704	263.490	0.000	52.6	(C 0, G IMax)	/
Disano Illuminazione SpA 3230 1300mA 5700K CRI90 Type A CLD S+L 3230 Forum LED - 3 MODULI - simmetrico MS	40	212.691	192.497	24.000	195.963	200.010	0.000	52.6	(C 0, G IMax)	/

Edytor
Telefon
faks
e-Mail

Lekkoatletyka / 200lx / Oprawy sportowe (lista współrzędnych)


Lista opraw sportowych

Oprawa	Indeks	Pozycja [m]			Punkt oświetlania [m]			Kąt oświetlania [°]	Ustawienie	Słup
		X	Y	Z	X	Y	Z			
Disano Illuminazione SpA 3198 1300mA 5700K CRI90 Type A CLD S+L 3198 Forum LED - 3 MODULI - fascio stretto S	41	60.618	214.991	24.000	107.483	181.535	0.000	22.6	(C 0, G IMax)	/
Disano Illuminazione SpA 3198 1300mA 5700K CRI90 Type A CLD S+L 3198 Forum LED - 3 MODULI - fascio stretto S	42	146.053	127.880	24.000	113.514	175.386	0.000	22.6	(C 0, G IMax)	/
Disano Illuminazione SpA 3198 1300mA 5700K CRI90 Type A CLD S+L 3198 Forum LED - 3 MODULI - fascio stretto S	43	127.437	280.524	24.000	159.976	233.018	0.000	22.6	(C 0, G IMax)	/
Disano Illuminazione SpA 3198 1300mA 5700K CRI90 Type A CLD S+L 3198 Forum LED - 3 MODULI - fascio stretto S	44	212.872	193.413	24.000	166.007	226.869	0.000	22.6	(C 0, G IMax)	/
Disano Illuminazione SpA 3198 1300mA 5700K CRI90 Type A CLD S+L 3198 Forum LED - 3 MODULI - fascio stretto S	45	60.375	213.193	24.000	105.032	177.704	0.000	22.8	(C 0, G IMax)	/
Disano Illuminazione SpA 3198 1300mA 5700K CRI90 Type A CLD S+L 3198 Forum LED - 3 MODULI - fascio stretto S	46	144.251	127.672	24.000	111.621	172.953	0.000	23.3	(C 0, G IMax)	/
Disano Illuminazione SpA 3198 1300mA 5700K CRI90 Type A CLD S+L 3198 Forum LED - 3 MODULI - fascio stretto S	47	129.239	280.732	24.000	163.739	238.506	0.000	23.8	(C 0, G IMax)	/
Disano Illuminazione SpA 3198 1300mA 5700K CRI90 Type A CLD S+L 3198 Forum LED - 3 MODULI - fascio stretto S	48	213.115	195.211	24.000	169.845	232.843	0.000	22.7	(C 0, G IMax)	/
Disano Illuminazione SpA 3231 1300mA 5700K CRI90 Type A CLD S+L 3231 Forum LED - 3 MODULI - simetryczne M	49	59.856	219.630	23.000	64.995	241.793	0.000	45.3	(C 0, G IMax)	/
Disano Illuminazione SpA 3231 1300mA 5700K CRI90 Type A CLD S+L 3231 Forum LED - 3 MODULI - simetryczne M	50	150.677	127.028	23.000	174.537	132.354	0.000	43.3	(C 0, G IMax)	/
Disano Illuminazione SpA 3230 1300mA 5700K CRI90 Type A CLD S+L 3230 Forum LED - 3 MODULI - simetryczne MS	51	122.813	281.376	23.000	97.290	277.268	0.000	41.7	(C 0, G IMax)	/
Disano Illuminazione SpA 3230 1300mA 5700K CRI90 Type A CLD S+L 3230 Forum	52	213.634	188.774	23.000	209.067	162.119	0.000	40.4	(C 0, G IMax)	/

LED - 3 MODULI - simmetrico MS											
Disano Illuminazione SpA 3230 1300mA 5700K CRI90 Type A CLD S+L 3230 Forum	53	211.962	192.708	23.000	195.059	208.635	0.000	44.7	(C 0, G IMax)	/	
LED - 3 MODULI - simmetrico MS											
Disano Illuminazione SpA 3230 1300mA 5700K CRI90 Type A CLD S+L 3230 Forum	54	127.542	279.716	23.000	140.991	263.943	0.000	48.0	(C 0, G IMax)	/	
LED - 3 MODULI - simmetrico MS											

Edytor
Telefon
faks
e-Mail

Lekkoatletyka / 200lx / Cały stadion / Izolinie (E, poziome)

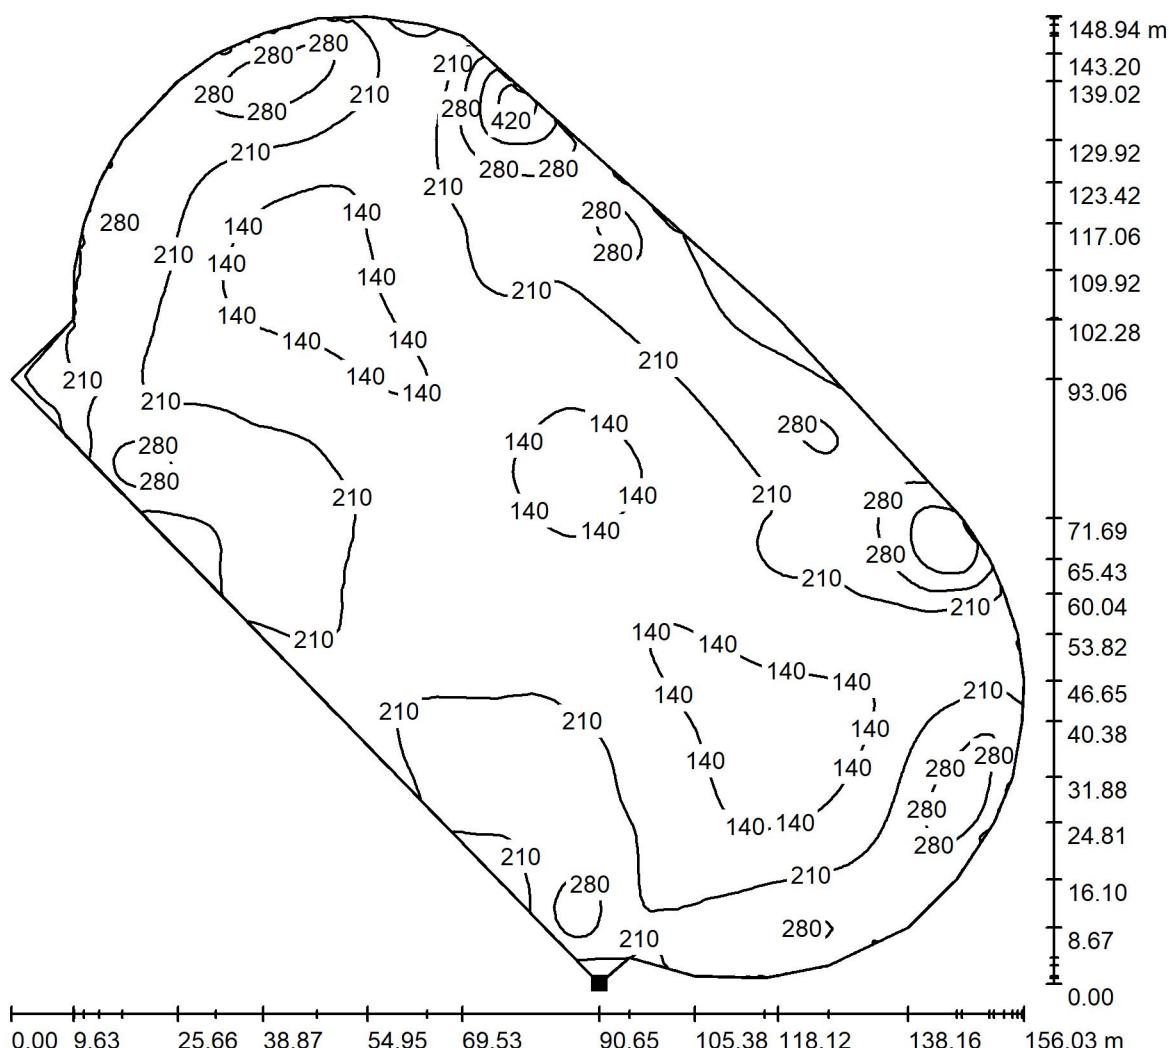


Wartości Lux, Skala 1 : 1165

Położenie powierzchni w scenie
zewnętrznej:

Zaznaczony punkt:

(146.396 m, 131.633 m, 0.850 m)

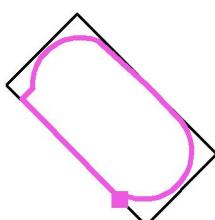

Siatka: 128 x 128 Punkty

E_m [lx]
201

E_{min} [lx]
108


E_{max} [lx]
451

E_{min} / E_m
0.535

E_{min} / E_{max}
0.239


Edytor
Telefon
faks
e-Mail

Lekkoatletyka / 200Ix / Meta / Izolinie (E, poziome)

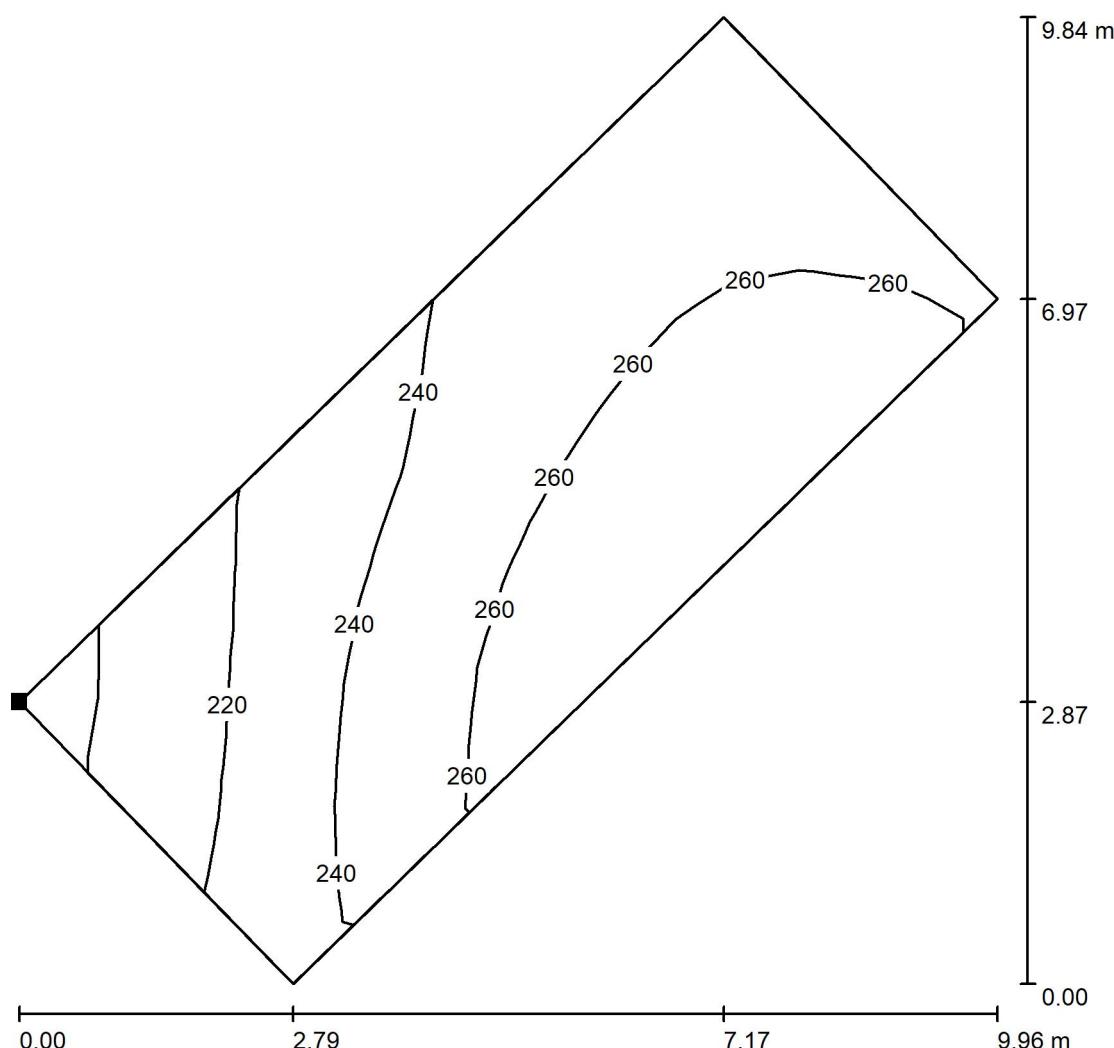

Położenie powierzchni w scenie
zewnętrznej:
Zaznaczony punkt:
(134.443 m, 144.986 m, 0.000 m)

Wartości Lux, Skala 1 : 77

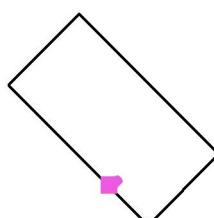

Siatka: 16 x 8 Punkty

E_m [lx]
247

E_{min} [lx]
193


E_{max} [lx]
282

E_{min} / E_m
0.780

E_{min} / E_{max}
0.685

Edytor
Telefon
faks
e-Mail


Lekkoatletyka / 200lx / Meta / Grafika wartości (E, poziome)

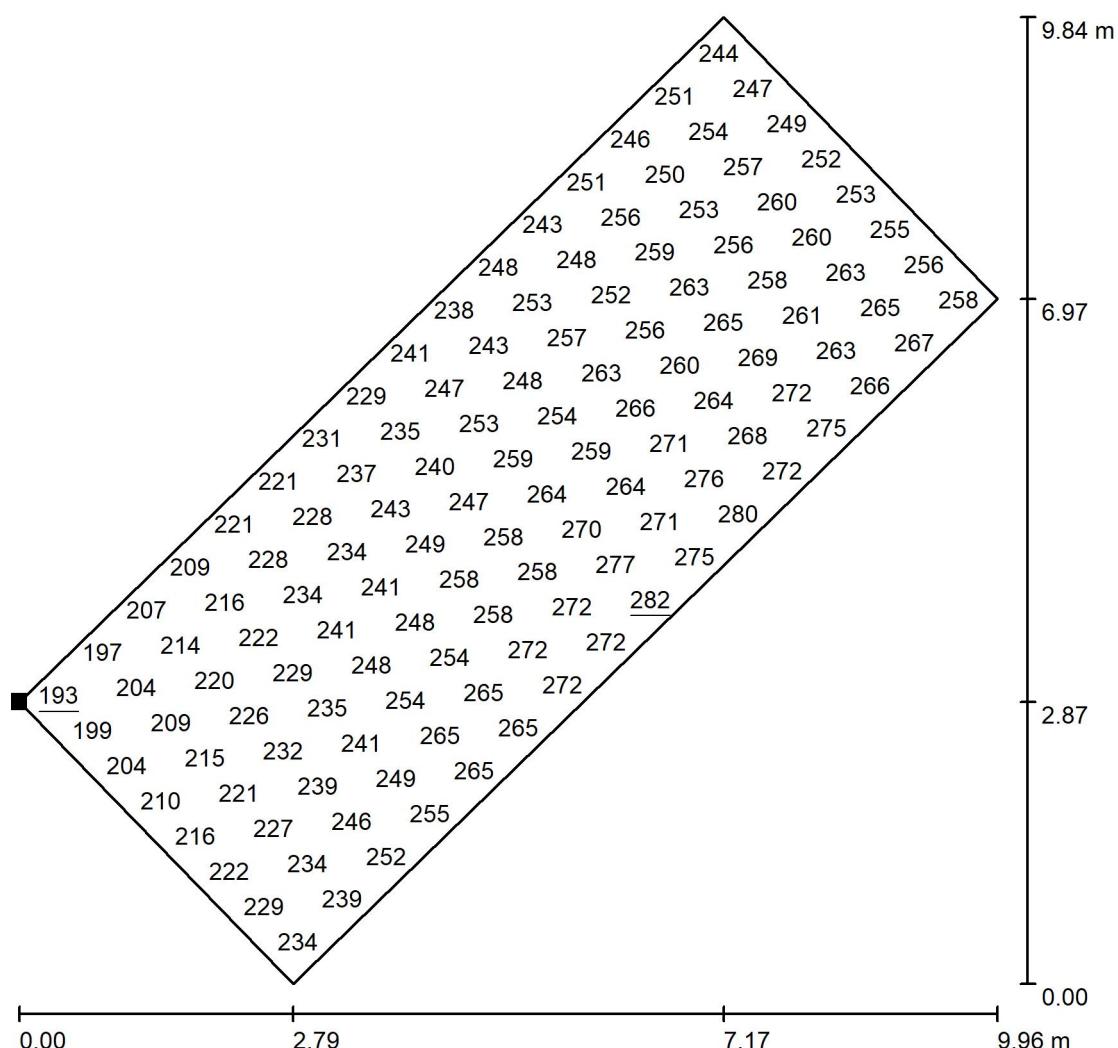

Wartości Lux, Skala 1 : 77

Położenie powierzchni w scenie
zewnętrznej:

Zaznaczony punkt:
(134.443 m, 144.986 m, 0.000 m)

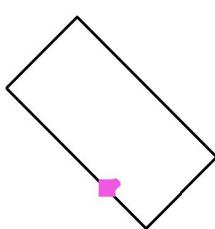

Siatka: 16 x 8 Punkty

E_m [lx]
247

E_{\min} [lx]
193

E_{\max} [lx]
282


E_{\min} / E_m
0.780

E_{\min} / E_{\max}
0.685



Edytor
Telefon
faks
e-Mail

Lekkoatletyka / 200lx / Bieżnia 1 Siatka obliczeniowa (PA) / Podsumowanie

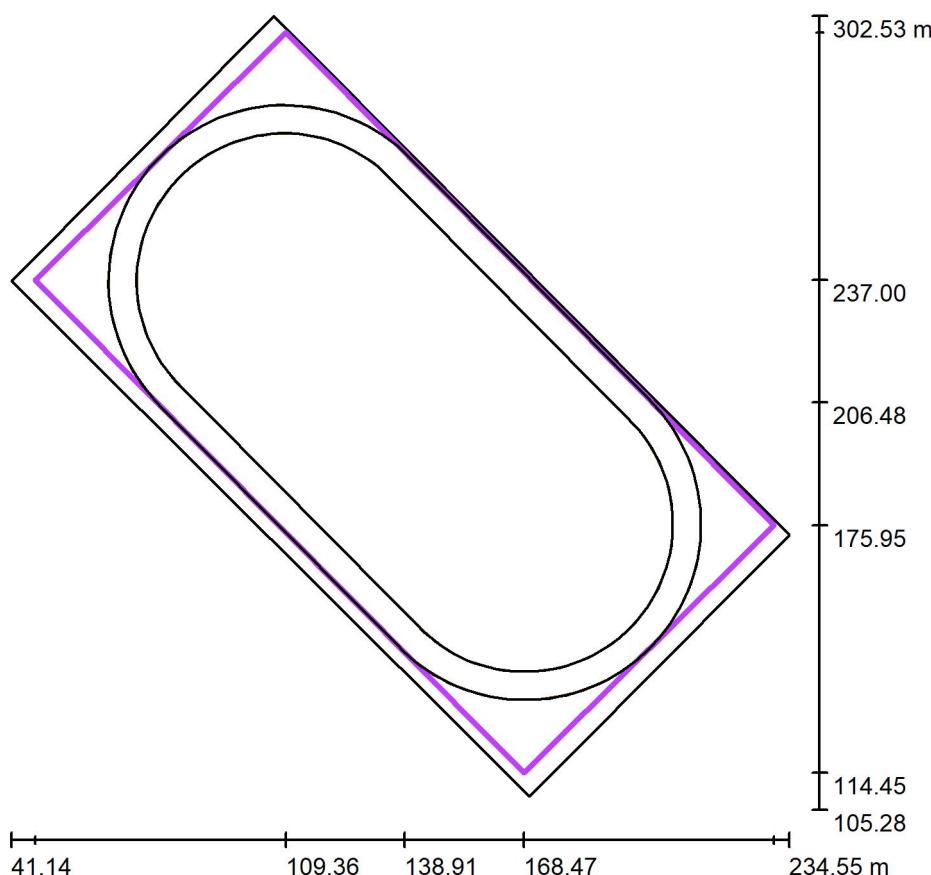

Skala 1 : 1881

Pozycja: (138.911 m, 206.477 m, 0.000 m)

Rozmiar: (172.413 m, 87.443 m)

Rotacja: (0.0°, 0.0°, -45.3°)

Typ: Promieniowa, Siatka: 35 x 3 Punkty

Należy do następujących obiektów sportowych: Bieżnia 1

Zestawienie wyników


Nr.	Typ	E_m [lx]	E_{min} [lx]	E_{max} [lx]	E_{min} / E_m	E_{min} / E_{max}	$E_h m/E_m$	W [m]	Kamera
1	pozioma	242	128	383	0.53	0.34	/	0.000	/

$E_h m/E_m$ = Stosunek między średnim poziomym i pionowym natężeniem oświetlenia, W = Wysokość pomiaru



Edytor
Telefon
faks
e-Mail

Lekkoatletyka / 200lx Bieżnia / Dane planowania

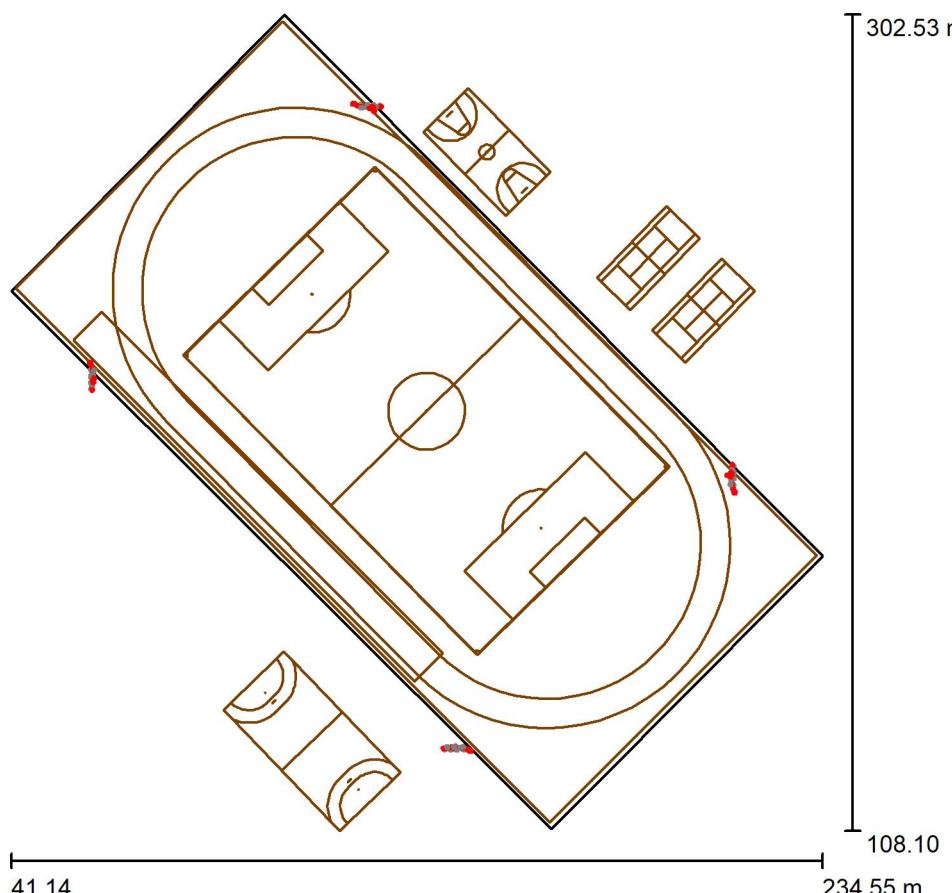

Współczynnik konserwacji: 0.85, ULR (Upward Light Ratio): 1.5%


Skala 1:1803

Wykaz opraw

Nr.	Ilość	Etykieta (Czynnik korekcyjny)	Φ (Oprawa) [lm]	Φ (Lampy) [lm]	P [W]
1	16	Disano Illuminazione SpA 3198 1300mA 5700K CRI90 Type A CLD S+L 3198 Forum LED - 3 MODULI - fascio stretto S (1.000)	137878	138097	1392.0
2	20	Disano Illuminazione SpA 3230 1300mA 5700K CRI90 Type A CLD S+L 3230 Forum LED - 3 MODULI - simmetrico MS (1.000)	149516	149603	1392.0
3	6	Disano Illuminazione SpA 3231 1300mA 5700K CRI90 Type A CLD S+L 3231 Forum LED - 3 MODULI - simmetrico M (1.000)	134417	134449	1392.0
			W sumie: 6002868	W sumie: 6008306	58464.0

Edytor
Telefon
faks
e-Mail

Lekkoatletyka / 200lx Bieżnia / Oprawy sportowe (lista współrzędnych)

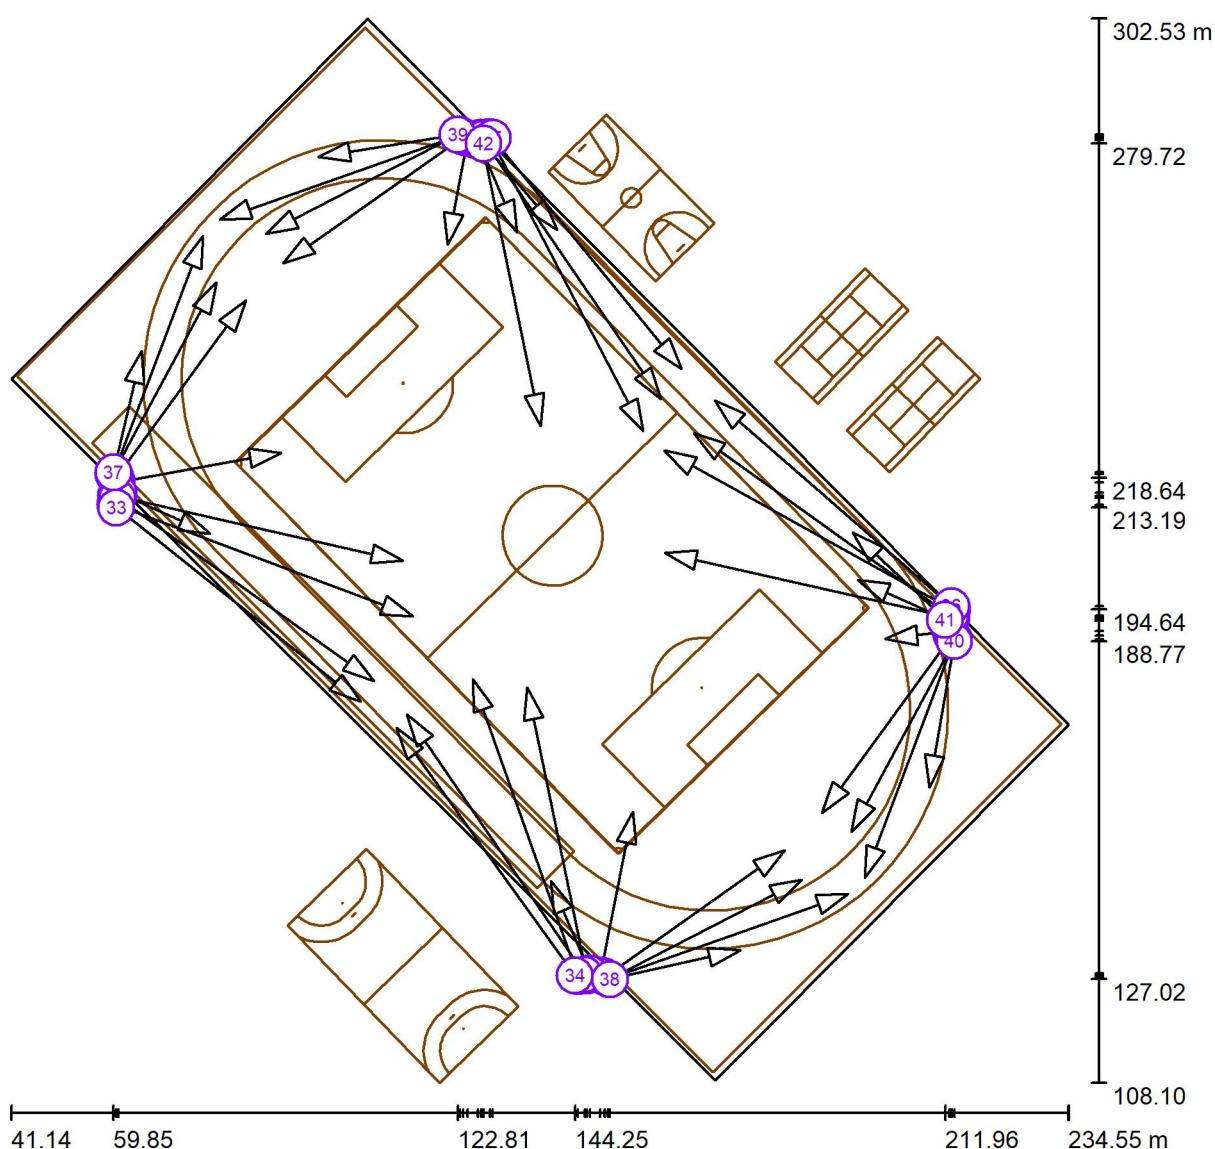

Skala 1 : 1383

Lista opraw sportowych

Oprawa	Indeks	Pozycja [m] X Y Z	Punkt oświetlania [m] X Y Z	Kąt oświetlania [°]	Ustawienie	Słup
Disano Illuminazione SpA 3230 1300mA 5700K CRI90 Type A CLD S+L 3230 Forum LED - 3 MODULI - simmetrico MS	1	59.849 219.577 27.000	78.685 254.409 0.000	34.3	(C 0, G IMax)	/
Disano Illuminazione SpA 3230 1300mA 5700K CRI90 Type A CLD S+L 3230 Forum LED - 3 MODULI - simmetrico MS	2	150.623 127.022 27.000	185.815 145.178 0.000	34.3	(C 0, G IMax)	/
Disano Illuminazione SpA 3230 1300mA 5700K CRI90 Type A CLD S+L 3230 Forum LED - 3 MODULI - simmetrico MS	3	122.867 281.382 27.000	87.675 263.226 0.000	34.3	(C 0, G IMax)	/

Disano Illuminazione
SpA 3230 1300mA
5700K CRI90 Type A
CLD S+L 3230 Forum
LED - 3 MODULI -
simmetrico MS

4 213.641 188.827 27.000 194.805 153.995 0.000

34.3 (C 0, G IMax) /

Edytor
Telefon
faks
e-Mail

Lekkoatletyka / 200Ix Bieżnia / Oprawy sportowe (lista współrzędnych)

Lista opraw sportowych

Oprawa	Indeks	Pozycja [m]			Punkt oświetlania [m]			Kąt oświetlania [°]	Ustawienie	Słup
		X	Y	Z	X	Y	Z			
Disano Illuminazione SpA 3198 1300mA 5700K CRI90 Type A CLD S+L 3198 Forum LED - 3 MODULI - fascio stretto S	5	60.252	213.761	26.000	114.634	193.374	0.000	24.1	(C 0, G IMax)	/
Disano Illuminazione SpA 3230 1300mA 5700K CRI90 Type A CLD S+L 3230 Forum LED - 3 MODULI - simmetrico MS	6	60.383	215.365	25.000	112.812	203.457	0.000	24.9	(C 0, G IMax)	/
Disano Illuminazione SpA 3230 1300mA 5700K CRI90 Type A CLD S+L 3230 Forum LED - 3 MODULI - simmetrico MS	7	146.423	127.638	25.000	135.535	180.288	0.000	24.9	(C 0, G IMax)	/
Disano Illuminazione SpA 3230 1300mA 5700K CRI90 Type A CLD S+L 3230 Forum LED - 3 MODULI - simmetrico MS	8	127.067	280.766	25.000	137.955	228.116	0.000	24.9	(C 0, G IMax)	/
Disano Illuminazione SpA 3230 1300mA 5700K CRI90 Type A CLD S+L 3230 Forum LED - 3 MODULI - simmetrico MS	9	213.107	193.039	25.000	160.678	204.947	0.000	24.9	(C 0, G IMax)	/
Disano Illuminazione SpA 3231 1300mA 5700K CRI90 Type A CLD S+L 3231 Forum LED - 3 MODULI - simmetrico M	10	60.516	217.822	25.000	90.571	223.223	0.000	39.3	(C 0, G IMax)	/
Disano Illuminazione SpA 3198 1300mA 5700K CRI90 Type A CLD S+L 3198 Forum LED - 3 MODULI - fascio stretto S	11	144.816	127.538	26.000	125.515	181.818	0.000	24.3	(C 0, G IMax)	/
Disano Illuminazione SpA 3198 1300mA 5700K CRI90 Type A CLD S+L 3198 Forum LED - 3 MODULI - fascio stretto S	12	128.674	280.866	26.000	156.722	227.160	0.000	23.2	(C 0, G IMax)	/
Disano Illuminazione SpA 3198 1300mA 5700K CRI90 Type A CLD S+L 3198 Forum LED - 3 MODULI - fascio stretto S	13	213.238	194.643	26.000	160.600	223.610	0.000	23.4	(C 0, G IMax)	/
Disano Illuminazione SpA 3231 1300mA 5700K CRI90 Type A CLD S+L 3231 Forum LED - 3 MODULI - simmetrico M	14	148.882	127.723	25.000	154.866	157.667	0.000	39.3	(C 0, G IMax)	/
Disano Illuminazione SpA 3231 1300mA 5700K CRI90 Type A CLD S+L 3231 Forum LED - 3 MODULI - simmetrico M	15	124.608	280.681	25.000	120.996	261.247	0.000	51.7	(C 0, G IMax)	/
Disano Illuminazione SpA 3231 1300mA 5700K CRI90 Type A CLD S+L 3231 Forum	16	212.974	190.582	25.000	201.029	189.243	0.000	64.3	(C 0, G IMax)	/

SpA 3198 1300mA 5700K CRI90 Type A CLD S+L 3198 Forum LED - 3 MODULI - fascio stretto S Disano Illuminazione SpA 3198 1300mA 5700K CRI90 Type A CLD S+L 3198 Forum LED - 3 MODULI - fascio stretto S Disano Illuminazione SpA 3198 1300mA 5700K CRI90 Type A CLD S+L 3198 Forum LED - 3 MODULI - fascio stretto S Disano Illuminazione SpA 3198 1300mA 5700K CRI90 Type A CLD S+L 3198 Forum LED - 3 MODULI - fascio stretto S Disano Illuminazione SpA 3198 1300mA 5700K CRI90 Type A CLD S+L 3198 Forum LED - 3 MODULI - fascio stretto S Disano Illuminazione SpA 3198 1300mA 5700K CRI90 Type A CLD S+L 3198 Forum LED - 3 MODULI - fascio stretto S Disano Illuminazione SpA 3231 1300mA 5700K CRI90 Type A CLD S+L 3231 Forum LED - 3 MODULI - simmetrico M Disano Illuminazione SpA 3231 1300mA 5700K CRI90 Type A CLD S+L 3231 Forum LED - 3 MODULI - simmetrico M Disano Illuminazione SpA 3230 1300mA 5700K CRI90 Type A CLD S+L 3230 Forum LED - 3 MODULI - simmetrico MS Disano Illuminazione SpA 3230 1300mA 5700K CRI90 Type A CLD S+L 3230 Forum LED - 3 MODULI - simmetrico MS	31	127.437	280.524	24.000	159.976	233.018	0.000	22.6	(C 0, G IMax)	/
	32	212.872	193.413	24.000	166.007	226.869	0.000	22.6	(C 0, G IMax)	/
	33	60.375	213.193	24.000	105.032	177.704	0.000	22.8	(C 0, G IMax)	/
	34	144.251	127.672	24.000	111.621	172.953	0.000	23.3	(C 0, G IMax)	/
	35	129.239	280.732	24.000	163.739	238.506	0.000	23.8	(C 0, G IMax)	/
	36	213.115	195.211	24.000	169.845	232.843	0.000	22.7	(C 0, G IMax)	/
	37	59.856	219.630	23.000	64.995	241.793	0.000	45.3	(C 0, G IMax)	/
	38	150.677	127.028	23.000	174.537	132.354	0.000	43.3	(C 0, G IMax)	/
	39	122.813	281.376	23.000	97.290	277.268	0.000	41.7	(C 0, G IMax)	/
	40	213.634	188.774	23.000	209.067	162.119	0.000	40.4	(C 0, G IMax)	/



Edytor
Telefon
faks
e-Mail


Lekkoatletyka / 200lx Bieżnia / Oprawy sportowe (lista współrzędnych)

Lista opraw sportowych

Oprawa	Indeks	Pozycja [m]			Punkt oświetlania [m]			Kąt oświetlania [°]	Ustawienie	Słup
		X	Y	Z	X	Y	Z			
Disano Illuminazione SpA 3230 1300mA 5700K CRI90 Type A CLD S+L 3230 Forum LED - 3 MODULI - simmetrico MS	41	211.962	192.708	23.000	195.059	208.635	0.000	44.7	(C 0, G IMax)	/
Disano Illuminazione SpA 3230 1300mA 5700K CRI90 Type A CLD S+L 3230 Forum LED - 3 MODULI - simmetrico MS	42	127.542	279.716	23.000	140.991	263.943	0.000	48.0	(C 0, G IMax)	/

Edytor
Telefon
faks
e-Mail

Lekkoatletyka / 200lx Bieżnia / Cały stadion / Izolinie (E, poziome)

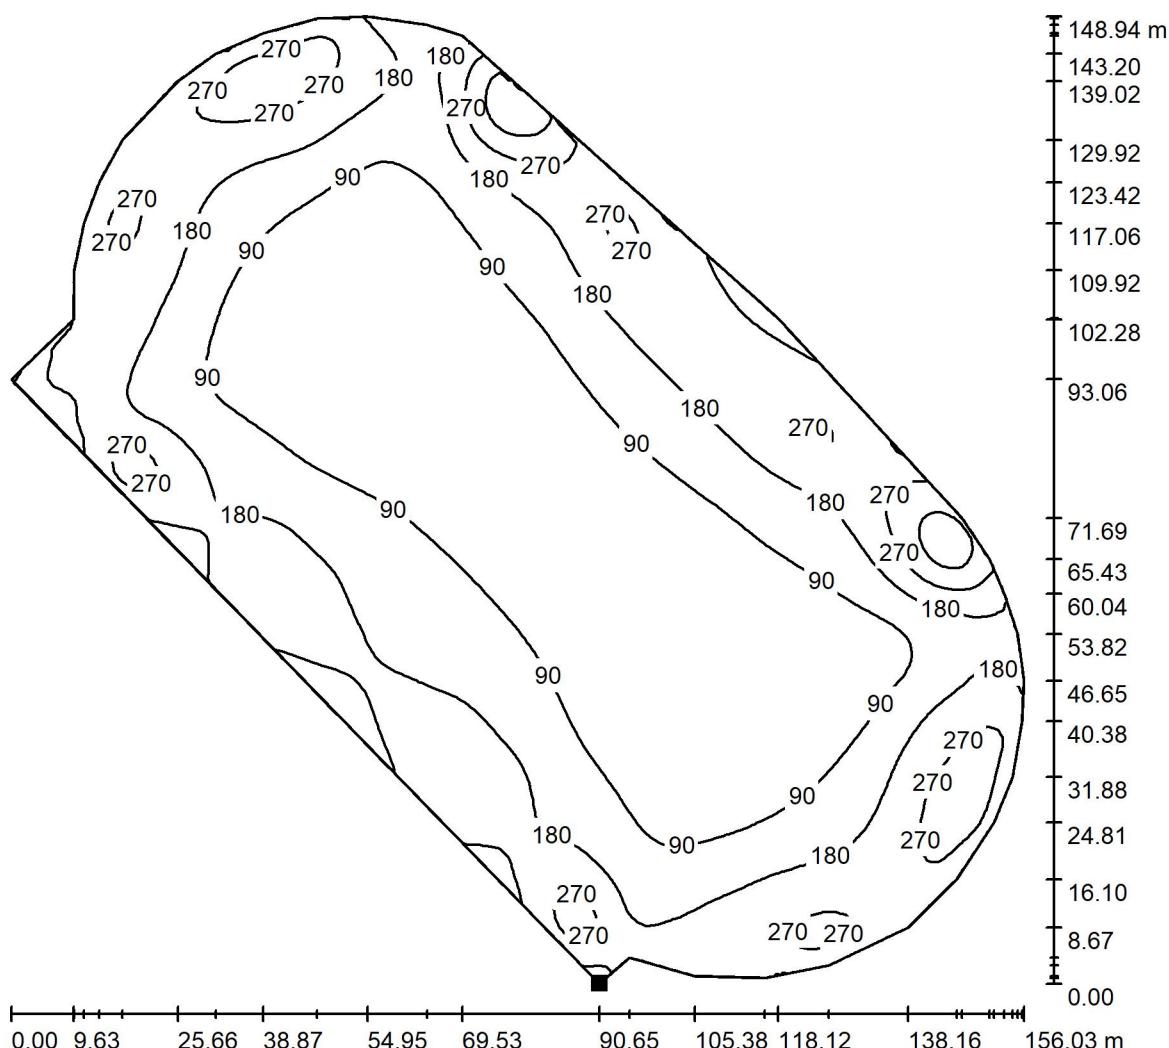


Wartości Lux, Skala 1 : 1165

Położenie powierzchni w scenie
zewnętrznej:

Zaznaczony punkt:

(146.396 m, 131.633 m, 0.850 m)

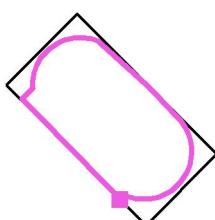

Siatka: 128 x 128 Punkty

E_m [lx]
147

E_{min} [lx]
30


E_{max} [lx]
438

E_{min} / E_m
0.202

E_{min} / E_{max}
0.068

Edytor
Telefon
faks
e-Mail


Lekkoatletyka / 200lx Bieżnia / Meta / Izolinie (E, poziome)

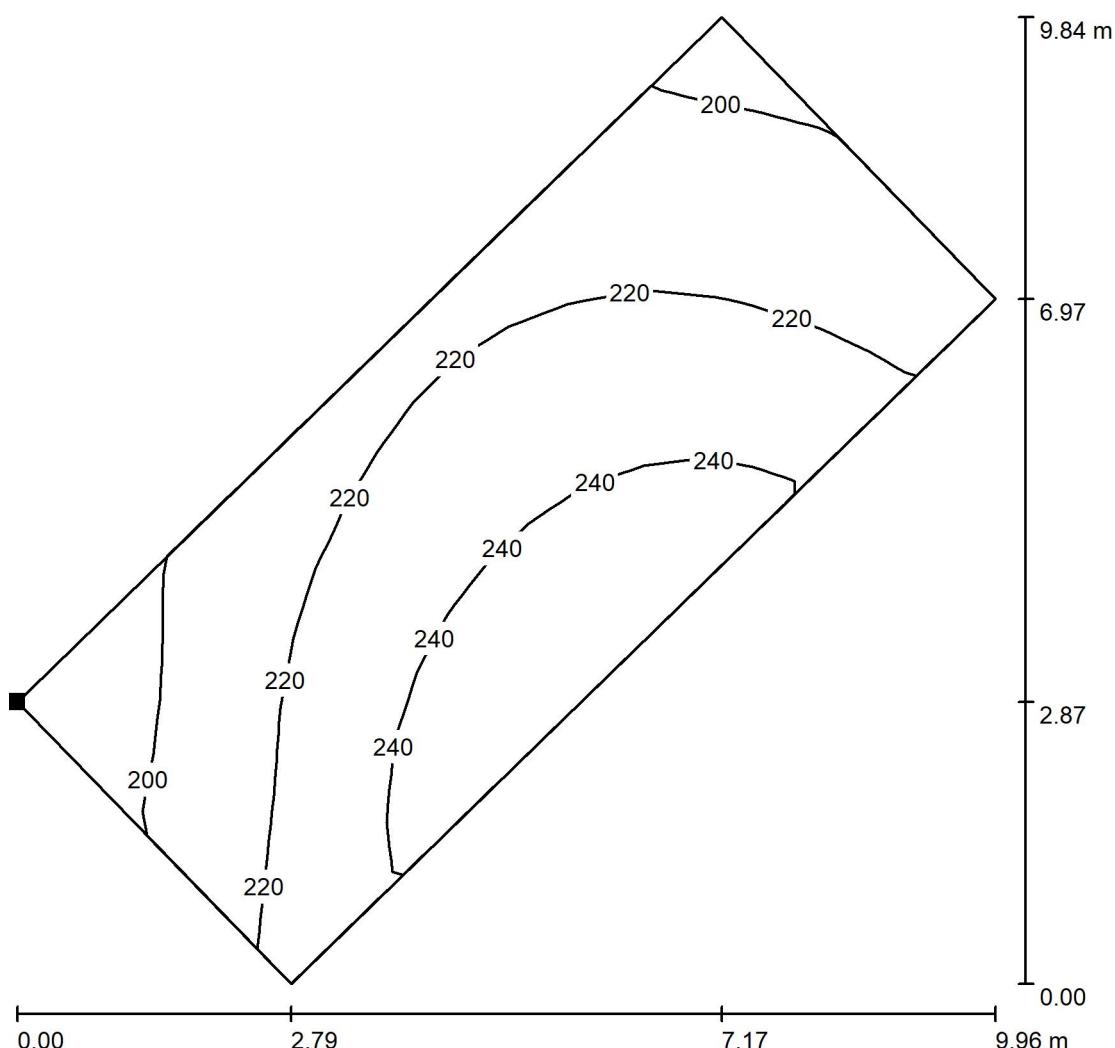

Położenie powierzchni w scenie
zewnętrznej:
Zaznaczony punkt:

(134.443 m, 144.986 m, 0.000 m)

Wartości Lux, Skala 1 : 77

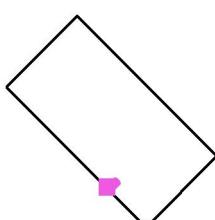

Siatka: 16 x 8 Punkty

E_m [lx]
223

E_{min} [lx]
184


E_{max} [lx]
261

E_{min} / E_m
0.823

E_{min} / E_{max}
0.704

Edytor
Telefon
faks
e-Mail

Lekkoatletyka / 200lx Bieżnia / Meta / Grafika wartości (E, poziome)

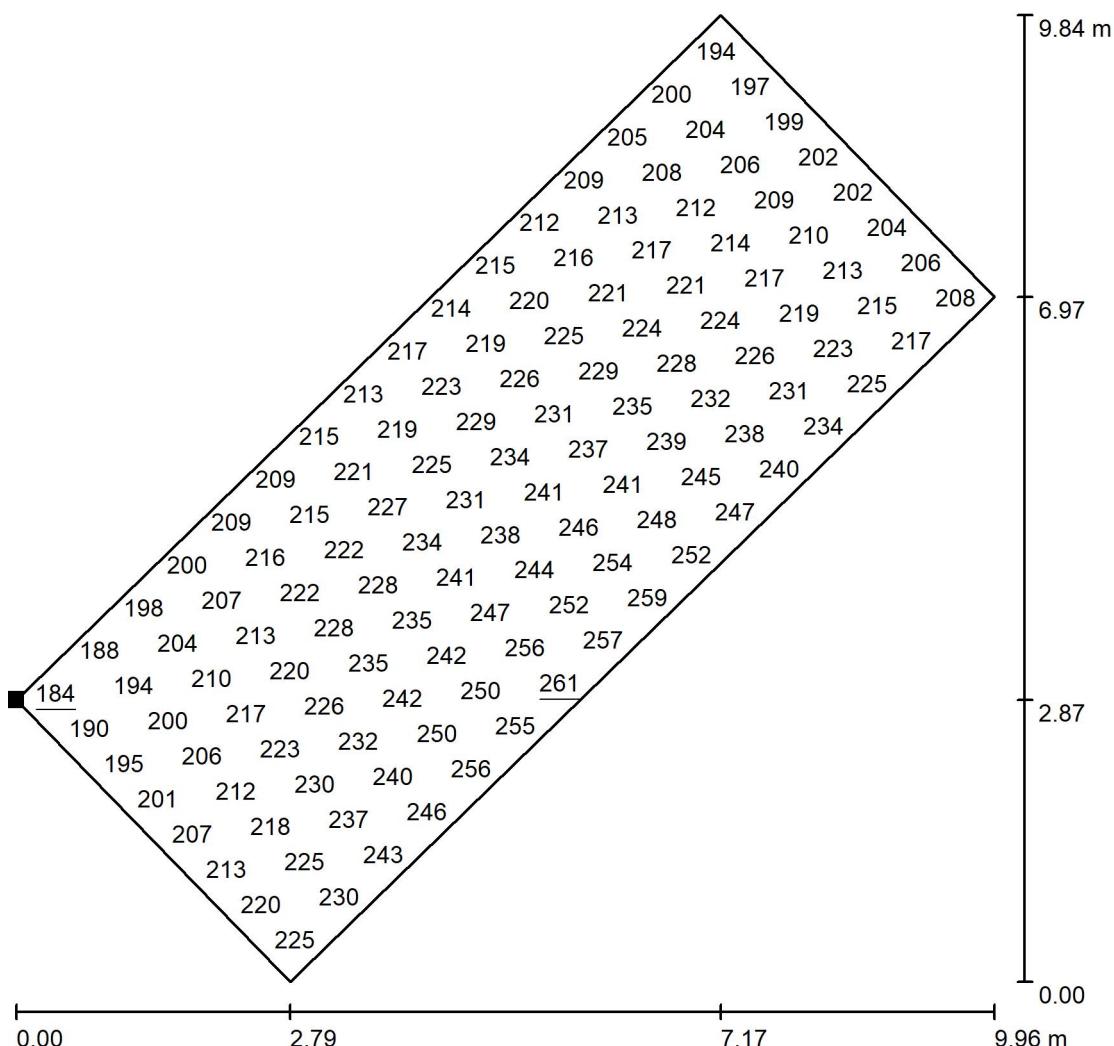


Wartości Lux, Skala 1 : 77

Położenie powierzchni w scenie
zewnętrznej:

Zaznaczony punkt:

(134.443 m, 144.986 m, 0.000 m)

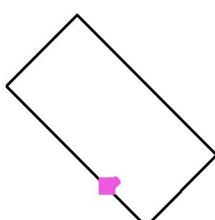

Siatka: 16 x 8 Punkty

E_m [lx]
223

E_{min} [lx]
184

E_{max} [lx]
261


E_{min} / E_m
0.823

E_{min} / E_{max}
0.704



Edytor
Telefon
faks
e-Mail

Lekkoatletyka / 200Ix Bieżnia / Bieżnia 1 Siatka obliczeniowa (PA) / Podsumowanie

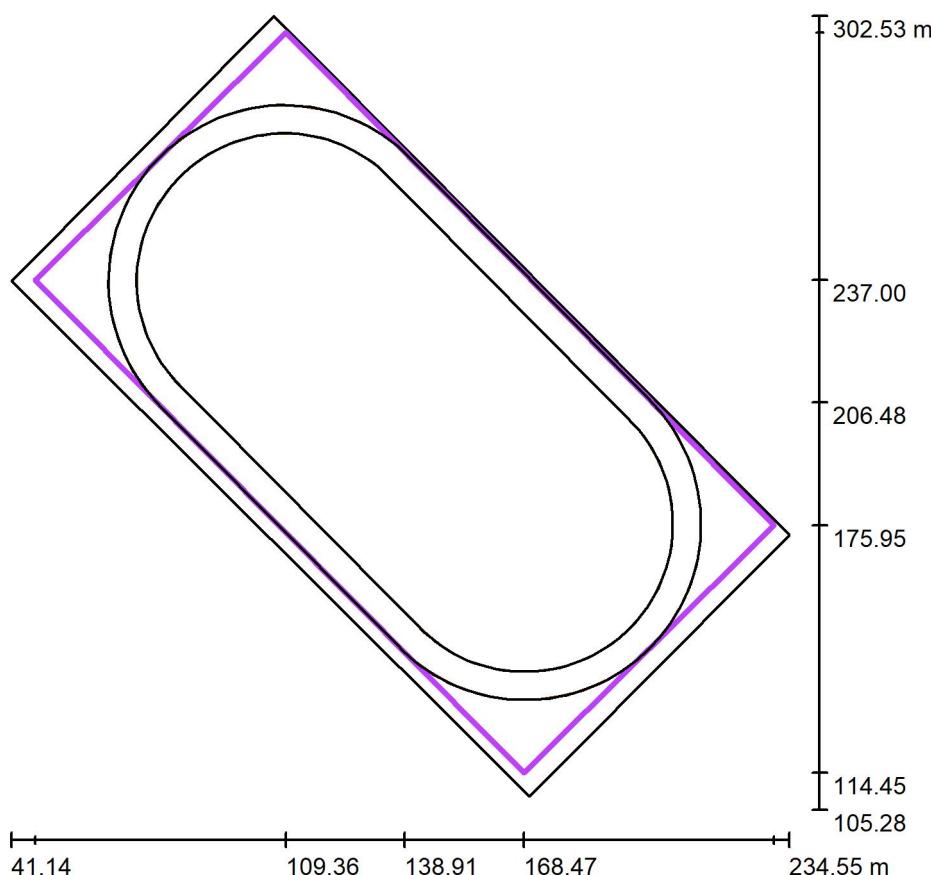

Skala 1 : 1881

Pozycja: (138.911 m, 206.477 m, 0.000 m)

Rozmiar: (172.413 m, 87.443 m)

Rotacja: (0.0°, 0.0°, -45.3°)

Typ: Promieniowa, Siatka: 35 x 3 Punkty

Należy do następujących obiektów sportowych: Bieżnia 1


Zestawienie wyników

Nr.	Typ	E_m [lx]	E_{min} [lx]	E_{max} [lx]	E_{min} / E_m	E_{min} / E_{max}	$E_h m/E_m$	W [m]	Kamera
1	pozioma	231	125	373	0.54	0.33	/	0.000	/

$E_h m/E_m$ = Stosunek między średnim poziomym i pionowym natężeniem oświetlenia, W = Wysokość pomiaru

Edytor
Telefon
faks
e-Mail

Lekkoatletyka / Bieżnia 100lx / Oprawy sportowe (lista współrzędnych)

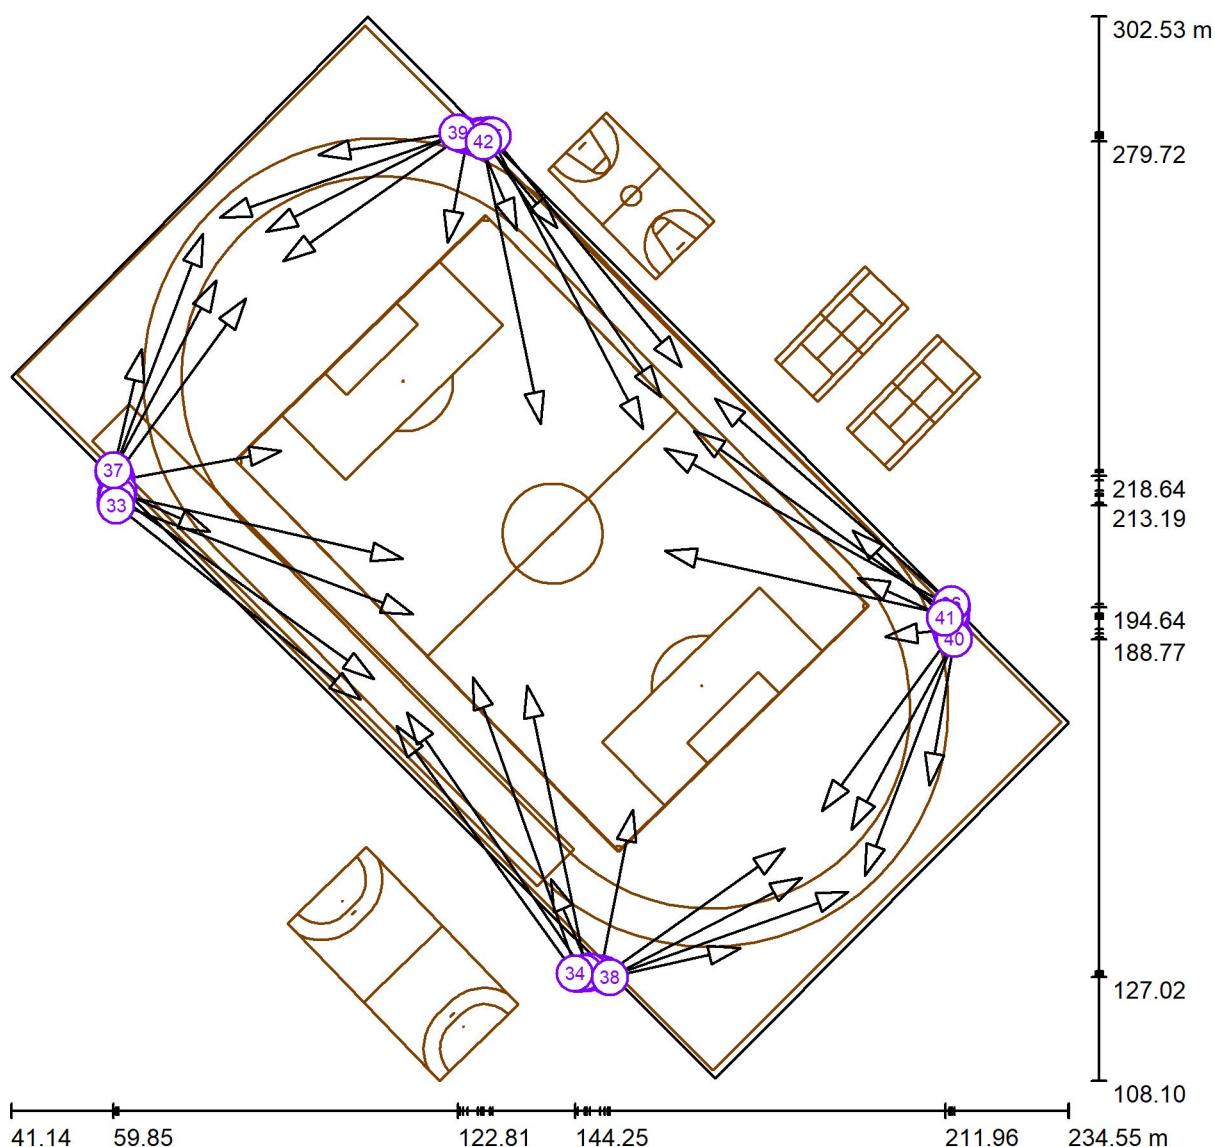

Skala 1 : 1383

Lista opraw sportowych

Oprawa	Indeks	Pozycja [m] X Y Z	Punkt oświetlania [m] X Y Z	Kąt oświetlania [°]	Ustawienie	Słup
Disano Illuminazione SpA 3230 1300mA 5700K CRI90 Type A CLD S+L 3230 Forum LED - 3 MODULI - symmetrico MS	1	59.849 219.577 27.000	78.685 254.409 0.000	34.3	(C 0, G IMax)	/
Disano Illuminazione SpA 3230 1300mA 5700K CRI90 Type A CLD S+L 3230 Forum LED - 3 MODULI - symmetrico MS	2	150.623 127.022 27.000	185.815 145.178 0.000	34.3	(C 0, G IMax)	/
Disano Illuminazione SpA 3230 1300mA 5700K CRI90 Type A CLD S+L 3230 Forum LED - 3 MODULI - symmetrico MS	3	122.867 281.382 27.000	87.675 263.226 0.000	34.3	(C 0, G IMax)	/

Disano Illuminazione
SpA 3230 1300mA
5700K CRI90 Type A
CLD S+L 3230 Forum
LED - 3 MODULI -
simmetrico MS

4 213.641 188.827 27.000 194.805 153.995 0.000

34.3 (C 0, G IMax) /

Edytor
Telefon
faks
e-Mail

Lekkoatletyka / Bieżnia 100Ix / Oprawy sportowe (lista współrzędnych)

Lista opraw sportowych

Oprawa	Indeks	Pozycja [m]			Punkt oświetlania [m]			Kąt oświetlania [°]	Ustawienie	Słup
		X	Y	Z	X	Y	Z			
Disano Illuminazione SpA 3198 1300mA 5700K CRI90 Type A CLD S+L 3198 Forum LED - 3 MODULI - fascio stretto S	5	60.252	213.761	26.000	114.634	193.374	0.000	24.1	(C 0, G IMax)	/
Disano Illuminazione SpA 3230 1300mA 5700K CRI90 Type A CLD S+L 3230 Forum LED - 3 MODULI - simmetrico MS	6	60.383	215.365	25.000	112.812	203.457	0.000	24.9	(C 0, G IMax)	/
Disano Illuminazione SpA 3230 1300mA 5700K CRI90 Type A CLD S+L 3230 Forum LED - 3 MODULI - simmetrico MS	7	146.423	127.638	25.000	135.535	180.288	0.000	24.9	(C 0, G IMax)	/
Disano Illuminazione SpA 3230 1300mA 5700K CRI90 Type A CLD S+L 3230 Forum LED - 3 MODULI - simmetrico MS	8	127.067	280.766	25.000	137.955	228.116	0.000	24.9	(C 0, G IMax)	/
Disano Illuminazione SpA 3230 1300mA 5700K CRI90 Type A CLD S+L 3230 Forum LED - 3 MODULI - simmetrico MS	9	213.107	193.039	25.000	160.678	204.947	0.000	24.9	(C 0, G IMax)	/
Disano Illuminazione SpA 3231 1300mA 5700K CRI90 Type A CLD S+L 3231 Forum LED - 3 MODULI - simmetrico M	10	60.516	217.822	25.000	90.571	223.223	0.000	39.3	(C 0, G IMax)	/
Disano Illuminazione SpA 3198 1300mA 5700K CRI90 Type A CLD S+L 3198 Forum LED - 3 MODULI - fascio stretto S	11	144.816	127.538	26.000	125.515	181.818	0.000	24.3	(C 0, G IMax)	/
Disano Illuminazione SpA 3198 1300mA 5700K CRI90 Type A CLD S+L 3198 Forum LED - 3 MODULI - fascio stretto S	12	128.674	280.866	26.000	156.722	227.160	0.000	23.2	(C 0, G IMax)	/
Disano Illuminazione SpA 3198 1300mA 5700K CRI90 Type A CLD S+L 3198 Forum LED - 3 MODULI - fascio stretto S	13	213.238	194.643	26.000	160.600	223.610	0.000	23.4	(C 0, G IMax)	/
Disano Illuminazione SpA 3231 1300mA 5700K CRI90 Type A CLD S+L 3231 Forum LED - 3 MODULI - simmetrico M	14	148.882	127.723	25.000	154.866	157.667	0.000	39.3	(C 0, G IMax)	/
Disano Illuminazione SpA 3231 1300mA 5700K CRI90 Type A CLD S+L 3231 Forum LED - 3 MODULI - simmetrico M	15	124.608	280.681	25.000	120.996	261.247	0.000	51.7	(C 0, G IMax)	/
Disano Illuminazione SpA 3231 1300mA 5700K CRI90 Type A CLD S+L 3231 Forum	16	212.974	190.582	25.000	201.029	189.243	0.000	64.3	(C 0, G IMax)	/

SpA 3198 1300mA 5700K CRI90 Type A CLD S+L 3198 Forum LED - 3 MODULI - fascio stretto S Disano Illuminazione SpA 3198 1300mA 5700K CRI90 Type A CLD S+L 3198 Forum LED - 3 MODULI - fascio stretto S Disano Illuminazione SpA 3198 1300mA 5700K CRI90 Type A CLD S+L 3198 Forum LED - 3 MODULI - fascio stretto S Disano Illuminazione SpA 3198 1300mA 5700K CRI90 Type A CLD S+L 3198 Forum LED - 3 MODULI - fascio stretto S Disano Illuminazione SpA 3198 1300mA 5700K CRI90 Type A CLD S+L 3198 Forum LED - 3 MODULI - fascio stretto S Disano Illuminazione SpA 3198 1300mA 5700K CRI90 Type A CLD S+L 3198 Forum LED - 3 MODULI - fascio stretto S Disano Illuminazione SpA 3231 1300mA 5700K CRI90 Type A CLD S+L 3231 Forum LED - 3 MODULI - simmetrico M Disano Illuminazione SpA 3231 1300mA 5700K CRI90 Type A CLD S+L 3231 Forum LED - 3 MODULI - simmetrico M Disano Illuminazione SpA 3230 1300mA 5700K CRI90 Type A CLD S+L 3230 Forum LED - 3 MODULI - simmetrico MS Disano Illuminazione SpA 3230 1300mA 5700K CRI90 Type A CLD S+L 3230 Forum LED - 3 MODULI - simmetrico MS	31	127.437	280.524	24.000	159.976	233.018	0.000	22.6	(C 0, G IMax)	/
	32	212.872	193.413	24.000	166.007	226.869	0.000	22.6	(C 0, G IMax)	/
	33	60.375	213.193	24.000	105.032	177.704	0.000	22.8	(C 0, G IMax)	/
	34	144.251	127.672	24.000	111.621	172.953	0.000	23.3	(C 0, G IMax)	/
	35	129.239	280.732	24.000	163.739	238.506	0.000	23.8	(C 0, G IMax)	/
	36	213.115	195.211	24.000	169.845	232.843	0.000	22.7	(C 0, G IMax)	/
	37	59.856	219.630	23.000	64.995	241.793	0.000	45.3	(C 0, G IMax)	/
	38	150.677	127.028	23.000	174.537	132.354	0.000	43.3	(C 0, G IMax)	/
	39	122.813	281.376	23.000	97.290	277.268	0.000	41.7	(C 0, G IMax)	/
	40	213.634	188.774	23.000	209.067	162.119	0.000	40.4	(C 0, G IMax)	/



Edytor
Telefon
faks
e-Mail


Lekkoatletyka / Bieżnia 100Ix / Oprawy sportowe (lista współrzędnych)

Lista opraw sportowych

Oprawa	Indeks	Pozycja [m]			Punkt oświetlania [m]			Kąt oświetlania [°]	Ustawienie	Słup
		X	Y	Z	X	Y	Z			
Disano Illuminazione SpA 3230 1300mA 5700K CRI90 Type A CLD S+L 3230 Forum LED - 3 MODULI - simmetrico MS	41	211.962	192.708	23.000	195.059	208.635	0.000	44.7	(C 0, G IMax)	/
Disano Illuminazione SpA 3230 1300mA 5700K CRI90 Type A CLD S+L 3230 Forum LED - 3 MODULI - simmetrico MS	42	127.542	279.716	23.000	140.991	263.943	0.000	48.0	(C 0, G IMax)	/

Edytor
Telefon
faks
e-Mail

Lekkoatletyka / Bieżnia 100lx / Cały stadion / Izolinie (E, poziome)

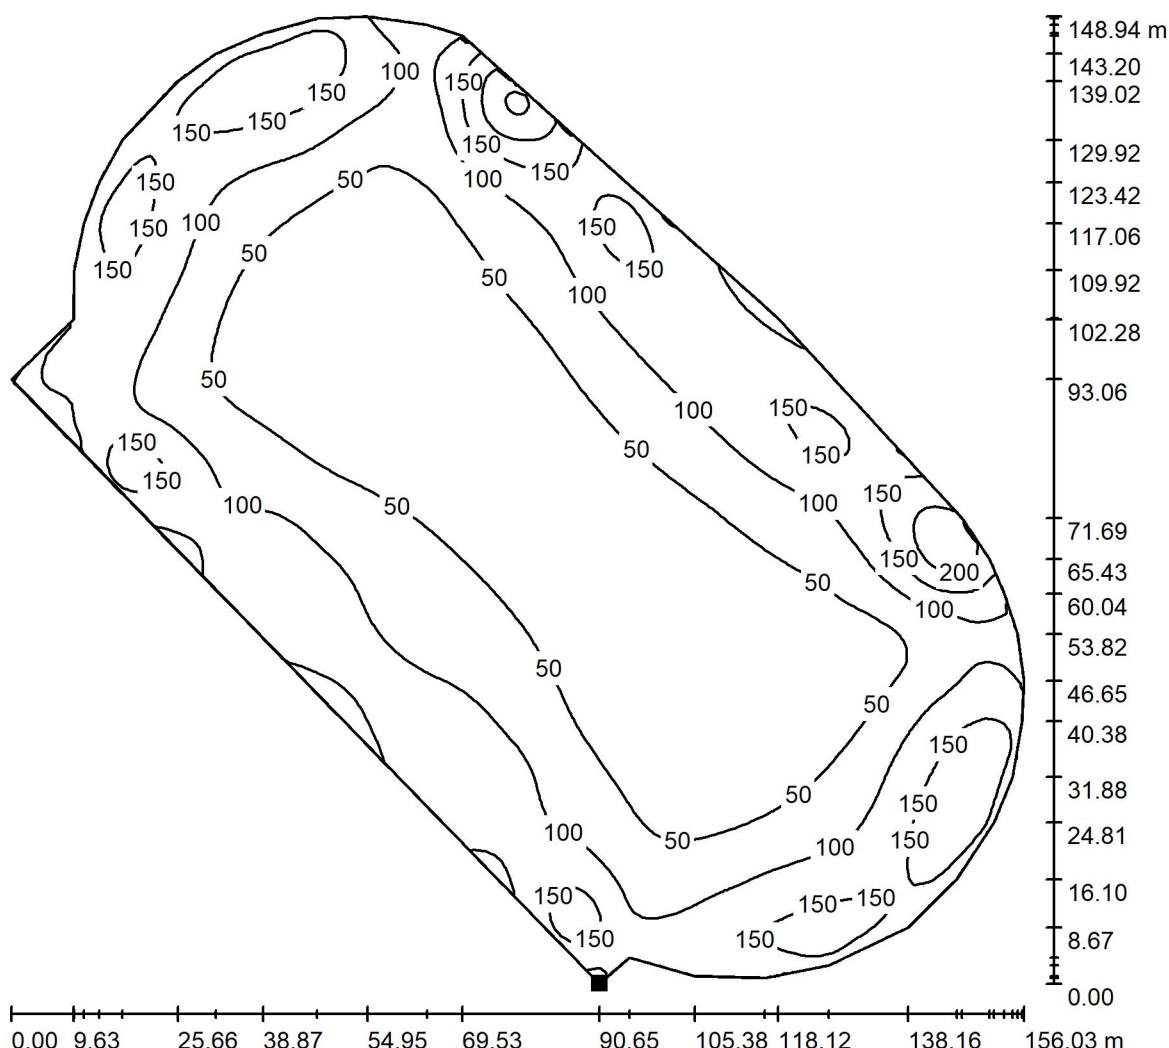


Wartości Lux, Skala 1 : 1165

Położenie powierzchni w scenie zewnętrznej:

Zaznaczony punkt:

(146.396 m, 131.633 m, 0.850 m)

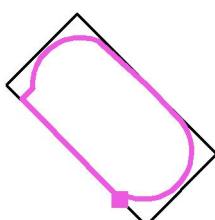

Siatka: 128 x 128 Punkty

E_m [lx]
86

E_{min} [lx]
17


E_{max} [lx]
255

E_{min} / E_m
0.202

E_{min} / E_{max}
0.068

Edytor
Telefon
faks
e-Mail


Lekkoatletyka / Bieżnia 100Ix / Meta / Izolinie (E, poziome)

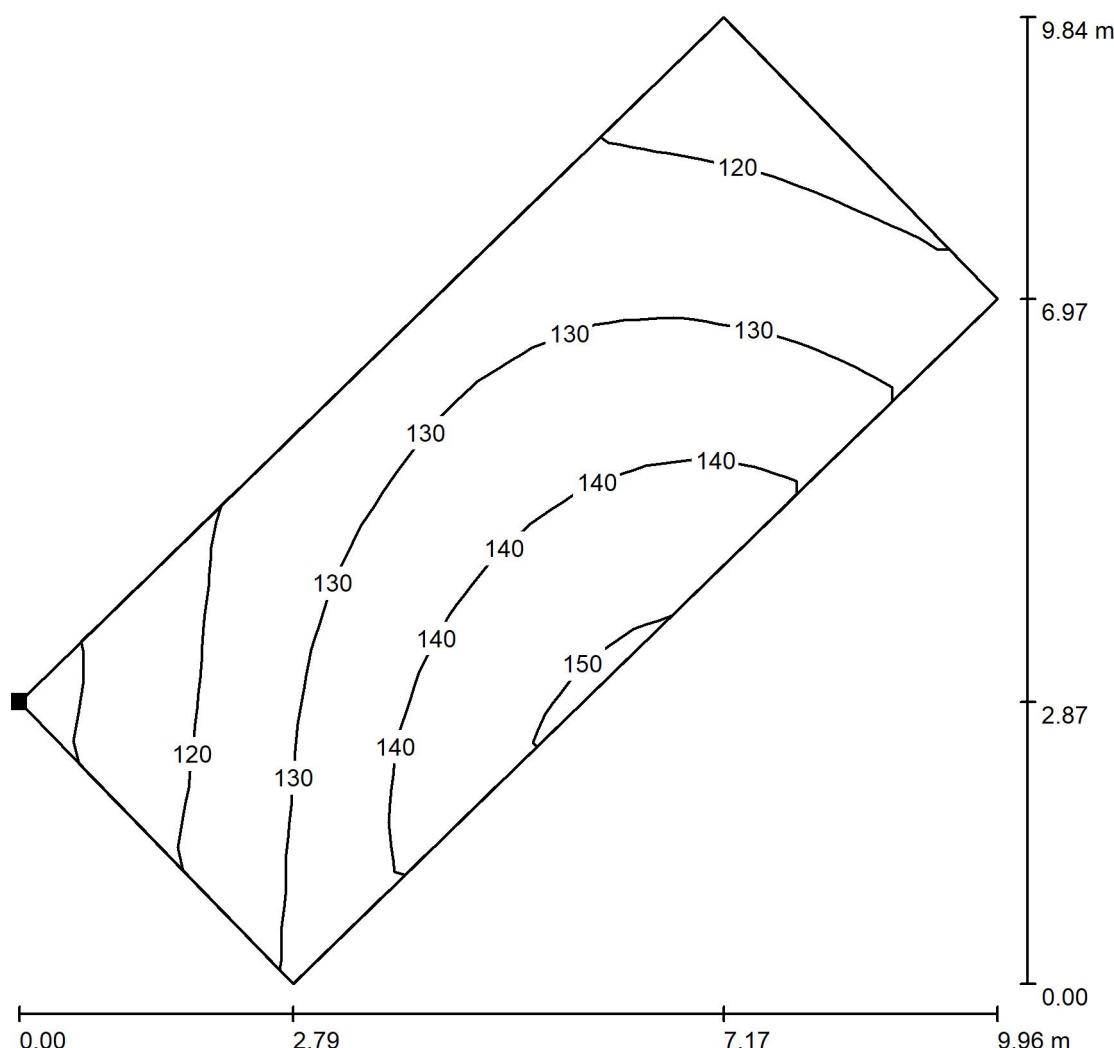

Wartości Lux, Skala 1 : 77

Położenie powierzchni w scenie zewnętrznej:

Zaznaczony punkt:
(134.443 m, 144.986 m, 0.000 m)

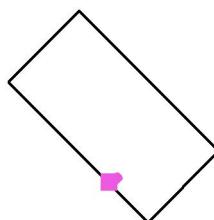

Siatka: 16 x 8 Punkty

E_m [lx]
130

E_{\min} [lx]
107


E_{\max} [lx]
152

E_{\min} / E_m
0.823

E_{\min} / E_{\max}
0.704

Edytor
Telefon
faks
e-Mail


Lekkoatletyka / Bieżnia 100lx / Meta / Grafika wartości (E, poziome)

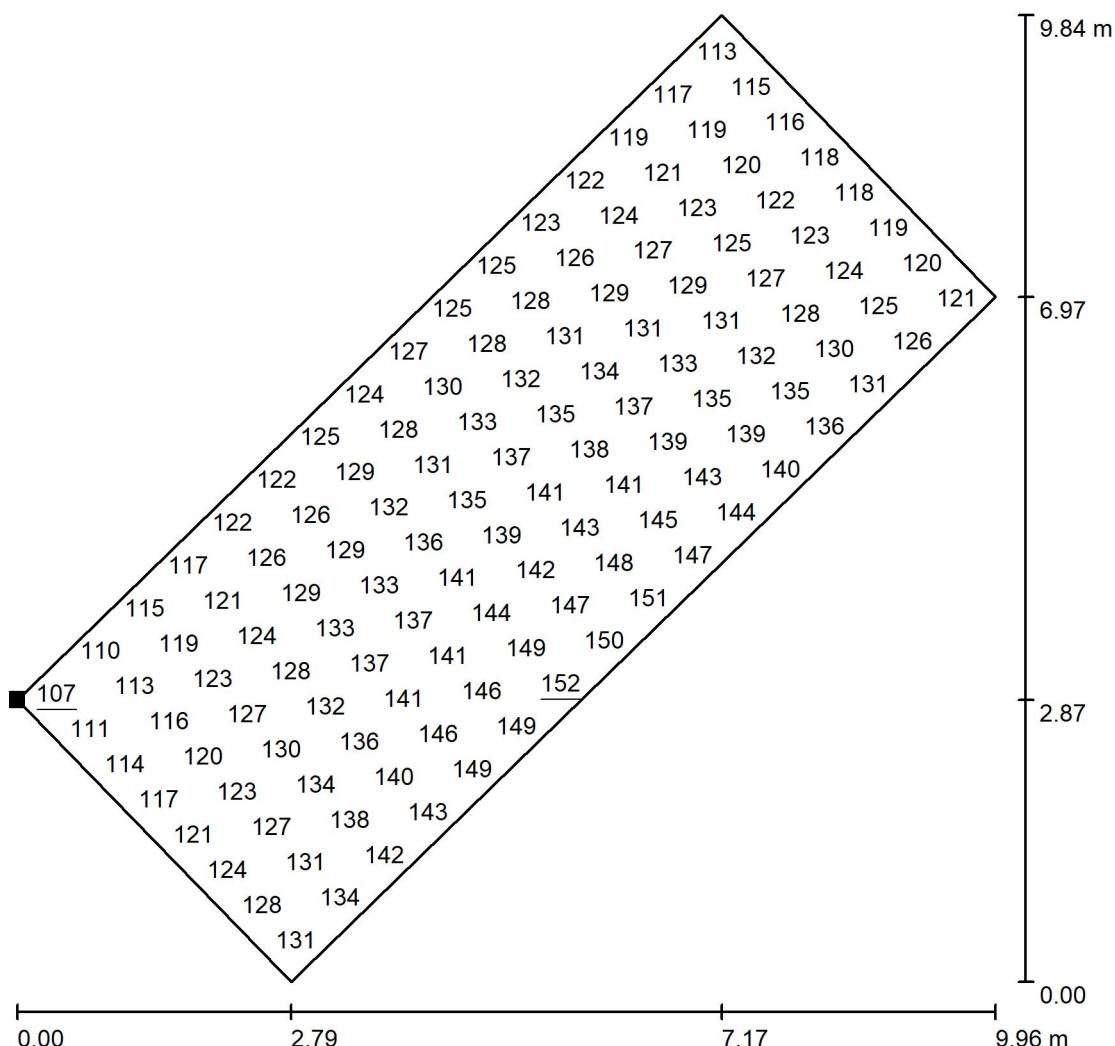

Wartości Lux, Skala 1 : 77

Położenie powierzchni w scenie
zewnętrznej:

Zaznaczony punkt:
(134.443 m, 144.986 m, 0.000 m)

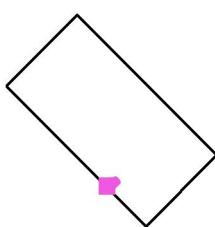

Siatka: 16 x 8 Punkty

E_m [lx]
130

E_{\min} [lx]
107

E_{\max} [lx]
152


E_{\min} / E_m
0.823

E_{\min} / E_{\max}
0.704



Edytor
Telefon
faks
e-Mail

Lekkoatletyka / Bieżnia 100lx / Bieżnia 1 Siatka obliczeniowa (PA) / Podsumowanie

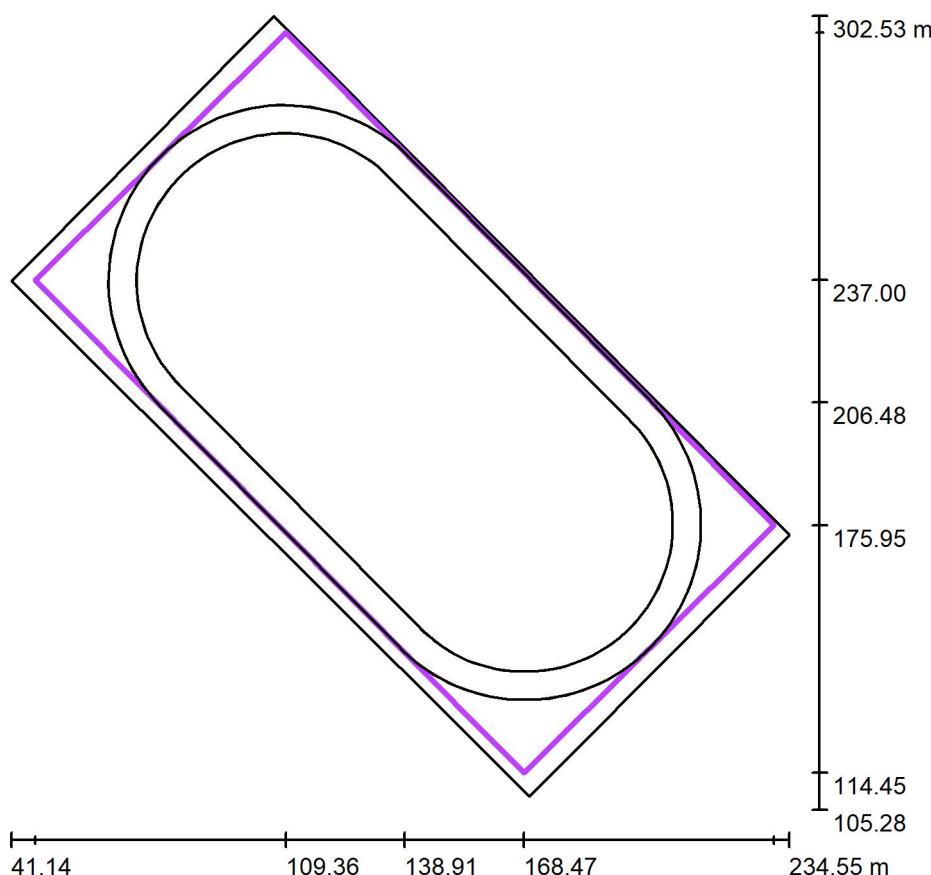

Skala 1 : 1881

Pozycja: (138.911 m, 206.477 m, 0.000 m)

Rozmiar: (172.413 m, 87.443 m)

Rotacja: (0.0°, 0.0°, -45.3°)

Typ: Promieniowa, Siatka: 35 x 3 Punkty

Należy do następujących obiektów sportowych: Bieżnia 1


Zestawienie wyników

Nr.	Typ	E_m [lx]	E_{min} [lx]	E_{max} [lx]	E_{min} / E_m	E_{min} / E_{max}	$E_h m/E_m$	W [m]	Kamera
1	pozioma	135	73	217	0.54	0.33	/	0.000	/

$E_h m/E_m$ = Stosunek między średnim poziomym i pionowym natężeniem oświetlenia, W = Wysokość pomiaru

Edytor
Telefon
faks
e-Mail

Lekkoatletyka / 50Ix Rekreacja / Oprawy sportowe (lista współrzędnych)

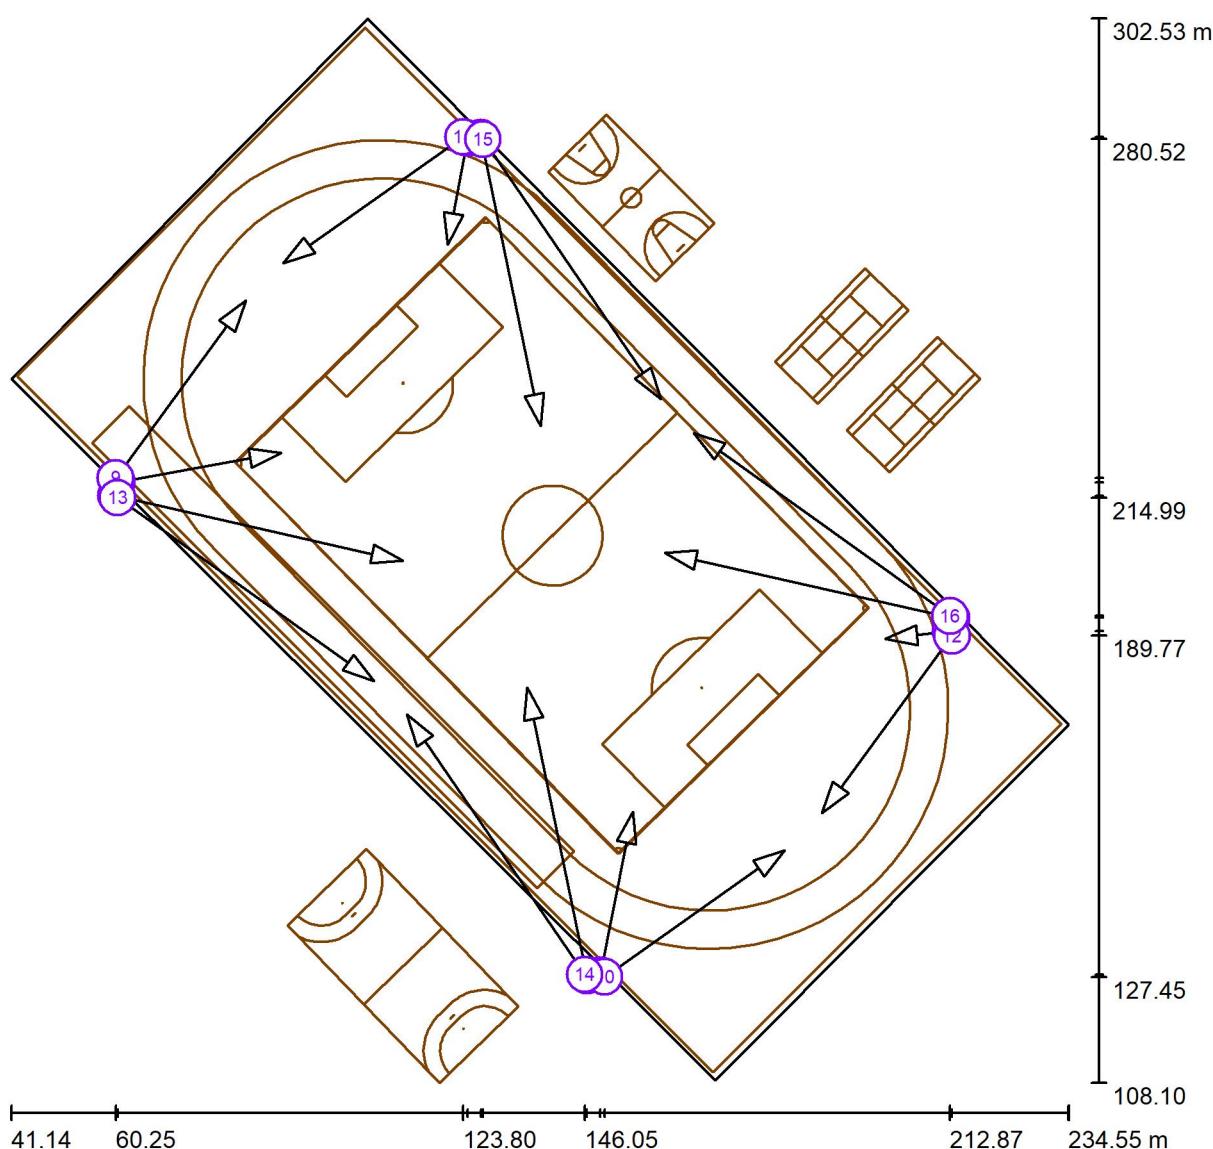

Skala 1 : 1383

Lista opraw sportowych

Oprawa	Indeks	Pozycja [m] X Y Z	Punkt oświetlania [m] X Y Z	Kąt oświetlania [°]	Ustawienie	Slup
Disano Illuminazione SpA 3230 1300mA 5700K CRI90 Type A CLD S+L 3230 Forum LED - 3 MODULI - simmetrico MS	1	60.383 215.365 25.000	112.812 203.457 0.000	24.9	(C 0, G IMax)	/
Disano Illuminazione SpA 3230 1300mA 5700K CRI90 Type A CLD S+L 3230 Forum LED - 3 MODULI - simmetrico MS	2	146.423 127.638 25.000	135.535 180.288 0.000	24.9	(C 0, G IMax)	/
Disano Illuminazione SpA 3230 1300mA 5700K CRI90 Type A CLD S+L 3230 Forum LED - 3 MODULI - simmetrico MS	3	127.067 280.766 25.000	137.955 228.116 0.000	24.9	(C 0, G IMax)	/

Disano Illuminazione
SpA 3230 1300mA
5700K CRI90 Type A
CLD S+L 3230 Forum
LED - 3 MODULI -
simmetrico MS

4 213.107 193.039 25.000 160.678 204.947 0.000

24.9 (C 0, G IMax) /

Edytor
Telefon
faks
e-Mail


Lekkoatletyka / 50Ix Rekreacja / Oprawy sportowe (lista współrzędnych)

Lista opraw sportowych

Oprawa	Indeks	Pozycja [m]			Punkt oświetlania [m]			Kąt oświetlania [°]	Ustawienie	Słup
		X	Y	Z	X	Y	Z			
Disano Illuminazione SpA 3231 1300mA 5700K CRI90 Type A CLD S+L 3231 Forum LED - 3 MODULI - simmetrico M	5	60.516	217.822	25.000	90.571	223.223	0.000	39.3	(C 0, G IMax)	/
Disano Illuminazione SpA 3231 1300mA 5700K CRI90 Type A CLD S+L 3231 Forum LED - 3 MODULI - simmetrico M	6	148.882	127.723	25.000	154.866	157.667	0.000	39.3	(C 0, G IMax)	/
Disano Illuminazione SpA 3231 1300mA 5700K CRI90 Type A CLD S+L 3231 Forum LED - 3 MODULI - simmetrico M	7	124.608	280.681	25.000	120.996	261.247	0.000	51.7	(C 0, G IMax)	/
Disano Illuminazione SpA 3231 1300mA 5700K CRI90 Type A CLD S+L 3231 Forum LED - 3 MODULI - simmetrico M	8	212.974	190.582	25.000	201.029	189.243	0.000	64.3	(C 0, G IMax)	/
Disano Illuminazione SpA 3230 1300mA 5700K CRI90 Type A CLD S+L 3230 Forum LED - 3 MODULI - simmetrico MS	9	60.254	218.637	24.000	84.036	251.060	0.000	30.8	(C 0, G IMax)	/
Disano Illuminazione SpA 3230 1300mA 5700K CRI90 Type A CLD S+L 3230 Forum LED - 3 MODULI - simmetrico MS	10	149.691	127.445	24.000	182.570	150.593	0.000	30.8	(C 0, G IMax)	/
Disano Illuminazione SpA 3230 1300mA 5700K CRI90 Type A CLD S+L 3230 Forum LED - 3 MODULI - simmetrico MS	11	123.799	280.959	24.000	90.920	257.811	0.000	30.8	(C 0, G IMax)	/
Disano Illuminazione SpA 3230 1300mA 5700K CRI90 Type A CLD S+L 3230 Forum LED - 3 MODULI - simmetrico MS	12	213.236	189.767	24.000	189.454	157.344	0.000	30.8	(C 0, G IMax)	/
Disano Illuminazione SpA 3198 1300mA 5700K CRI90 Type A CLD S+L 3198 Forum LED - 3 MODULI - fascio stretto S	13	60.618	214.991	24.000	107.483	181.535	0.000	22.6	(C 0, G IMax)	/
Disano Illuminazione SpA 3198 1300mA 5700K CRI90 Type A CLD S+L 3198 Forum LED - 3 MODULI - fascio stretto S	14	146.053	127.880	24.000	113.514	175.386	0.000	22.6	(C 0, G IMax)	/
Disano Illuminazione SpA 3198 1300mA 5700K CRI90 Type A CLD S+L 3198 Forum LED - 3 MODULI - fascio stretto S	15	127.437	280.524	24.000	159.976	233.018	0.000	22.6	(C 0, G IMax)	/
Disano Illuminazione SpA 3198 1300mA 5700K CRI90 Type A CLD S+L 3198 Forum	16	212.872	193.413	24.000	166.007	226.869	0.000	22.6	(C 0, G IMax)	/

Edytor
Telefon
faks
e-Mail

Lekkoatletyka / 50Ix Rekreacja / Cały stadion / Izolinie (E, poziome)

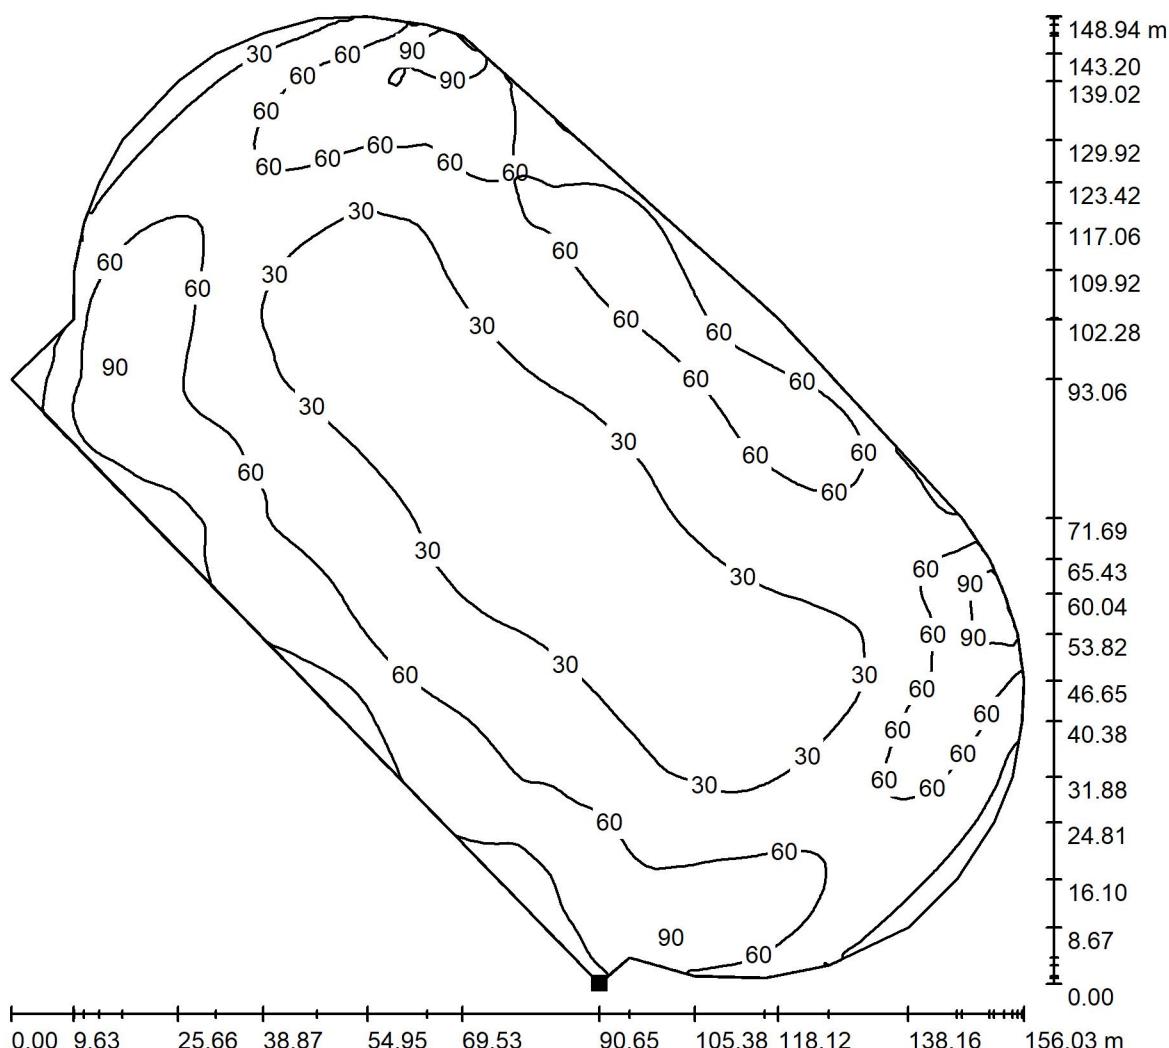


Wartości Lux, Skala 1 : 1165

Położenie powierzchni w scenie
zewnętrznej:

Zaznaczony punkt:

(146.396 m, 131.633 m, 0.850 m)

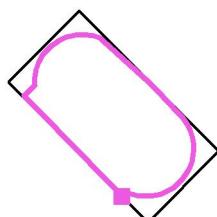

Siatka: 128 x 128 Punkty

E_m [lx]
47

E_{min} [lx]
5.88


E_{max} [lx]
107

E_{min} / E_m
0.124

E_{min} / E_{max}
0.055


Edytor
Telefon
faks
e-Mail

Lekkoatletyka / 50Ix Rekreacja / Meta / Izolinie (E, poziome)

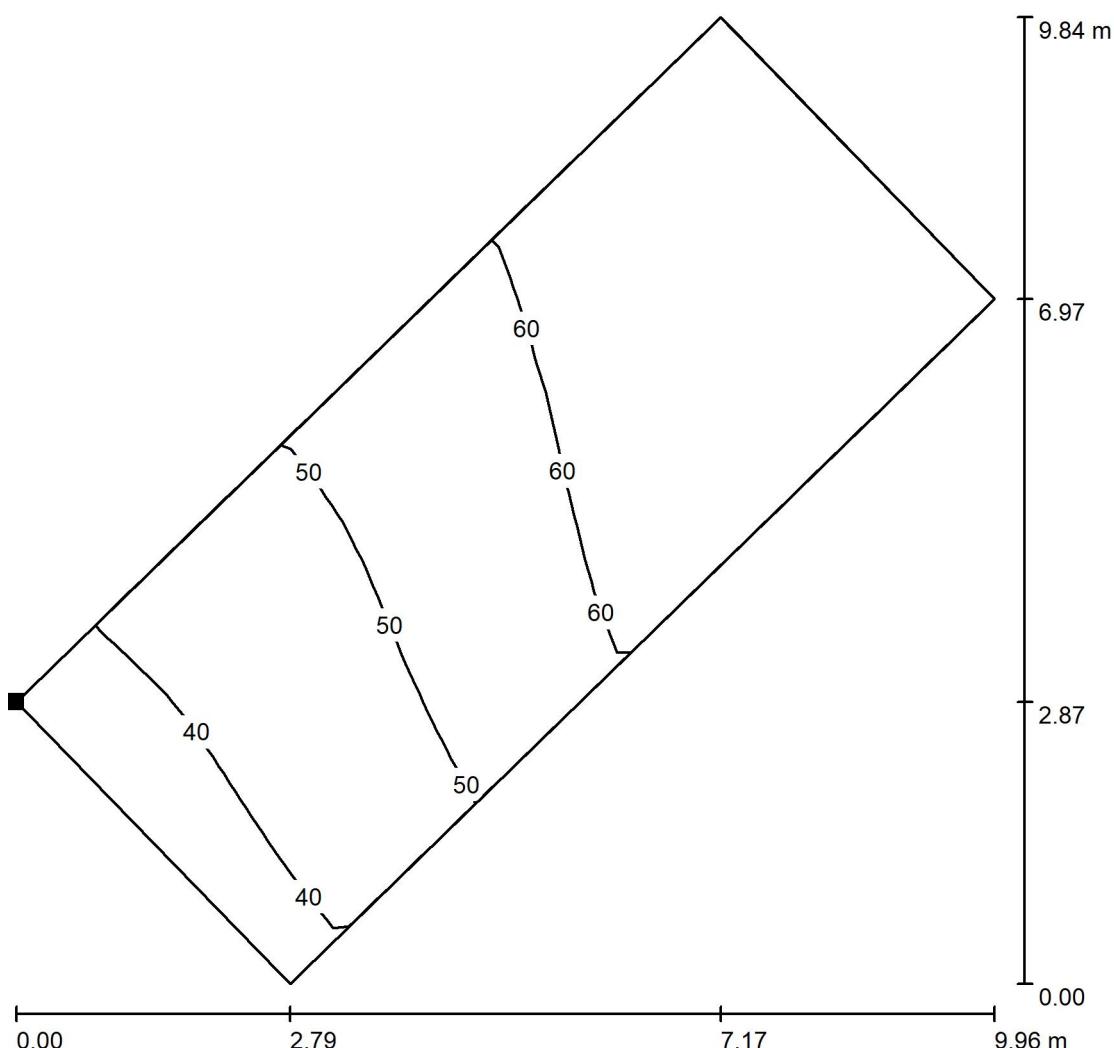

Położenie powierzchni w scenie zewnętrznej:
Zaznaczony punkt:
(134.443 m, 144.986 m, 0.000 m)

Wartości Lux, Skala 1 : 77

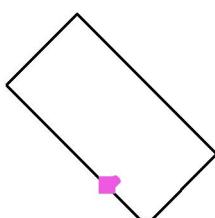

Siatka: 16 x 8 Punkty

E_m [lx]
55

E_{min} [lx]
36


E_{max} [lx]
68

E_{min} / E_m
0.657

E_{min} / E_{max}
0.533

Edytor
Telefon
faks
e-Mail

Lekkoatletyka / 50Ix Rekreacja / Meta / Grafika wartości (E, poziome)

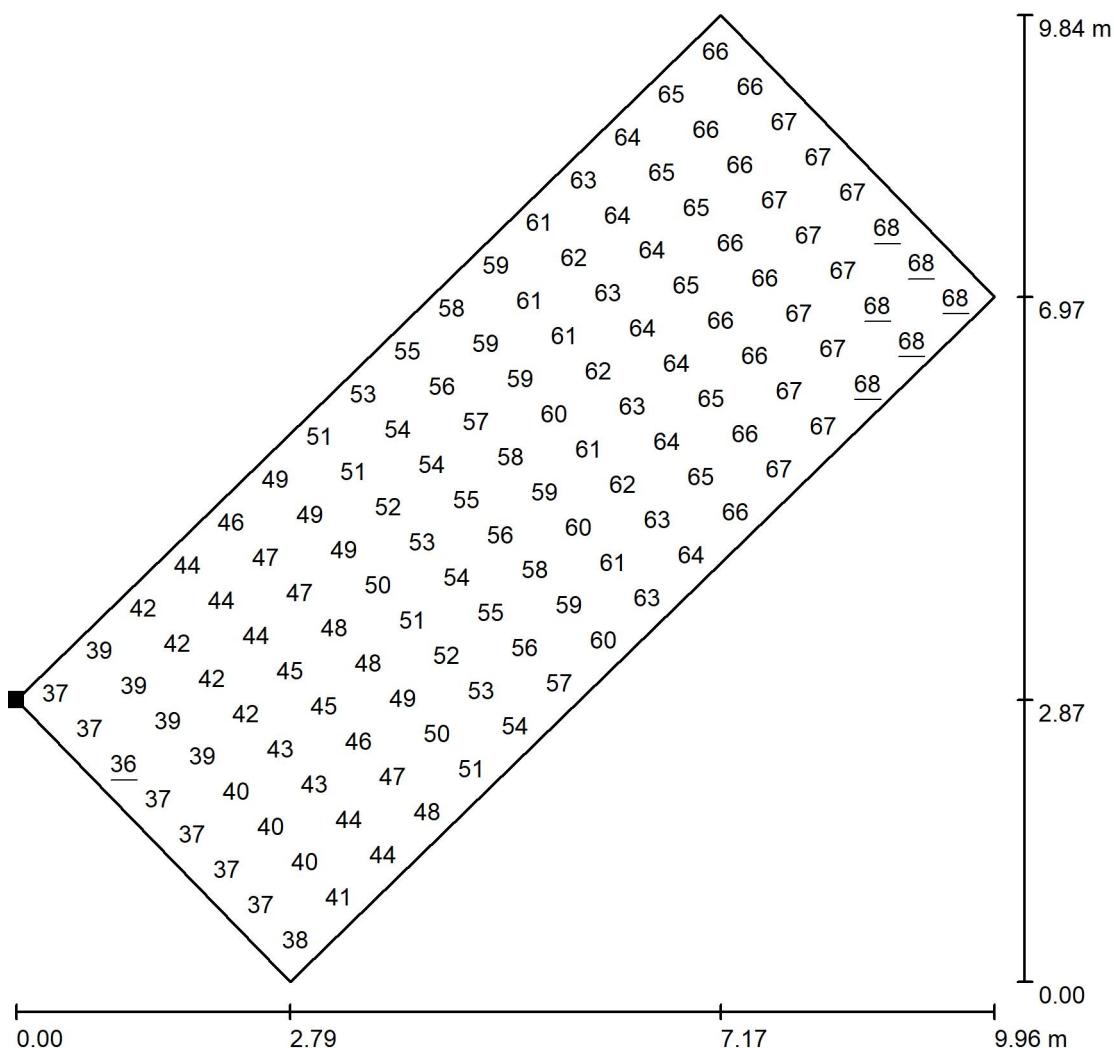


Wartości Lux, Skala 1 : 77

Położenie powierzchni w scenie zewnętrznej:

Zaznaczony punkt:

(134.443 m, 144.986 m, 0.000 m)

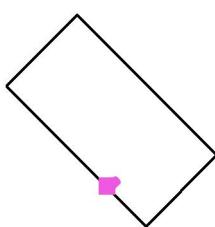

Siatka: 16 x 8 Punkty

E_m [lx]
55

E_{\min} [lx]
36

E_{\max} [lx]
68


E_{\min} / E_m
0.657

E_{\min} / E_{\max}
0.533



Edytor
Telefon
faks
e-Mail

Lekkoatletyka / 50Ix Rekreacja / Bieżnia 1 Siatka obliczeniowa (PA) / Podsumowanie

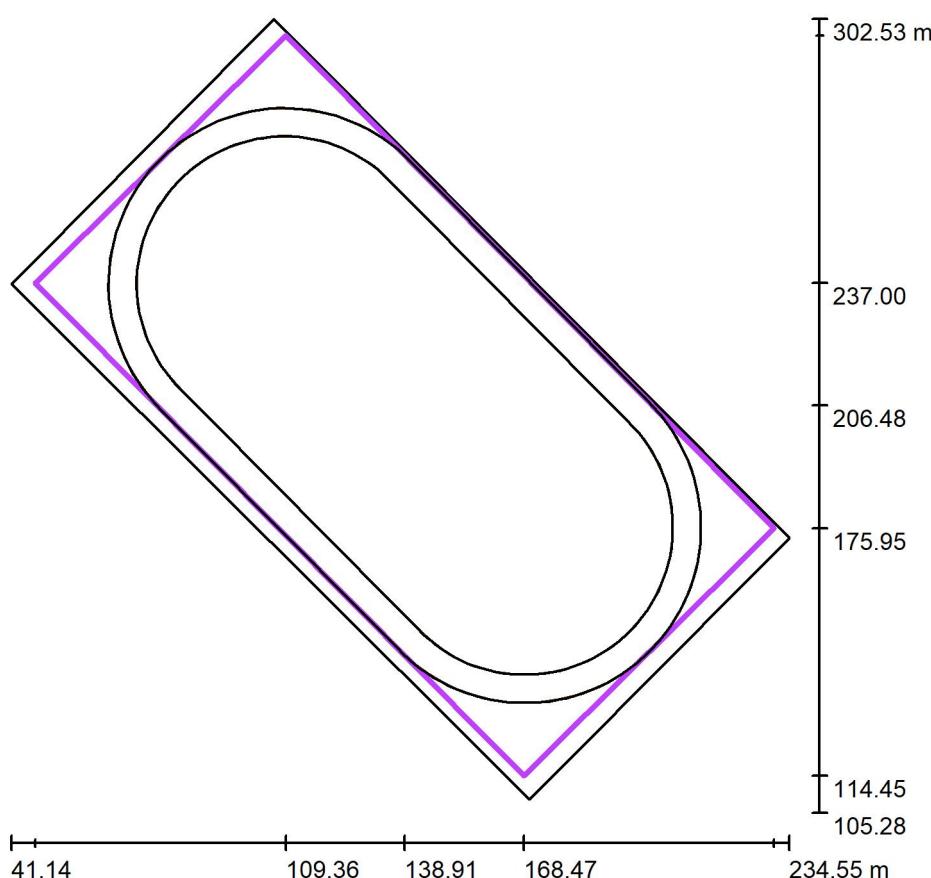

Skala 1 : 1881

Pozycja: (138.911 m, 206.477 m, 0.000 m)

Rozmiar: (172.413 m, 87.443 m)

Rotacja: (0.0°, 0.0°, -45.3°)

Typ: Promieniowa, Siatka: 35 x 3 Punkty

Należy do następujących obiektów sportowych: Bieżnia 1


Zestawienie wyników

Nr.	Typ	E_m [lx]	E_{min} [lx]	E_{max} [lx]	E_{min} / E_m	E_{min} / E_{max}	$E_h m/E_m$	W [m]	Kamera
1	pozioma	56	25	100	0.44	0.24	/	0.000	/

$E_h m/E_m$ = Stosunek między średnim poziomym i pionowym natężeniem oświetlenia, W = Wysokość pomiaru

Edytor
Telefon
faks
e-Mail

Lekkoatletyka / Pole Start/Meta / Cały stadion / Izolinie (E, poziome)

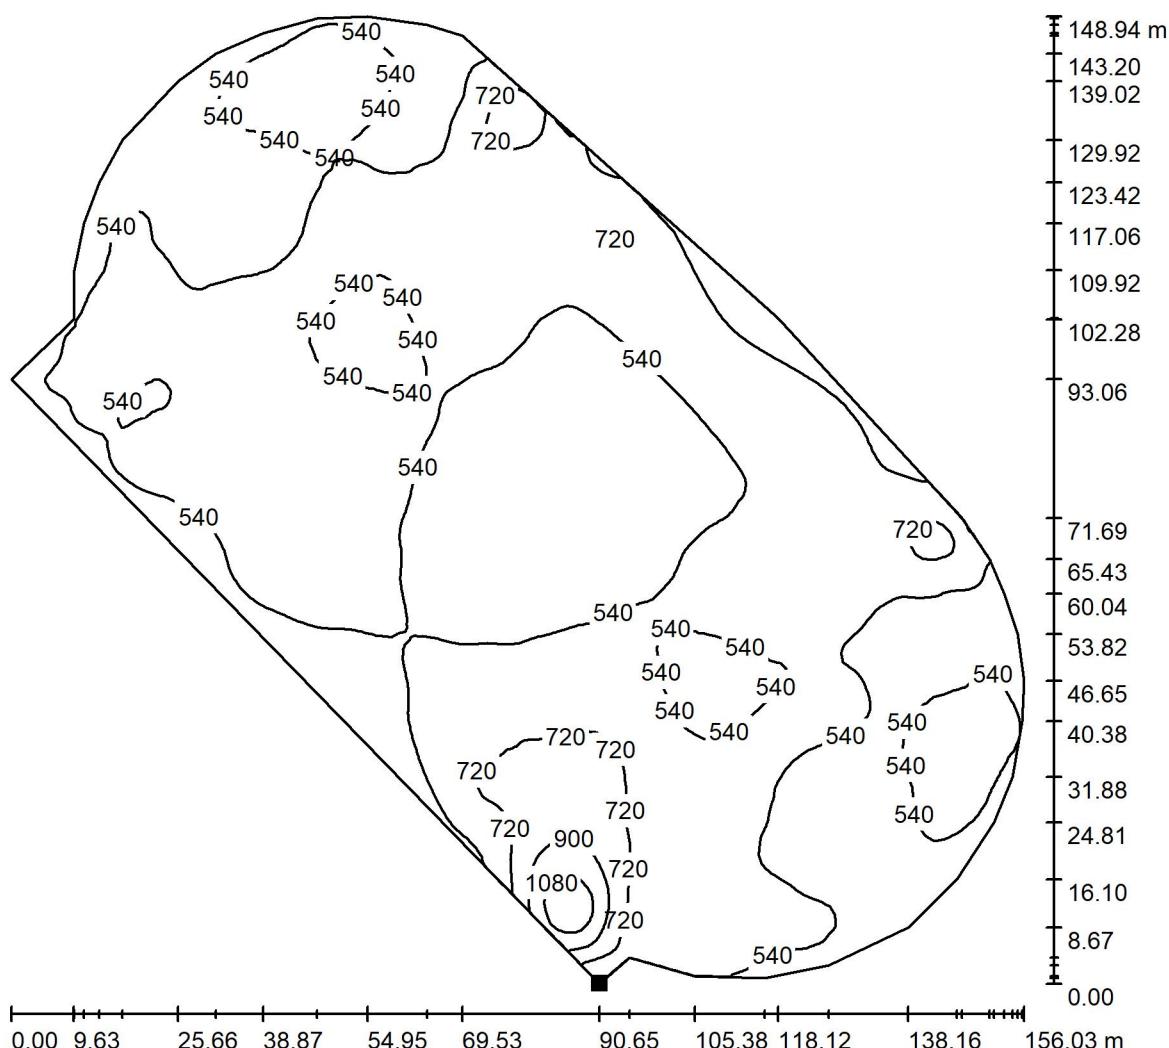


Wartości Lux, Skala 1 : 1165

Położenie powierzchni w scenie
zewnętrznej:

Zaznaczony punkt:

(146.396 m, 131.633 m, 0.850 m)

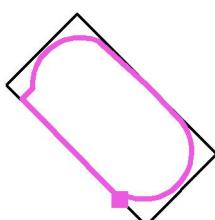

Siatka: 128 x 128 Punkty

E_m [lx]
570

E_{min} [lx]
360


E_{max} [lx]
1242

E_{min} / E_m
0.632

E_{min} / E_{max}
0.290

Edytor
Telefon
faks
e-Mail


Lekkoatletyka / Pole Start/Meta / Meta / Izolinie (E, poziome)

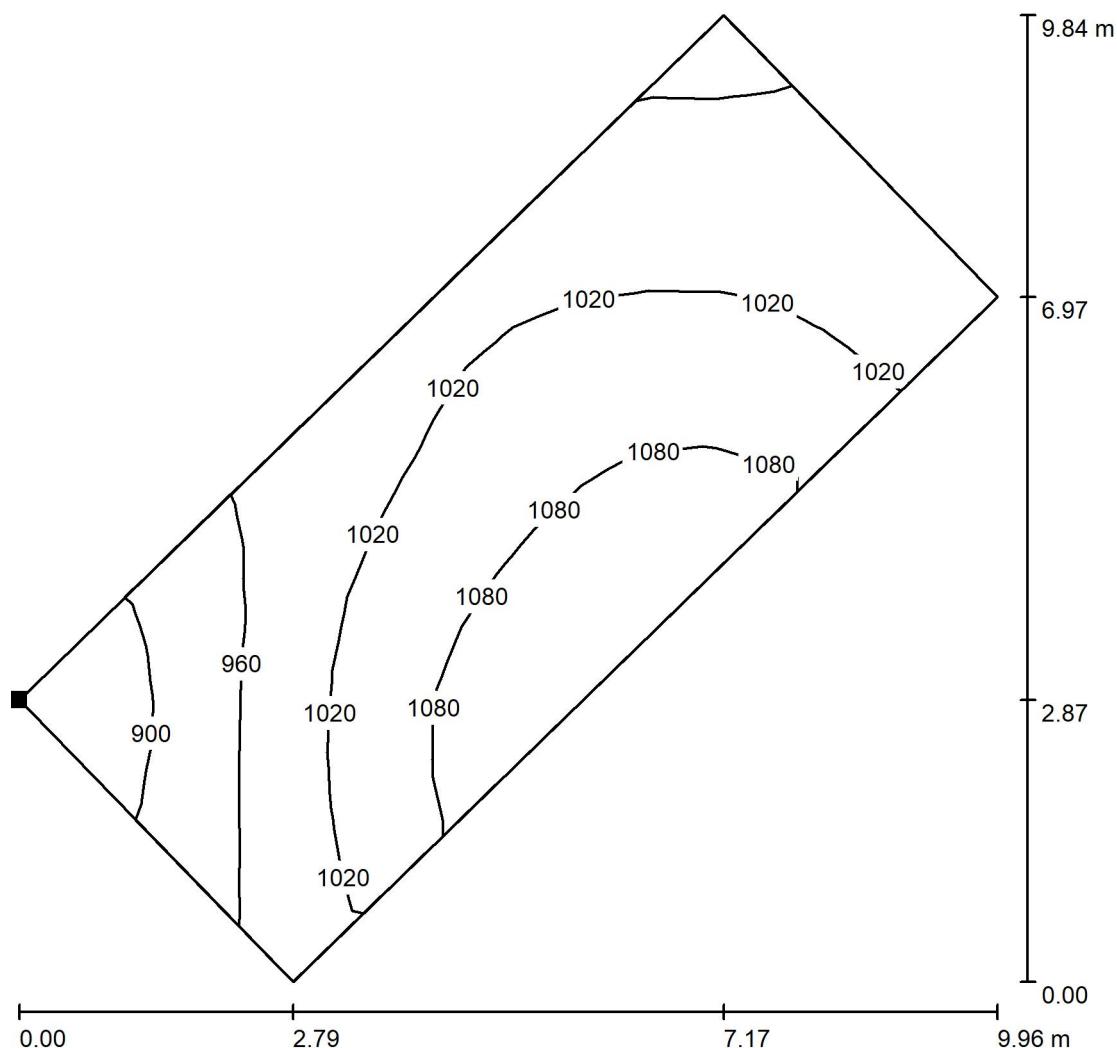

Wartości Lux, Skala 1 : 77

Położenie powierzchni w scenie
zewnętrznej:

Zaznaczony punkt:
(134.443 m, 144.986 m, 0.000 m)

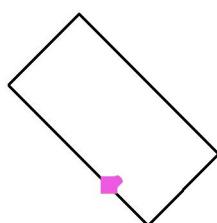

Siatka: 16 x 8 Punkty

E_m [lx]
1015

E_{\min} [lx]
846


E_{\max} [lx]
1132

E_{\min} / E_m
0.833

E_{\min} / E_{\max}
0.747

Edytor
Telefon
faks
e-Mail

Lekkoatletyka / Pole Start/Meta / Meta / Grafika wartości (E, poziome)

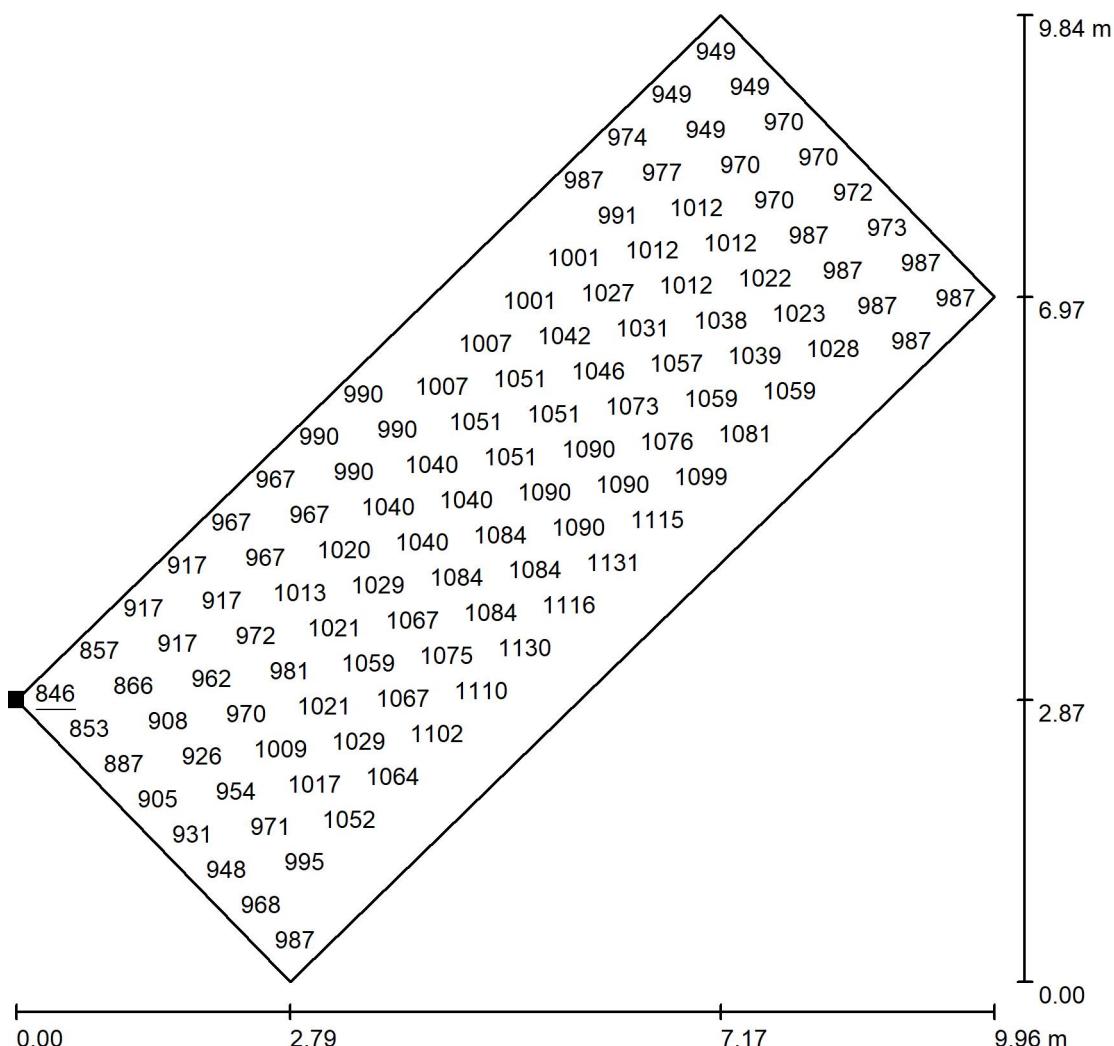


Wartości Lux, Skala 1 : 77

Nie wszystkie obliczone wartości mogą zostać przedstawione.

Położenie powierzchni w scenie
zewnętrznej:

Zaznaczony punkt:
(134.443 m, 144.986 m, 0.000 m)

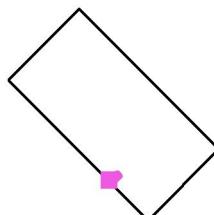

Siatka: 16 x 8 Punkty

E_m [lx]
1015

E_{\min} [lx]
846

E_{\max} [lx]
1132


E_{\min} / E_m
0.833

E_{\min} / E_{\max}
0.747



Edytor
Telefon
faks
e-Mail

Lekkoatletyka / Pole Start/Meta / Bieżnia 1 Siatka obliczeniowa (PA) / Podsumowanie

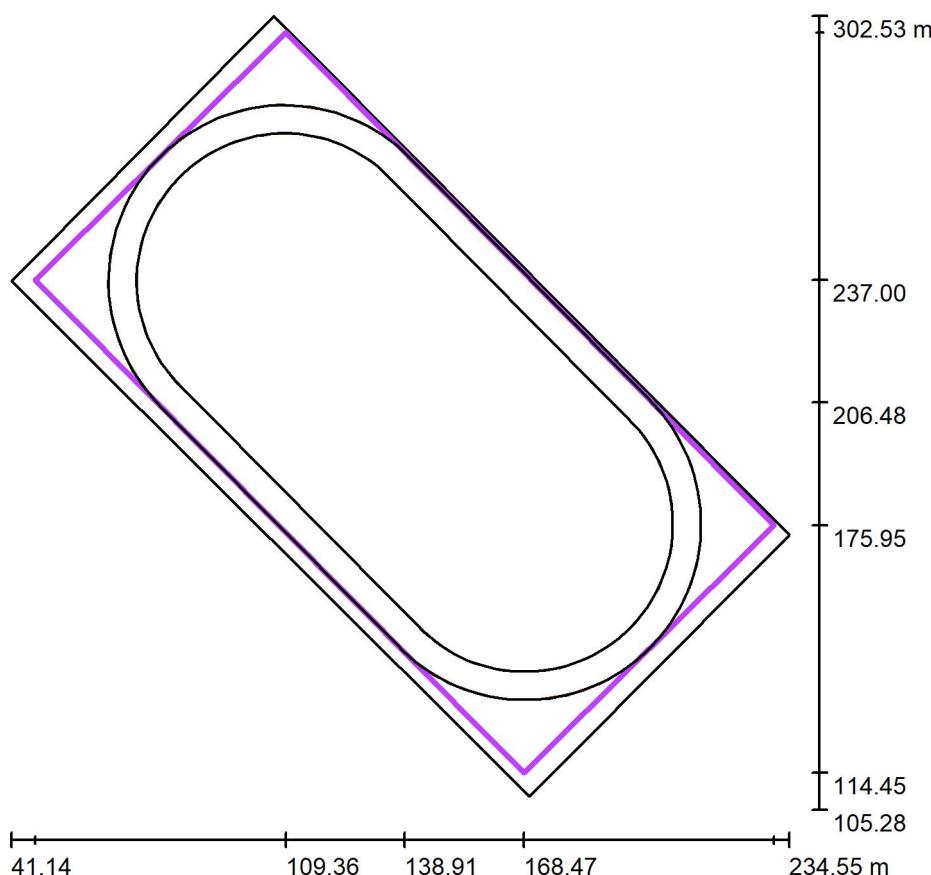

Skala 1 : 1881

Pozycja: (138.911 m, 206.477 m, 0.000 m)

Rozmiar: (172.413 m, 87.443 m)

Rotacja: (0.0°, 0.0°, -45.3°)

Typ: Promieniowa, Siatka: 35 x 3 Punkty

Należy do następujących obiektów sportowych: Bieżnia 1


Zestawienie wyników

Nr.	Typ	E_m [lx]	E_{min} [lx]	E_{max} [lx]	E_{min} / E_m	E_{min} / E_{max}	$E_h m/E_m$	W [m]	Kamera
1	pozioma	564	421	1083	0.75	0.39	/	0.000	/

$E_h m/E_m$ = Stosunek między średnim poziomym i pionowym natężeniem oświetlenia, W = Wysokość pomiaru

Edytor
Telefon
faks
e-Mail

Koszykowa / Dane planowania

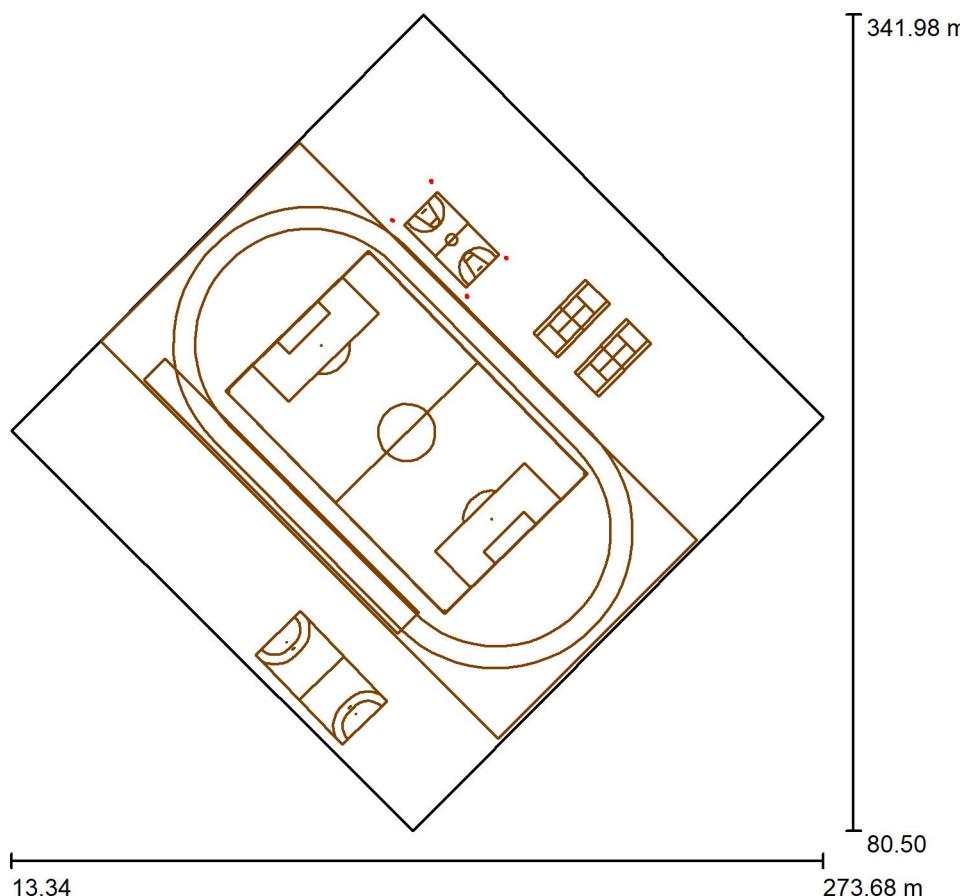

Współczynnik konserwacji: 0.85, ULR (Upward Light Ratio): 0.0%


Skala 1:2424

Wykaz opraw

Nr.	Ilość	Etykieta (Czynnik korekcyjny)	Φ (Oprawa) [lm]	Φ (Lampy) [lm]	P [W]
1	4	Disano Illuminazione SpA 1224 LED 590W CLD 1224 Cromo - asimmetrico fascio stretto (1.000)	75317	75318	590.0
			W sumie: 301268	W sumie: 301272	2360.0

Edytor
Telefon
faks
e-Mail

Koszykowa / Oprawy sportowe (lista współrzędnych)

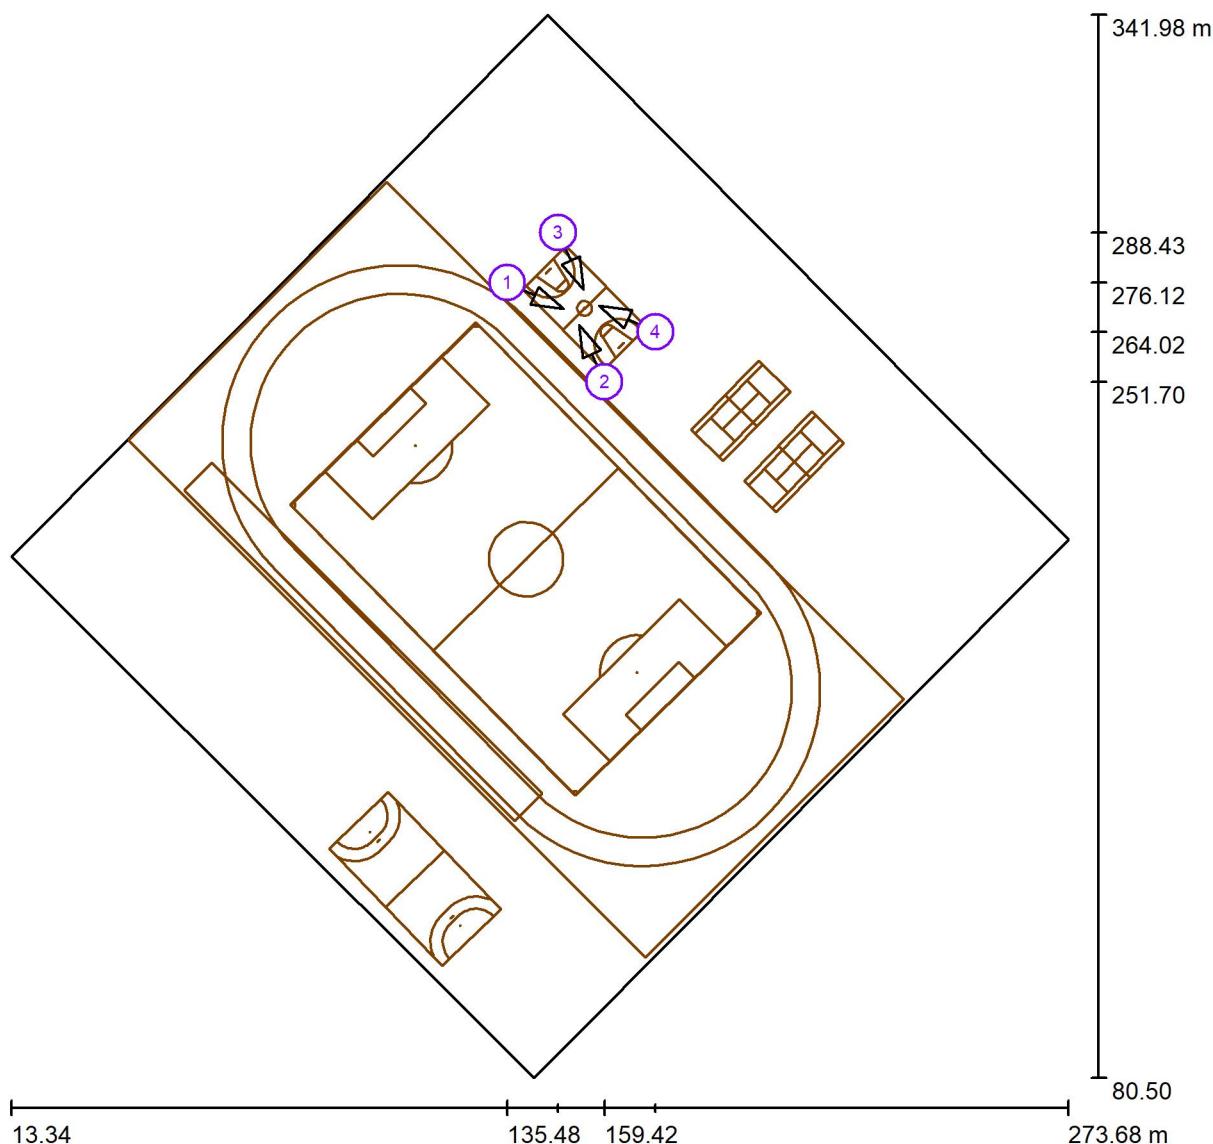

Skala 1 : 1862

Lista opraw sportowych

Oprawa	Indeks	Pozycja [m] X	Pozycja [m] Y	Pozycja [m] Z	Punkt oświetlania [m] X	Punkt oświetlania [m] Y	Punkt oświetlania [m] Z	Kąt oświetlania [°]	Ustawienie	Słup
Disano Illuminazione SpA 1224 LED 590W CLD 1224 Cromo - asimmetrico fascio stretto	1	135.481	276.118	12.000	149.321	269.640	0.000	38.1	(C 0, G IMax)	/
Disano Illuminazione SpA 1224 LED 590W CLD 1224 Cromo - asimmetrico fascio stretto	2	159.424	251.705	12.000	153.216	265.668	0.000	38.1	(C 0, G IMax)	/
Disano Illuminazione SpA 1224 LED 590W CLD 1224 Cromo - asimmetrico fascio stretto	3	148.034	288.429	12.000	154.242	274.466	0.000	38.1	(C 0, G IMax)	/
Disano Illuminazione SpA 1224 LED 590W CLD 1224 Cromo -	4	171.977	264.016	12.000	158.137	270.494	0.000	38.1	(C 0, G IMax)	/


asimmetrico fascio
stretto

▲
Strona 73



Edytor
Telefon
faks
e-Mail

Koszykowa / Koszykówka 1 Siatka obliczeniowa (PA) / Podsumowanie

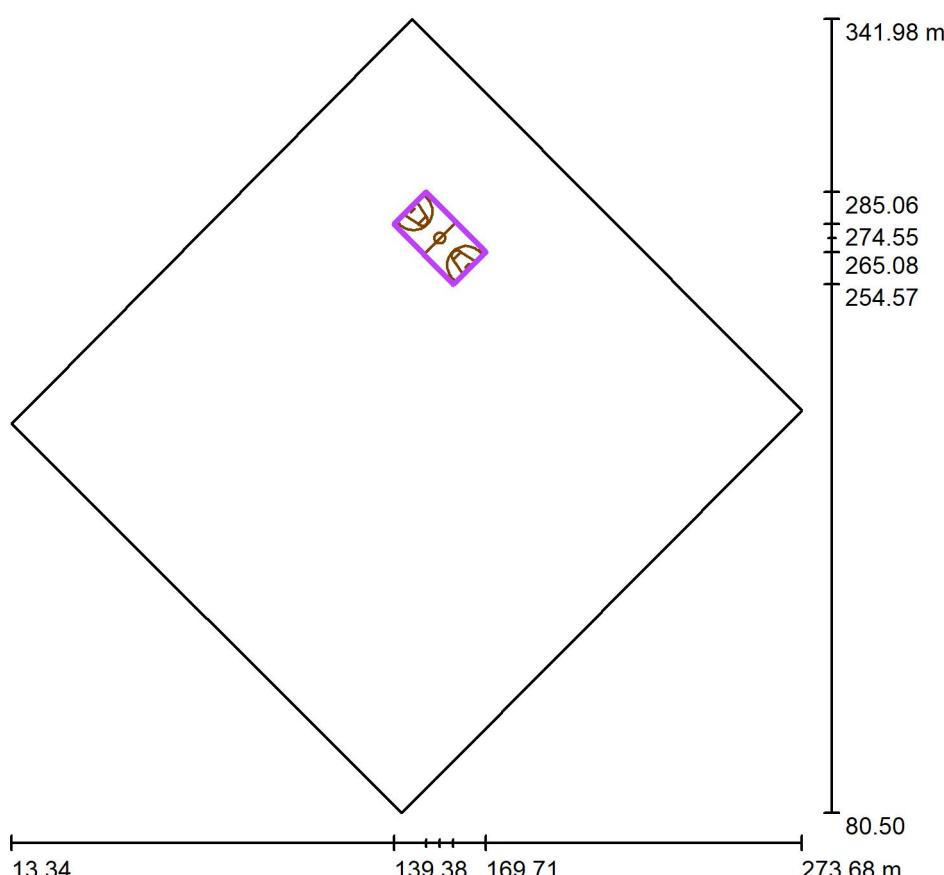

Skala 1 : 2493

Pozycja: (154.545 m, 269.814 m, 0.000 m)

Rozmiar: (28.000 m, 15.000 m)

Rotacja: (0.0°, 0.0°, -45.5°)

Typ: Normalna, Siatka: 13 x 7 Punkty

Należy do następujących obiektów sportowych: Koszykówka 1


Zestawienie wyników

Nr.	Typ	E_m [lx]	E_{min} [lx]	E_{max} [lx]	E_{min} / E_m	E_{min} / E_{max}	$E_h m / E_m$	W [m]	Kamera
1	pozioma	209	179	241	0.85	0.74	/	0.000	/

$E_h m / E_m$ = Stosunek między średnim poziomym i pionowym natężeniem oświetlenia, W = Wysokość pomiaru

Edytor
Telefon
faks
e-Mail


Koszykowa / Koszykówka 1 Siatka obliczeniowa (PA) / Grafika wartości (E, poziome)

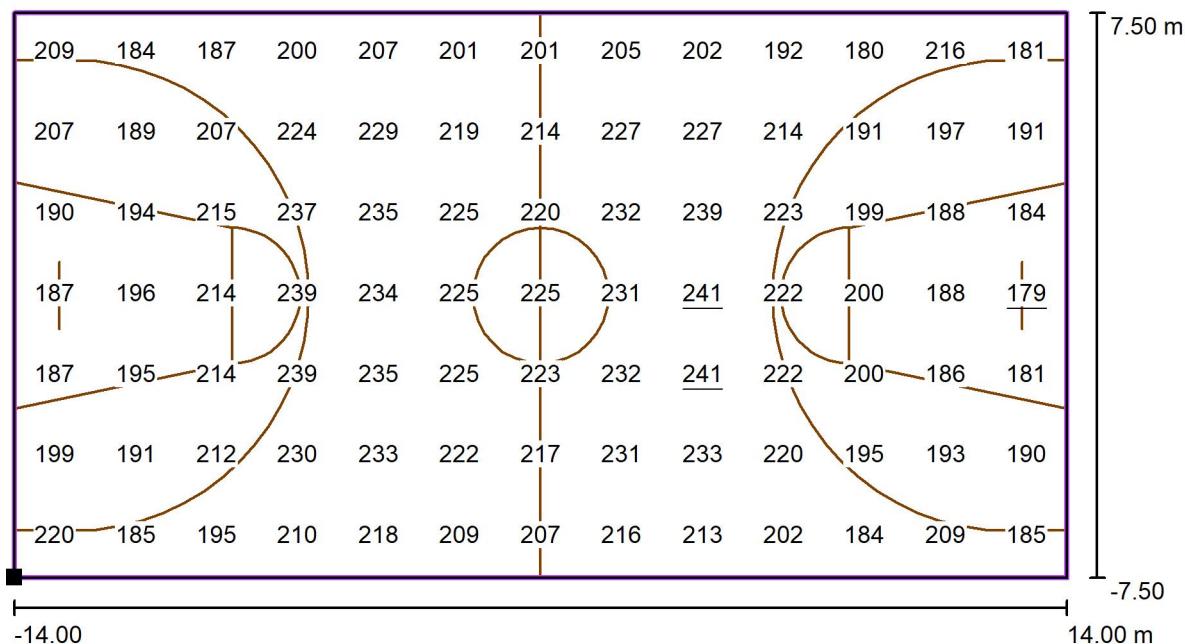

Wartości Lux, Skala 1 : 201

Położenie powierzchni w scenie zewnętrznej:

Zaznaczony punkt: (139.384 m, 274.547 m, 0.000 m)

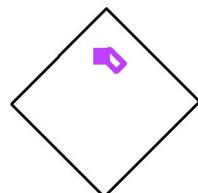

Siatka: 13 x 7 Punkty

E_m [lx]
209

E_{min} [lx]
179


E_{max} [lx]
241

E_{min} / E_m
0.85

E_{min} / E_{max}
0.74

Edytor
Telefon
faks
e-Mail

Tenis / Dane planowania

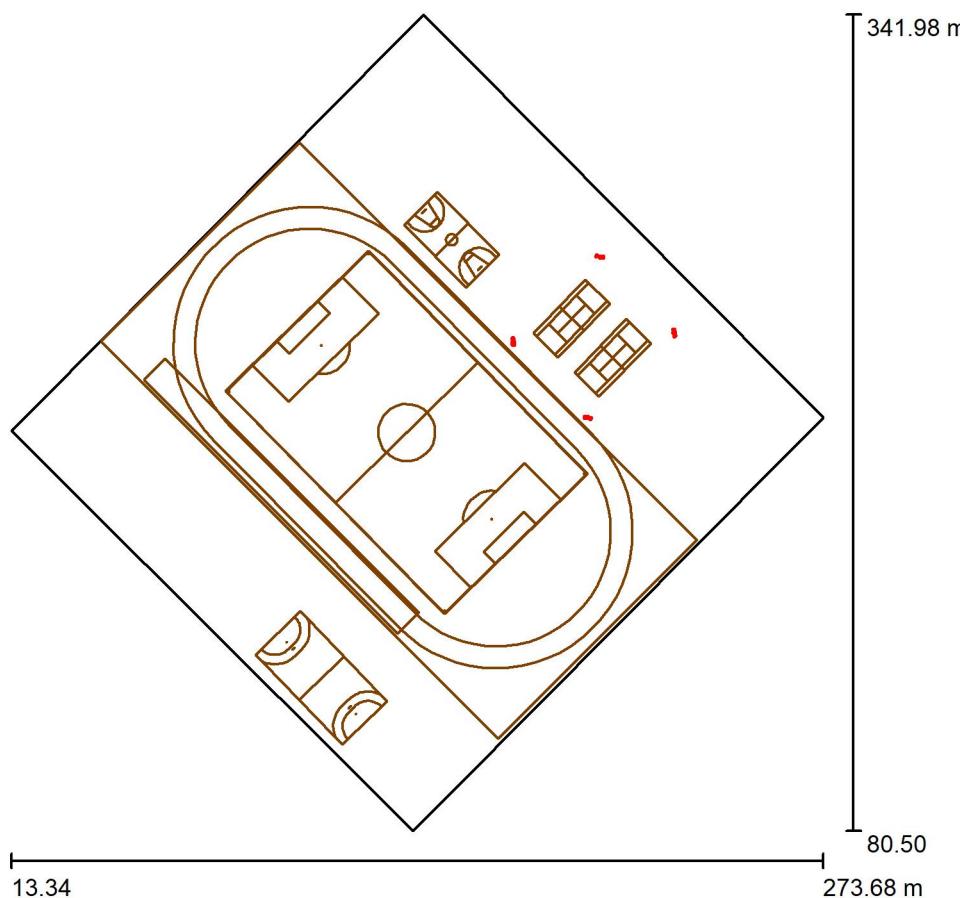

Współczynnik konserwacji: 0.85, ULR (Upward Light Ratio): 0.0%


Skala 1:2424

Wykaz opraw

Nr.	Ilość	Etykieta (Czynnik korekcyjny)	Φ (Oprawa) [lm]	Φ (Lampy) [lm]	P [W]
1	12	Disano Illuminazione SpA 1224 LED 590W CLD 1224 Cromo - asimmetrico fascio stretto (1.000)	75317	75318	590.0
			W sumie: 903803	W sumie: 903816	7080.0

Edytor
Telefon
faks
e-Mail

Tenis / Oprawy sportowe (lista współrzędnych)

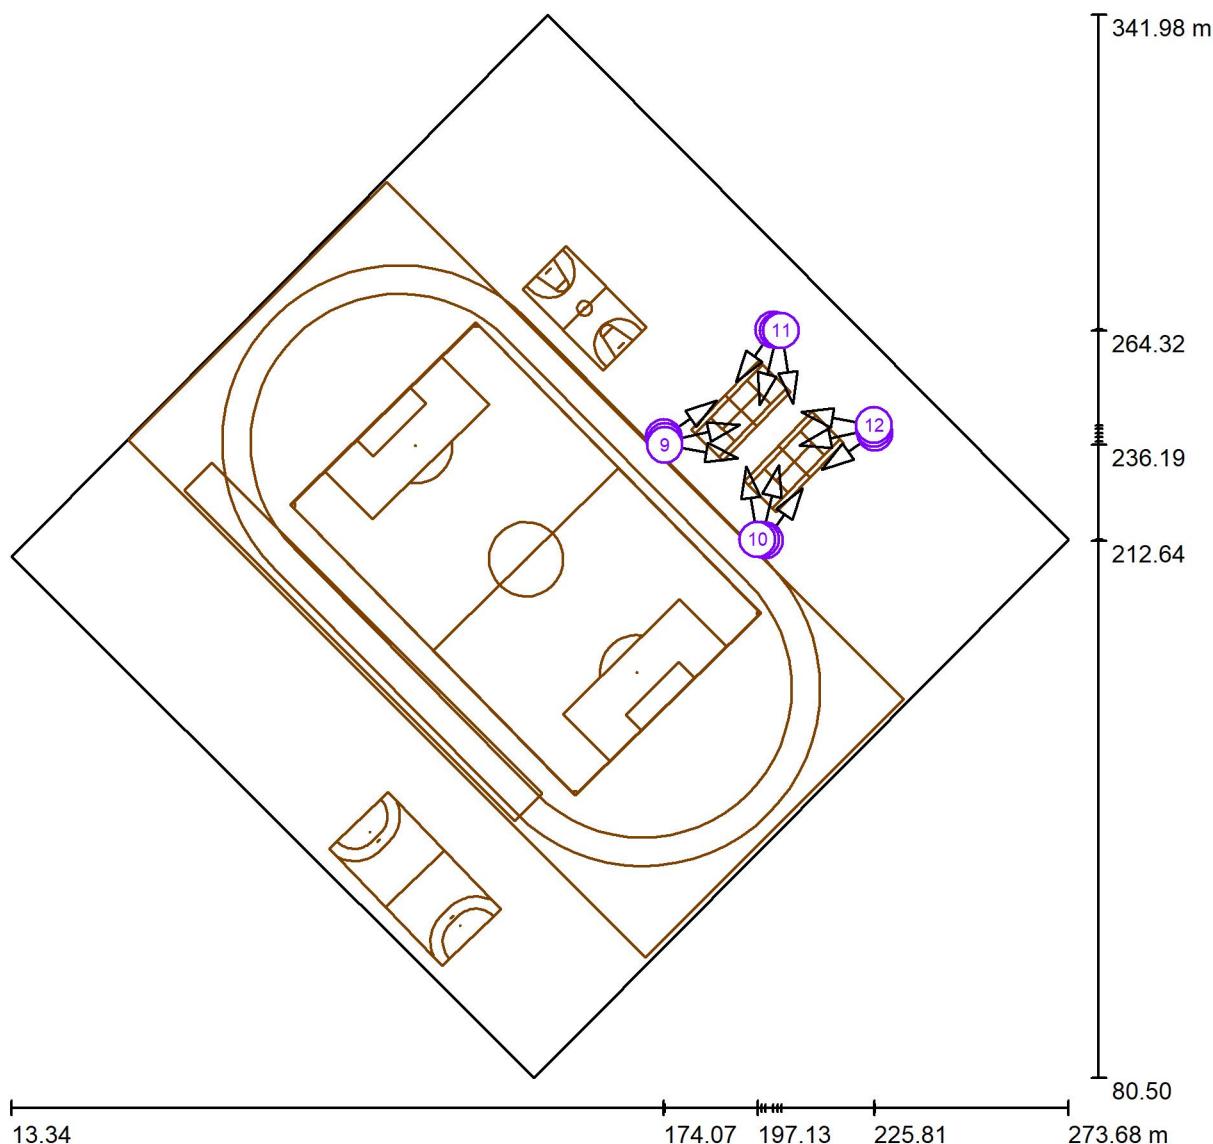

Skala 1 : 1862

Lista opraw sportowych

Oprawa	Indeks	Pozycja [m] X	Pozycja [m] Y	Z	Punkt oświetlania [m] X	Punkt oświetlania [m] Y	Z	Kąt oświetlania [°]	Ustawienie	Słup
Disano Illuminazione SpA 1224 LED 590W CLD 1224 Cromo - asimmetrico fascio stretto	1	174.066	238.158	12.000	187.126	247.109	0.000	37.2	(C 0, G IMax)	/
Disano Illuminazione SpA 1224 LED 590W CLD 1224 Cromo - asimmetrico fascio stretto	2	199.093	212.640	12.000	208.296	225.523	0.000	37.2	(C 0, G IMax)	/
Disano Illuminazione SpA 1224 LED 590W CLD 1224 Cromo - asimmetrico fascio stretto	3	201.017	264.590	12.000	191.814	251.707	0.000	37.2	(C 0, G IMax)	/
Disano Illuminazione SpA 1224 LED 590W CLD 1224 Cromo -	4	226.044	239.072	12.000	212.984	230.121	0.000	37.2	(C 0, G IMax)	/

asimmetrico fascio
stretto

▲
Strona 77

Edytor
Telefon
faks
e-Mail

Tenis / Oprawy sportowe (lista współrzędnych)


Lista opraw sportowych

Oprawa	Indeks	Pozycja [m]			Punkt oświetlania [m]			Kąt oświetlania [°]	Ustawienie	Słup
		X	Y	Z	X	Y	Z			
Disano Illuminazione SpA 1224 LED 590W CLD 1224 Cromo - asimmetrico fascio stretto	5	174.297	237.116	12.000	192.734	241.128	0.000	32.5	(C 0, G IMax)	/
Disano Illuminazione SpA 1224 LED 590W CLD 1224 Cromo - asimmetrico fascio stretto	6	198.056	212.891	12.000	202.425	231.247	0.000	32.5	(C 0, G IMax)	/
Disano Illuminazione SpA 1224 LED 590W CLD 1224 Cromo - asimmetrico fascio stretto	7	202.054	264.339	12.000	197.685	245.983	0.000	32.5	(C 0, G IMax)	/
Disano Illuminazione SpA 1224 LED 590W CLD 1224 Cromo - asimmetrico fascio stretto	8	225.813	240.114	12.000	207.376	236.102	0.000	32.5	(C 0, G IMax)	/
Disano Illuminazione SpA 1224 LED 590W CLD 1224 Cromo - asimmetrico fascio stretto	9	174.297	236.190	12.000	192.208	232.991	0.000	33.4	(C 0, G IMax)	/
Disano Illuminazione SpA 1224 LED 590W CLD 1224 Cromo - asimmetrico fascio stretto	10	197.130	212.909	12.000	194.280	230.879	0.000	33.4	(C 0, G IMax)	/
Disano Illuminazione SpA 1224 LED 590W CLD 1224 Cromo - asimmetrico fascio stretto	11	202.980	264.321	12.000	205.830	246.351	0.000	33.4	(C 0, G IMax)	/
Disano Illuminazione SpA 1224 LED 590W CLD 1224 Cromo - asimmetrico fascio stretto	12	225.813	241.040	12.000	207.902	244.239	0.000	33.4	(C 0, G IMax)	/



Edytor
Telefon
faks
e-Mail

Tenis / Tenis 1 Siatka obliczeniowa (PA) / Podsumowanie

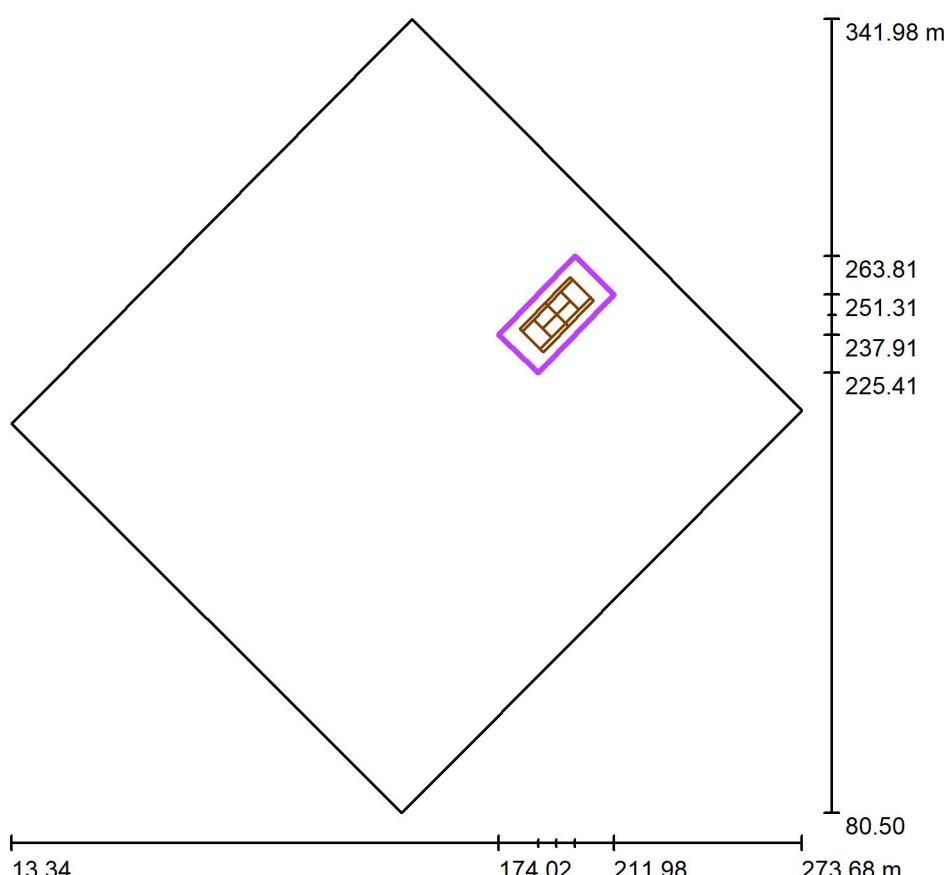

Skala 1 : 2493

Pozycja: (193.001 m, 244.609 m, 0.000 m)

Rozmiar: (36.000 m, 18.000 m)

Rotacja: (0.0°, 0.0°, 46.0°)

Typ: Normalna, Siatka: 15 x 7 Punkty

Należy do następujących obiektów sportowych: Tenis 1


Zestawienie wyników

Nr.	Typ	E_m [lx]	E_{min} [lx]	E_{max} [lx]	E_{min} / E_m	E_{min} / E_{max}	$E_h m/E_m$	W [m]	Kamera
1	pozioma	304	217	421	0.71	0.52	/	0.000	/

$E_h m/E_m$ = Stosunek między średnim poziomym i pionowym natężeniem oświetlenia, W = Wysokość pomiaru

Edytor
Telefon
faks
e-Mail


Tenis / Tenis 1 Siatka obliczeniowa (PA) / Grafika wartości (E, poziome)

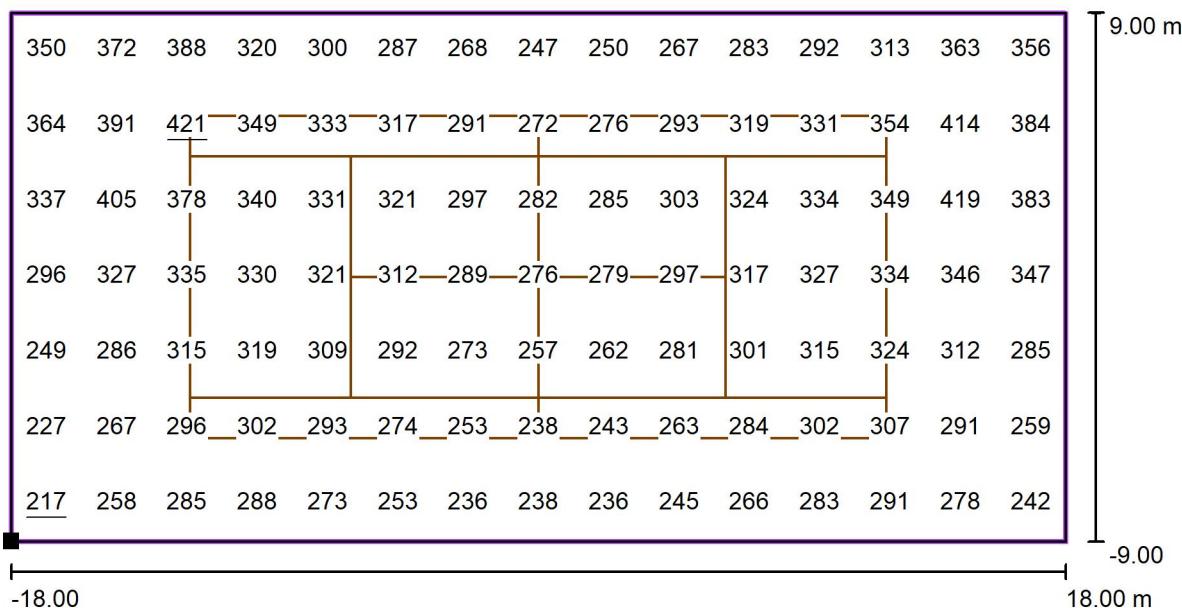

Wartości Lux, Skala 1 : 258

Położenie powierzchni w scenie zewnętrznej:

Zaznaczony punkt: (186.971 m, 225.409 m, 0.000 m)

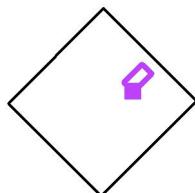

Siatka: 15 x 7 Punkty

$E_m [lx]$
304

$E_{min} [lx]$
217

$E_{max} [lx]$
421


E_{min} / E_m
0.71

E_{min} / E_{max}
0.52



Edytor
Telefon
faks
e-Mail

Tenis / Tenis 2 Siatka obliczeniowa (PA) / Podsumowanie

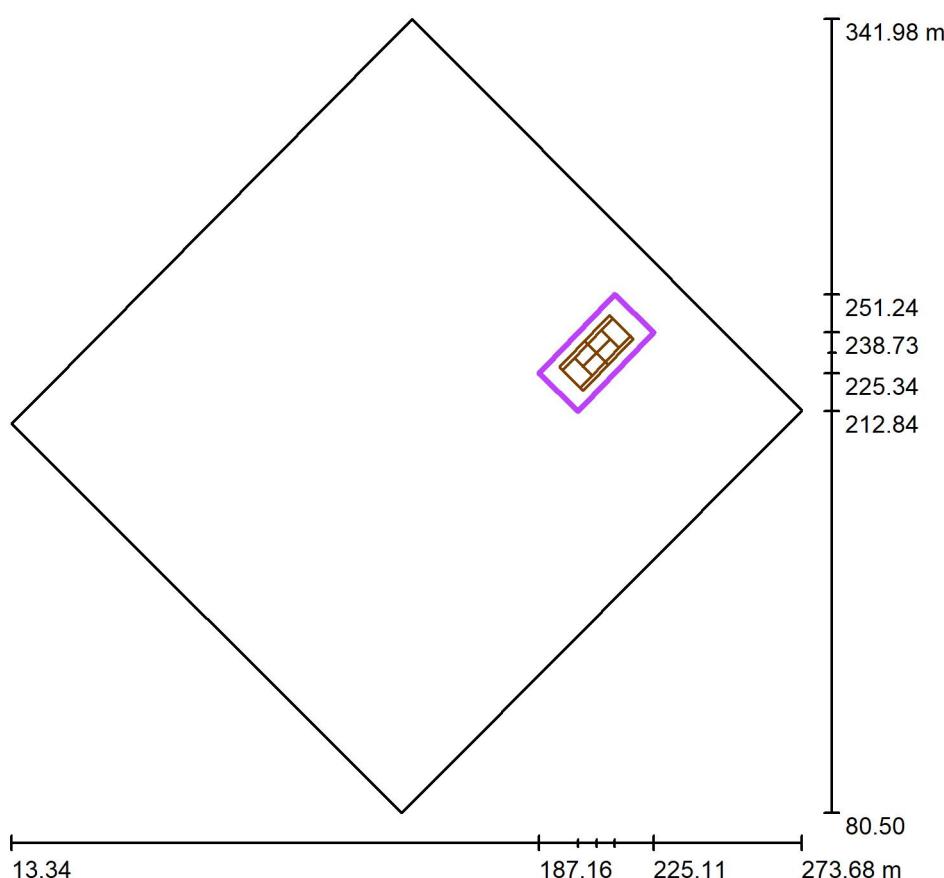

Skala 1 : 2493

Pozycja: (206.136 m, 232.037 m, 0.000 m)

Rozmiar: (36.000 m, 18.000 m)

Rotacja: (0.0°, 0.0°, 46.0°)

Typ: Normalna, Siatka: 15 x 7 Punkty

Należy do następujących obiektów sportowych: Tenis 2


Zestawienie wyników

Nr.	Typ	E_m [lx]	E_{min} [lx]	E_{max} [lx]	E_{min} / E_m	E_{min} / E_{max}	$E_h m / E_m$	W [m]	Kamera
1	pozioma	304	221	422	0.73	0.53	/	0.000	/

$E_h m / E_m$ = Stosunek między średnim poziomym i pionowym natężeniem oświetlenia, W = Wysokość pomiaru

Edytor
Telefon
faks
e-Mail


Tenis / Tenis 2 Siatka obliczeniowa (PA) / Grafika wartości (E, poziome)

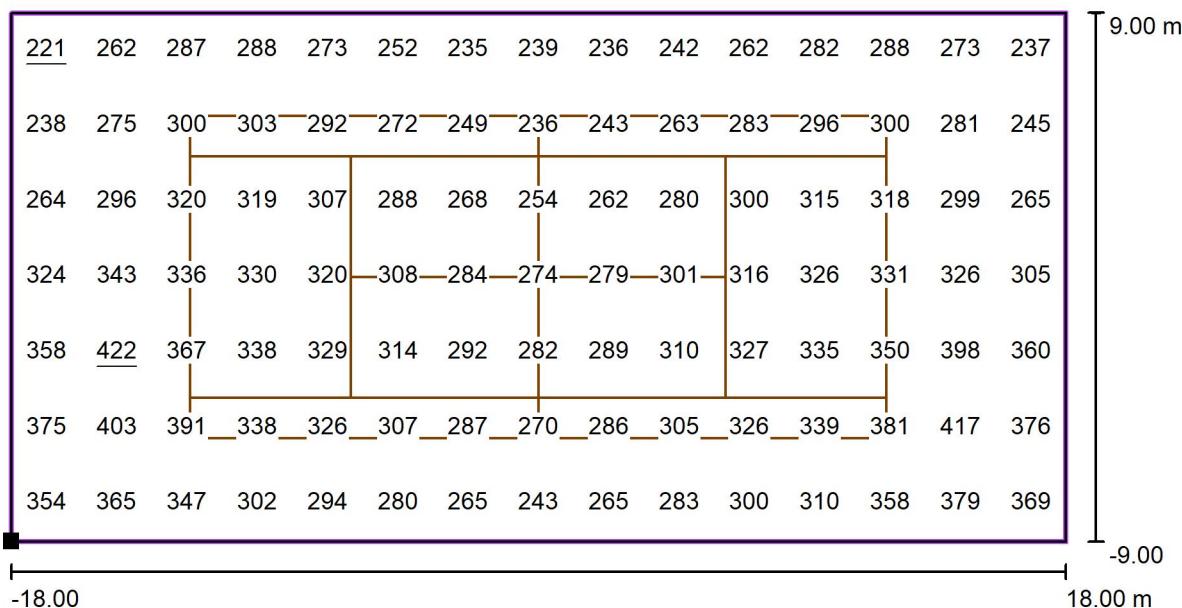

Wartości Lux, Skala 1 : 258

Położenie powierzchni w scenie zewnętrznej:

Zaznaczony punkt: (200.106 m, 212.837 m, 0.000 m)

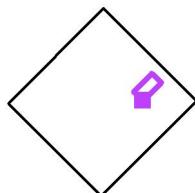

Siatka: 15 x 7 Punkty

$E_m [lx]$
304

$E_{min} [lx]$
221


$E_{max} [lx]$
422

E_{min} / E_m
0.73

E_{min} / E_{max}
0.53

Edytor
Telefon
faks
e-Mail

"Podwójna Koszykowa"/ Piłka Ręczna / Dane planowania

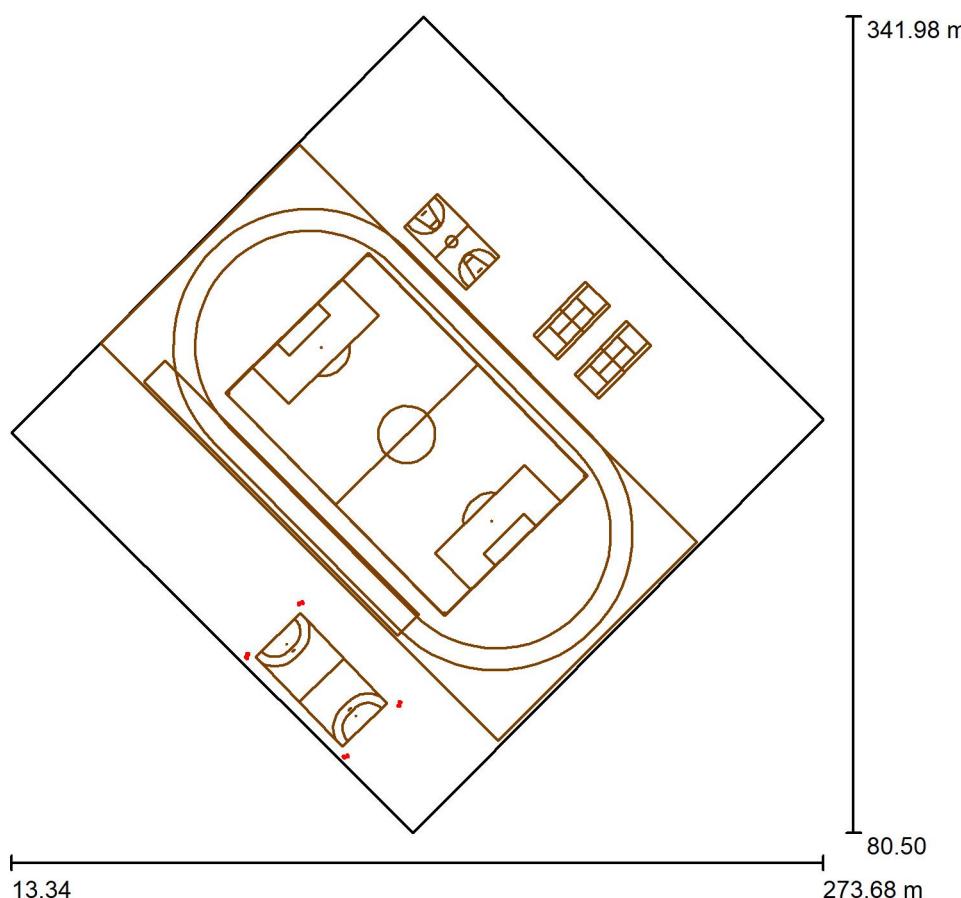

Współczynnik konserwacji: 0.85, ULR (Upward Light Ratio): 0.0%


Skala 1:2424

Wykaz opraw

Nr.	Ilość	Etykieta (Czynnik korekcyjny)	Φ (Oprawa) [lm]	Φ (Lampy) [lm]	P [W]
1	8	Disano Illuminazione SpA 1224 LED 590W CLD 1224 Cromo - asymmetrico fascio stretto (1.000)	75317	75318	590.0
			W sumie: 602535	W sumie: 602544	4720.0

Edytor
Telefon
faks
e-Mail

"Podwójna Koszykowa"/ Piłka Ręczna / Oprawy sportowe (lista współrzędnych)

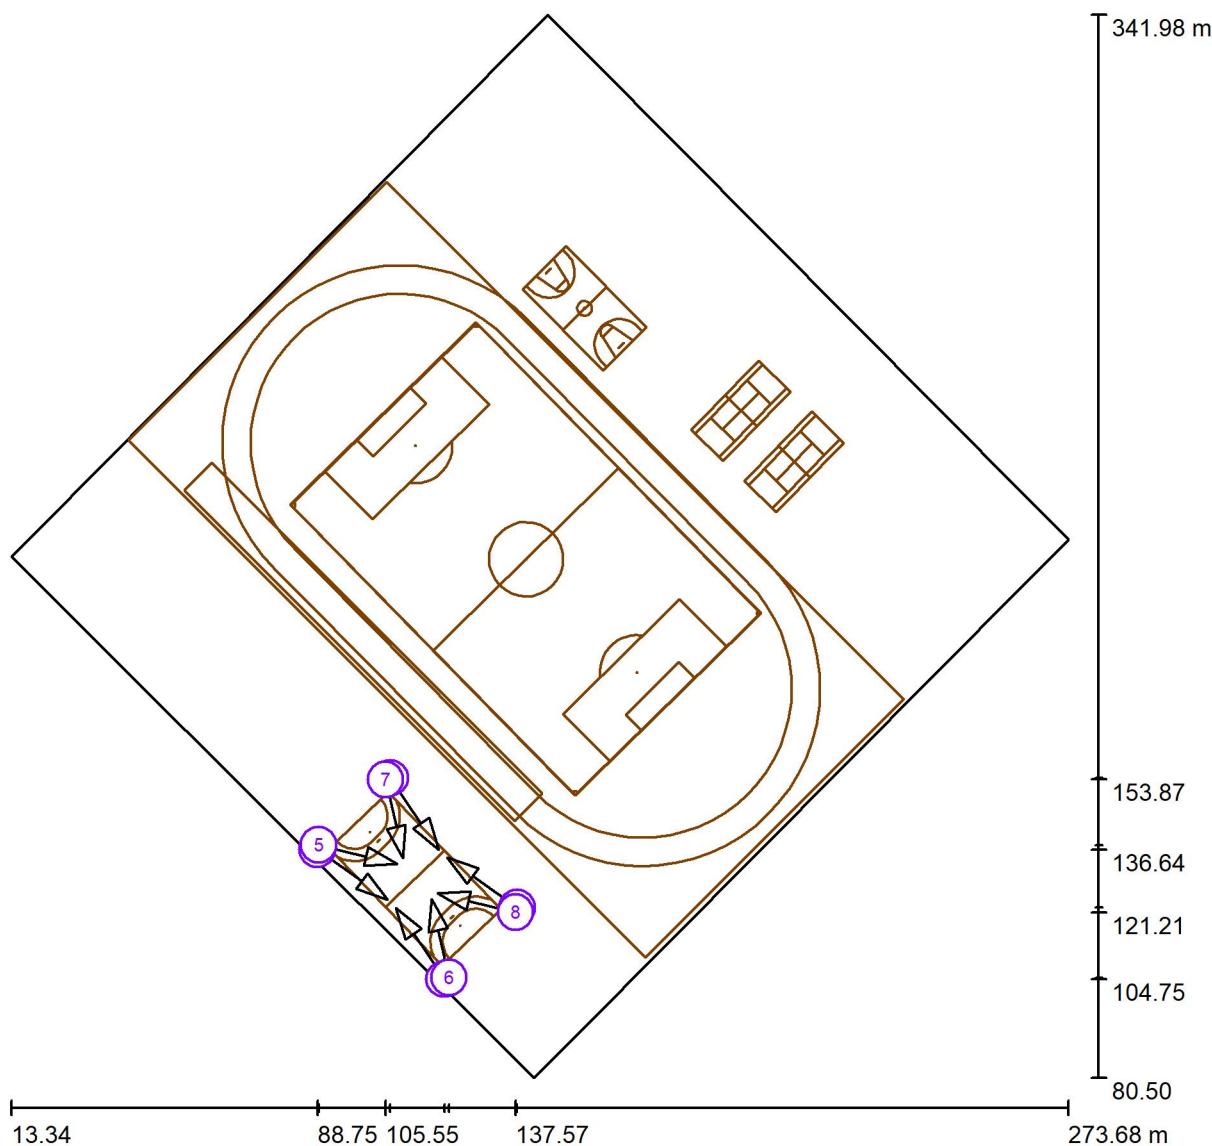

Skala 1 : 1862

Lista opraw sportowych

Oprawa	Indeks	Pozycja [m] X	Pozycja [m] Y	Z	Punkt oświetlania [m] X	Punkt oświetlania [m] Y	Z	Kąt oświetlania [°]	Ustawienie	Słup
Disano Illuminazione SpA 1224 LED 590W CLD 1224 Cromo - asimmetrico fascio stretto	1	88.750	136.640	12.000	106.062	124.308	0.000	29.4	(C 0, G IMax)	/
Disano Illuminazione SpA 1224 LED 590W CLD 1224 Cromo - asimmetrico fascio stretto	2	120.026	104.751	12.000	108.032	122.299	0.000	29.4	(C 0, G IMax)	/
Disano Illuminazione SpA 1224 LED 590W CLD 1224 Cromo - asimmetrico fascio stretto	3	106.668	154.213	12.000	118.662	136.665	0.000	29.4	(C 0, G IMax)	/
Disano Illuminazione SpA 1224 LED 590W CLD 1224 Cromo -	4	137.944	122.324	12.000	120.632	134.656	0.000	29.4	(C 0, G IMax)	/

asimmetrico fascio
stretto

▲
Strona 84

Edytor
Telefon
faks
e-Mail


"Podwójna Koszykowa"/ Piłka Ręczna / Oprawy sportowe (lista współrzędnych)

Lista opraw sportowych

Oprawa	Indeks	Pozycja [m]			Punkt oświetlania [m]			Kąt oświetlania [°]	Ustawienie	Słup
		X	Y	Z	X	Y	Z			
Disano Illuminazione SpA 1224 LED 590W CLD 1224 Cromo - asimmetrico fascio stretto	5	89.120	137.752	12.000	108.320	133.060	0.000	31.3	(C 0, G IMax)	/
Disano Illuminazione SpA 1224 LED 590W CLD 1224 Cromo - asimmetrico fascio stretto	6	121.145	105.099	12.000	116.827	124.386	0.000	31.3	(C 0, G IMax)	/
Disano Illuminazione SpA 1224 LED 590W CLD 1224 Cromo - asimmetrico fascio stretto	7	105.549	153.865	12.000	109.867	134.578	0.000	31.3	(C 0, G IMax)	/
Disano Illuminazione SpA 1224 LED 590W CLD 1224 Cromo - asimmetrico fascio stretto	8	137.574	121.212	12.000	118.374	125.904	0.000	31.3	(C 0, G IMax)	/

Edytor
Telefon
faks
e-Mail

"Podwójna Koszykowa"/ Piłka Ręczna / Piłka ręczna 1 Siatka obliczeniowa (PA) / Podsumowanie

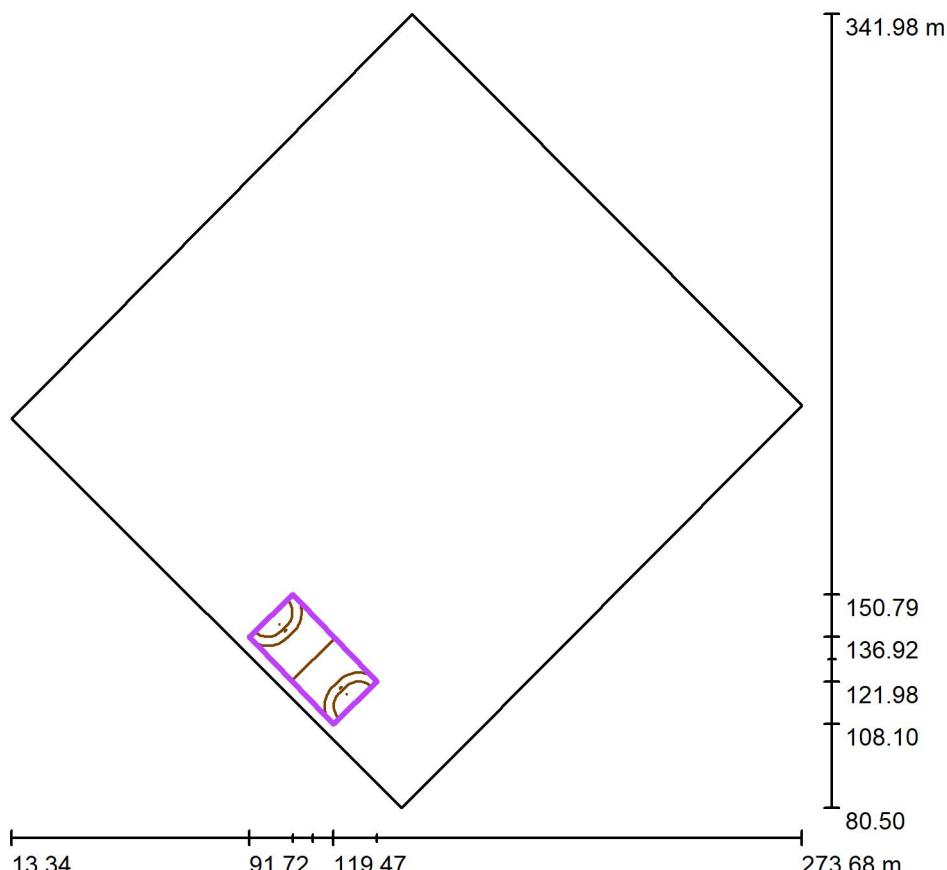

Skala 1 : 2493

Pozycja: (112.800 m, 129.447 m, 0.000 m)

Rozmiar: (40.000 m, 20.000 m)

Rotacja: (0.0°, 0.0°, -46.1°)

Typ: Normalna, Siatka: 15 x 7 Punkty

Należy do następujących obiektów sportowych: Piłka ręczna 1


Zestawienie wyników

Nr.	Typ	E_m [lx]	E_{min} [lx]	E_{max} [lx]	E_{min} / E_m	E_{min} / E_{max}	$E_{h,m}/E_m$	W [m]	Kamera
1	pozioma	243	195	302	0.80	0.64	/	0.000	/

$E_{h,m}/E_m$ = Stosunek między średnim poziomym i pionowym natężeniem oświetlenia, W = Wysokość pomiaru

Edytor
Telefon
faks
e-Mail


"Podwójna Koszykowa"/ Piłka Ręczna / Piłka ręczna 1 Siatka obliczeniowa (PA) / Grafika wartości (E, poziome)

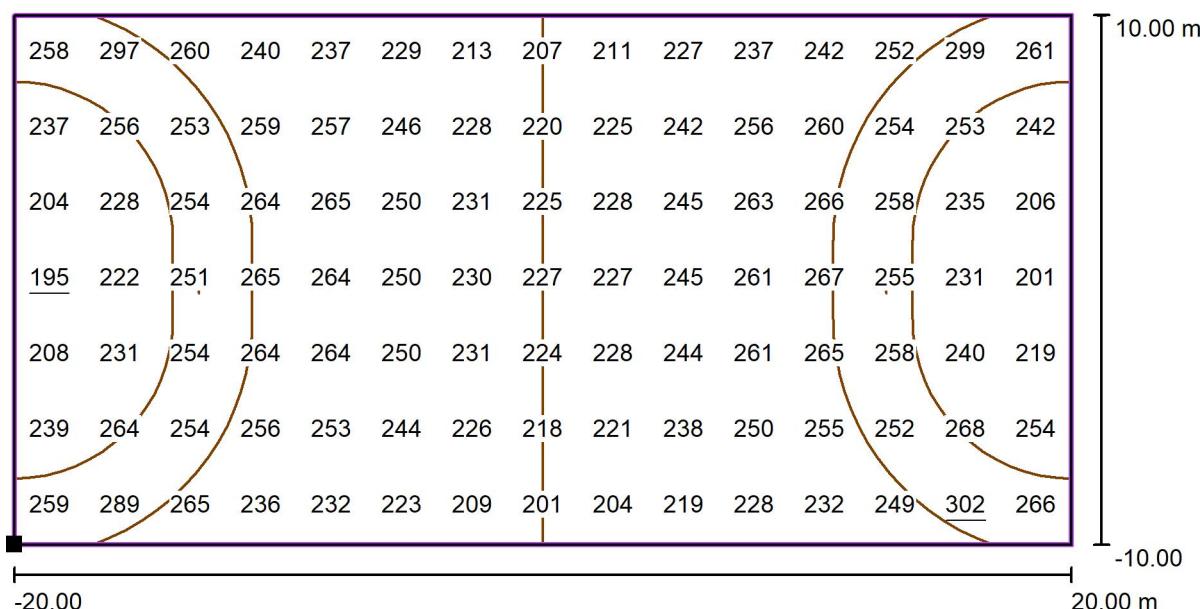

Wartości Lux, Skala 1 : 286

Położenie powierzchni w scenie zewnętrznej:

Zaznaczony punkt: (91.724 m, 136.917 m, 0.000 m)

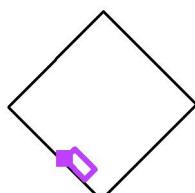

Siatka: 15 x 7 Punkty

$E_m [lx]$
243

$E_{min} [lx]$
195

$E_{max} [lx]$
302

E_{min} / E_m
0.80

E_{min} / E_{max}
0.64